

令和7年度 市道稲荷20号線測量設計業務委託 平面図 S=1:250 魚沼市堀之内地内

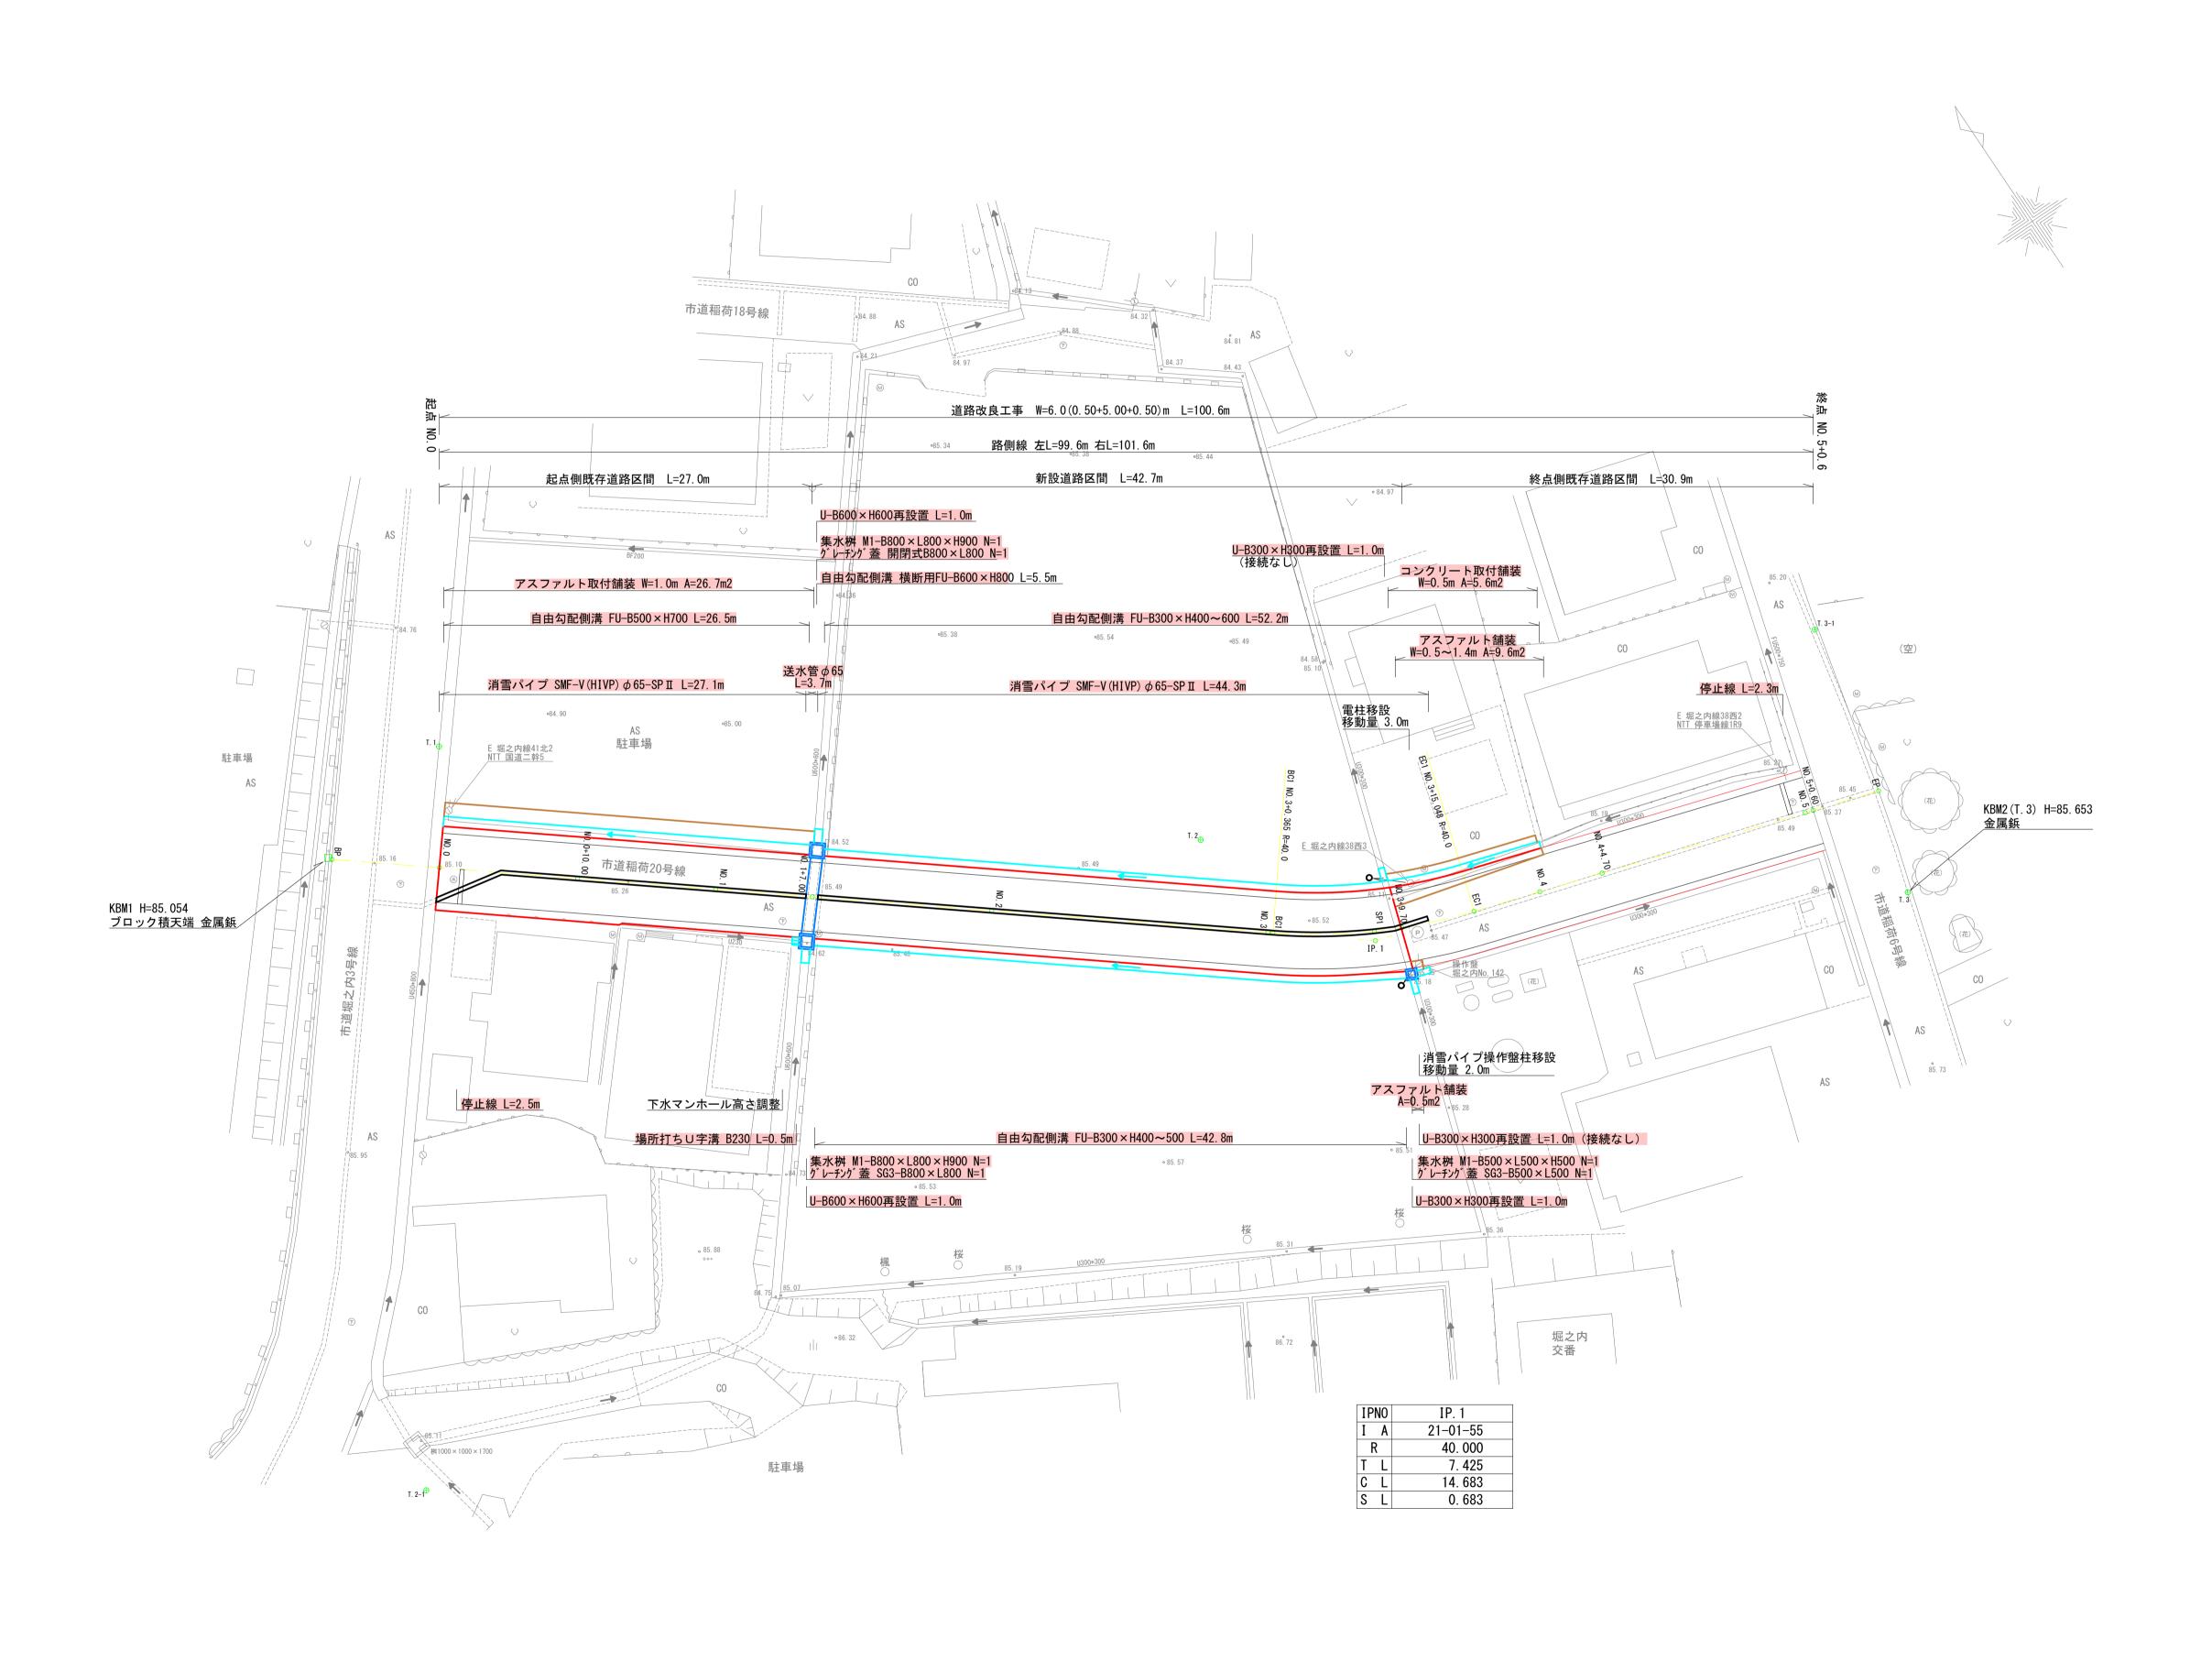


	令7	現建道整工	.1号			
市道稲	続 荷20号 筋 筋		打 :寸	堀之内		地内
	市道稲荷20	号線道路	改	良工事		
	平	面図				
縮尺	縦 相:250	図面全	11	葉の	1	
	有限会社 高橋測量事務所	6年6月	日	主 任 技術者		
設計	有限会社 高橋測量事務所	6年9月	日	主 任 技術者		
	魚	、沼 市				

令和7年度 市道稲荷20号線測量設計業務委託 縦断面図 SV=1:100 SH=1:250

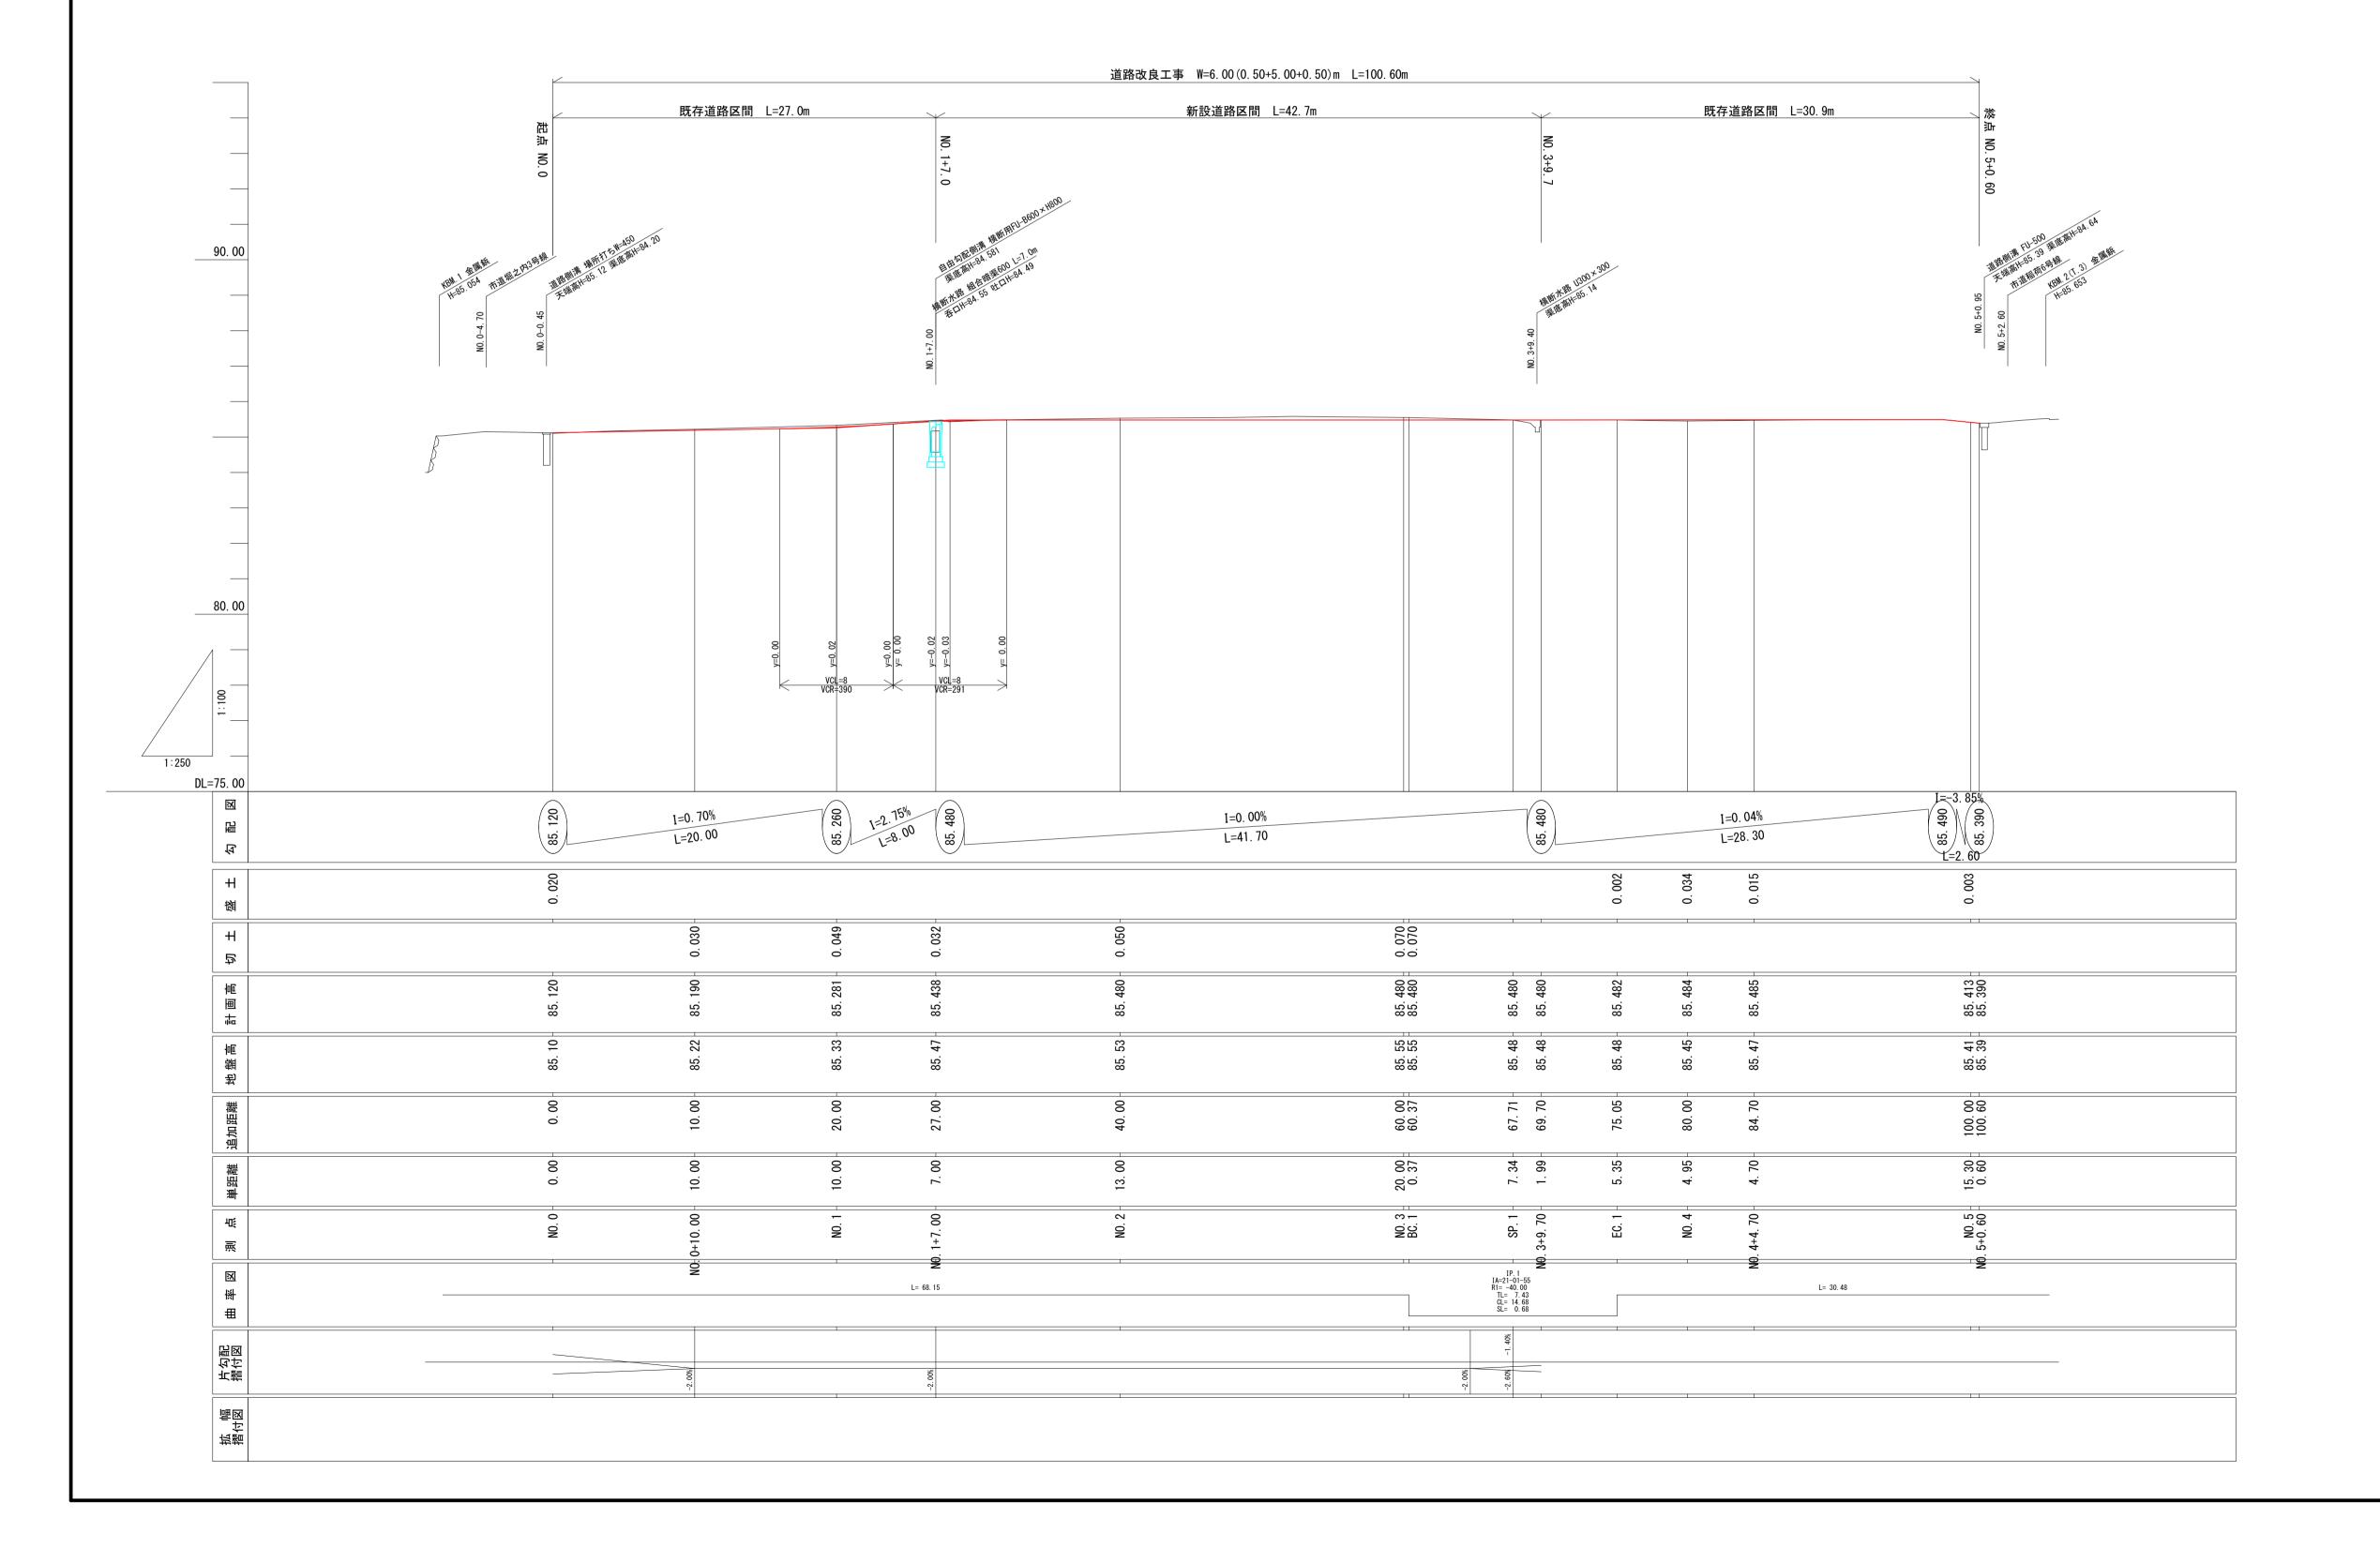

	令7ឆ	見建道整工1	号		
市道稲	線 荷20号 <u>線</u> 魚沼		町 村	屈之内	地内
	市道稲荷20	号線道路	改良	皇工事	
	縦	断面	図		
縮尺	縦 1:100 横 1:250	図面全	11	葉の	2
測量	有限会社 高橋測量事務所	6年6月	日	主 任 技術者	
設計	有限会社 高橋測量事務所	6年 9月	日	主 任 技術者	
	魚	、沼 F	F		



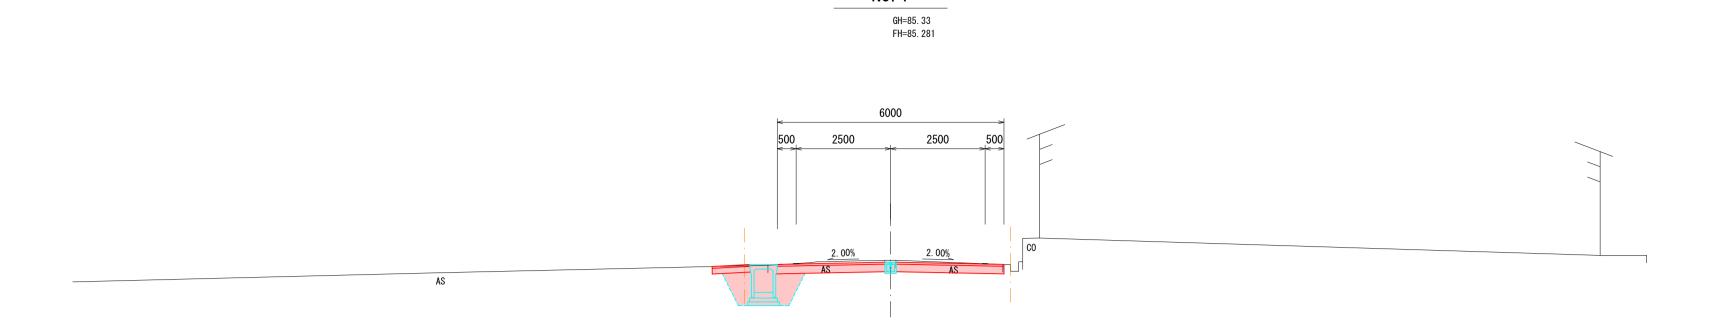


掘削		1	1. 9	m2
路体盛	±	(0. 0	m2
路床盛:	±	(). 0	m2
床堀	(左)	1	1. 5	m2
床堀	(右)	(0. 0	m2
埋戻し	(左)	(). 9	m2
埋戻し	(右)	(). 0	m2

DL=80.00


NO. 0+10. 00

GH=85. 22
FH=85. 190

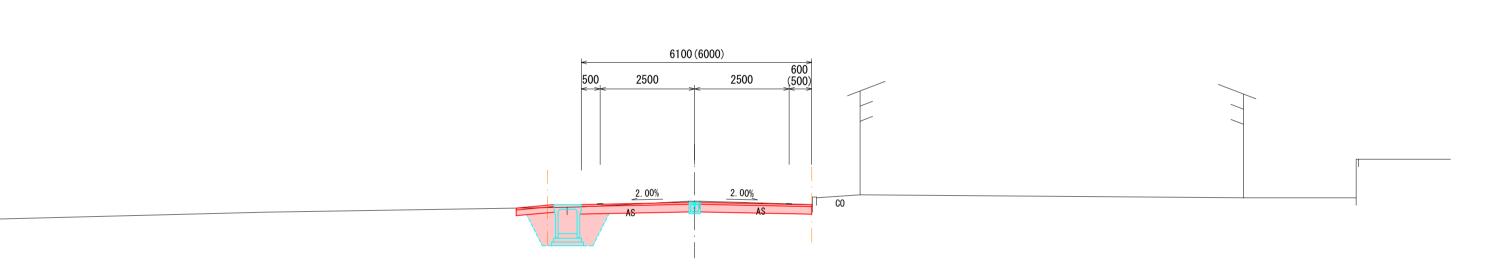

掘削		1.8 m	2
路体盛	±	0. 0 m	2
路床盛:	±	0. 0 m	2
床堀	(左)	1.5 m	2
床堀	(右)	0. 0 m	2
埋戻し	(左)	0. 9 m	2
埋戻し	(右)	0. 0 m	2


DL=80.00

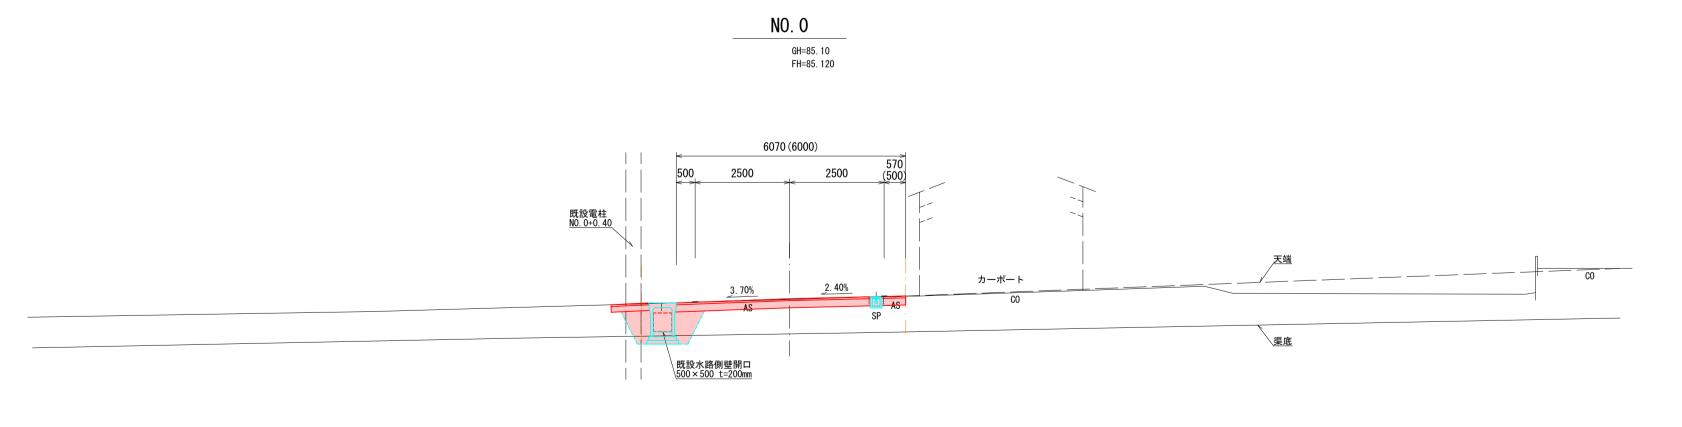


掘削		1.7 m2
路体盛	±	0.0 m2
路床盛:	±	0. 0 m2
床堀	(左)	1.5 m2
床堀	(右)	0. 0 m2
埋戻し	(左)	1.0 m2
埋戻し	(右)	0. 0 m2

令7現建道整工1号 								
市道稲	i荷20号	線 魚沼 筋	郡市	町 村	坊	昆之内		地内
	市道和	稲荷20	号線证	直路。	女良	上事		
		横断	前面	図 -	1			
縮尺	縦 横 1:1	00	図面全	1	1	葉の	4	
測量	有限会社 高橋測量	± 量事務所	6年(6 月	日	主 任 技術者		
設計	有限会社 高橋測量	± 量事務所	6年	9月	B	主 任技術者		
		魚	、沼	市				

DL=80. 00

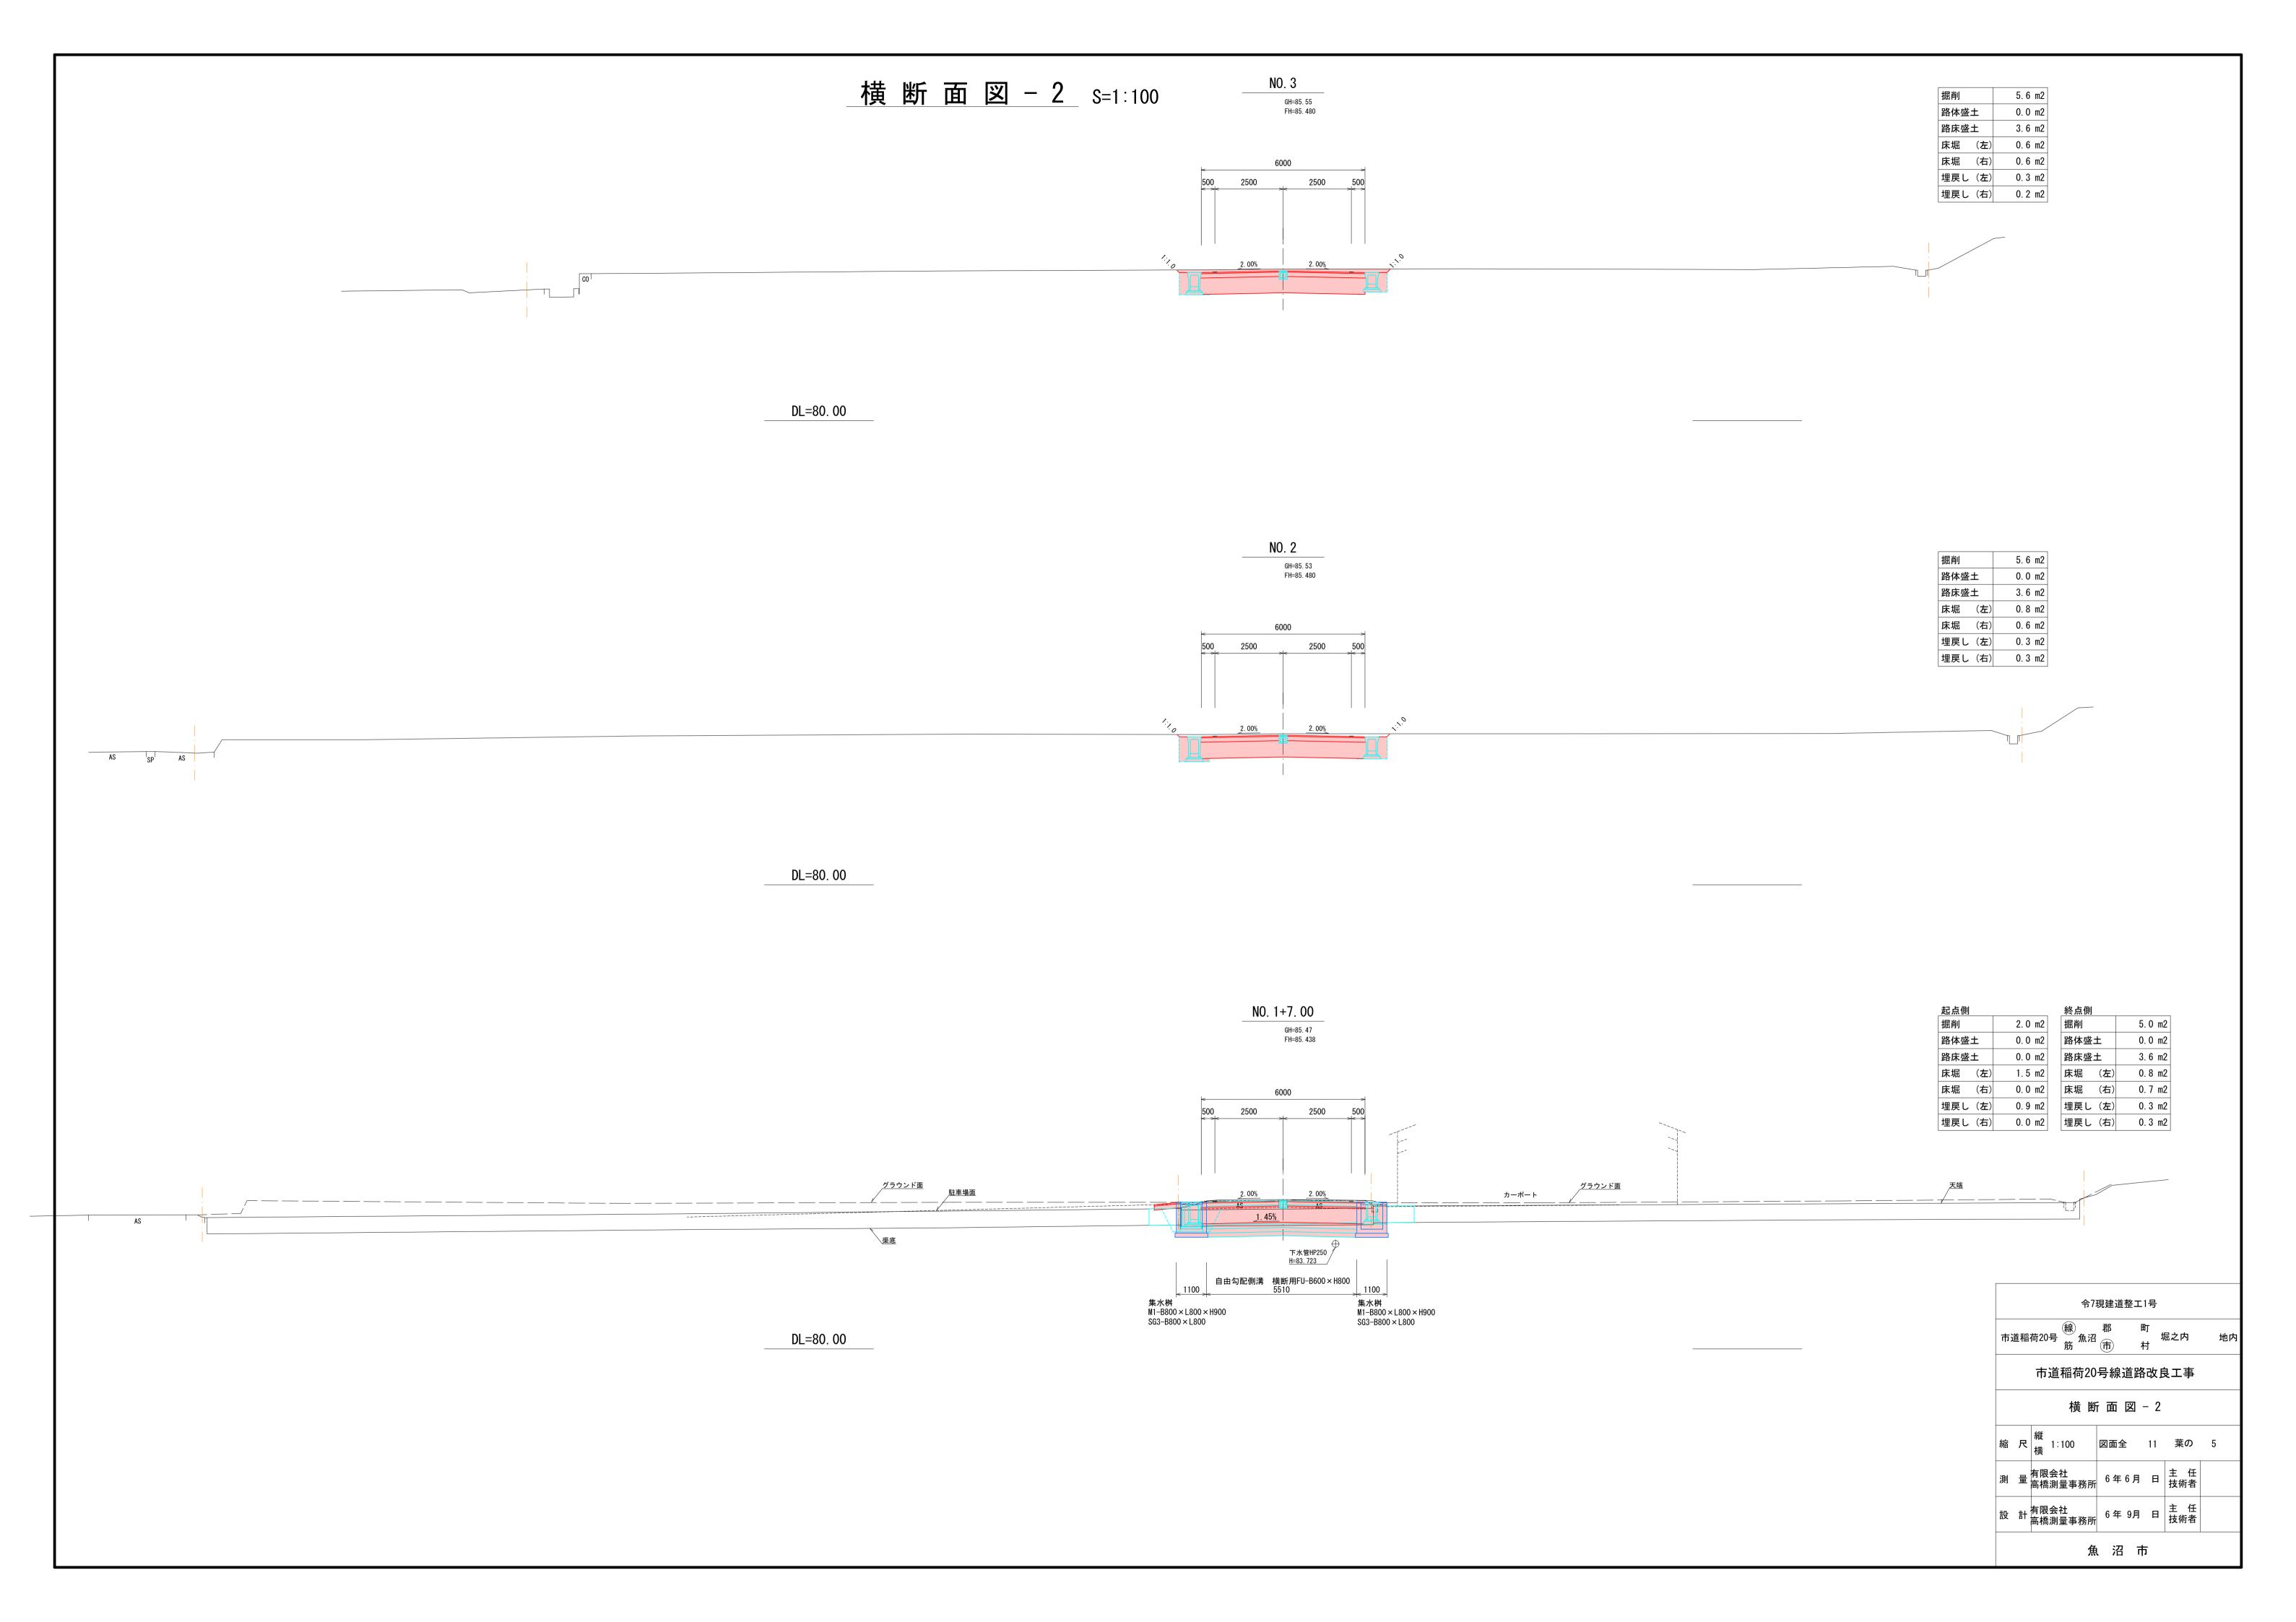



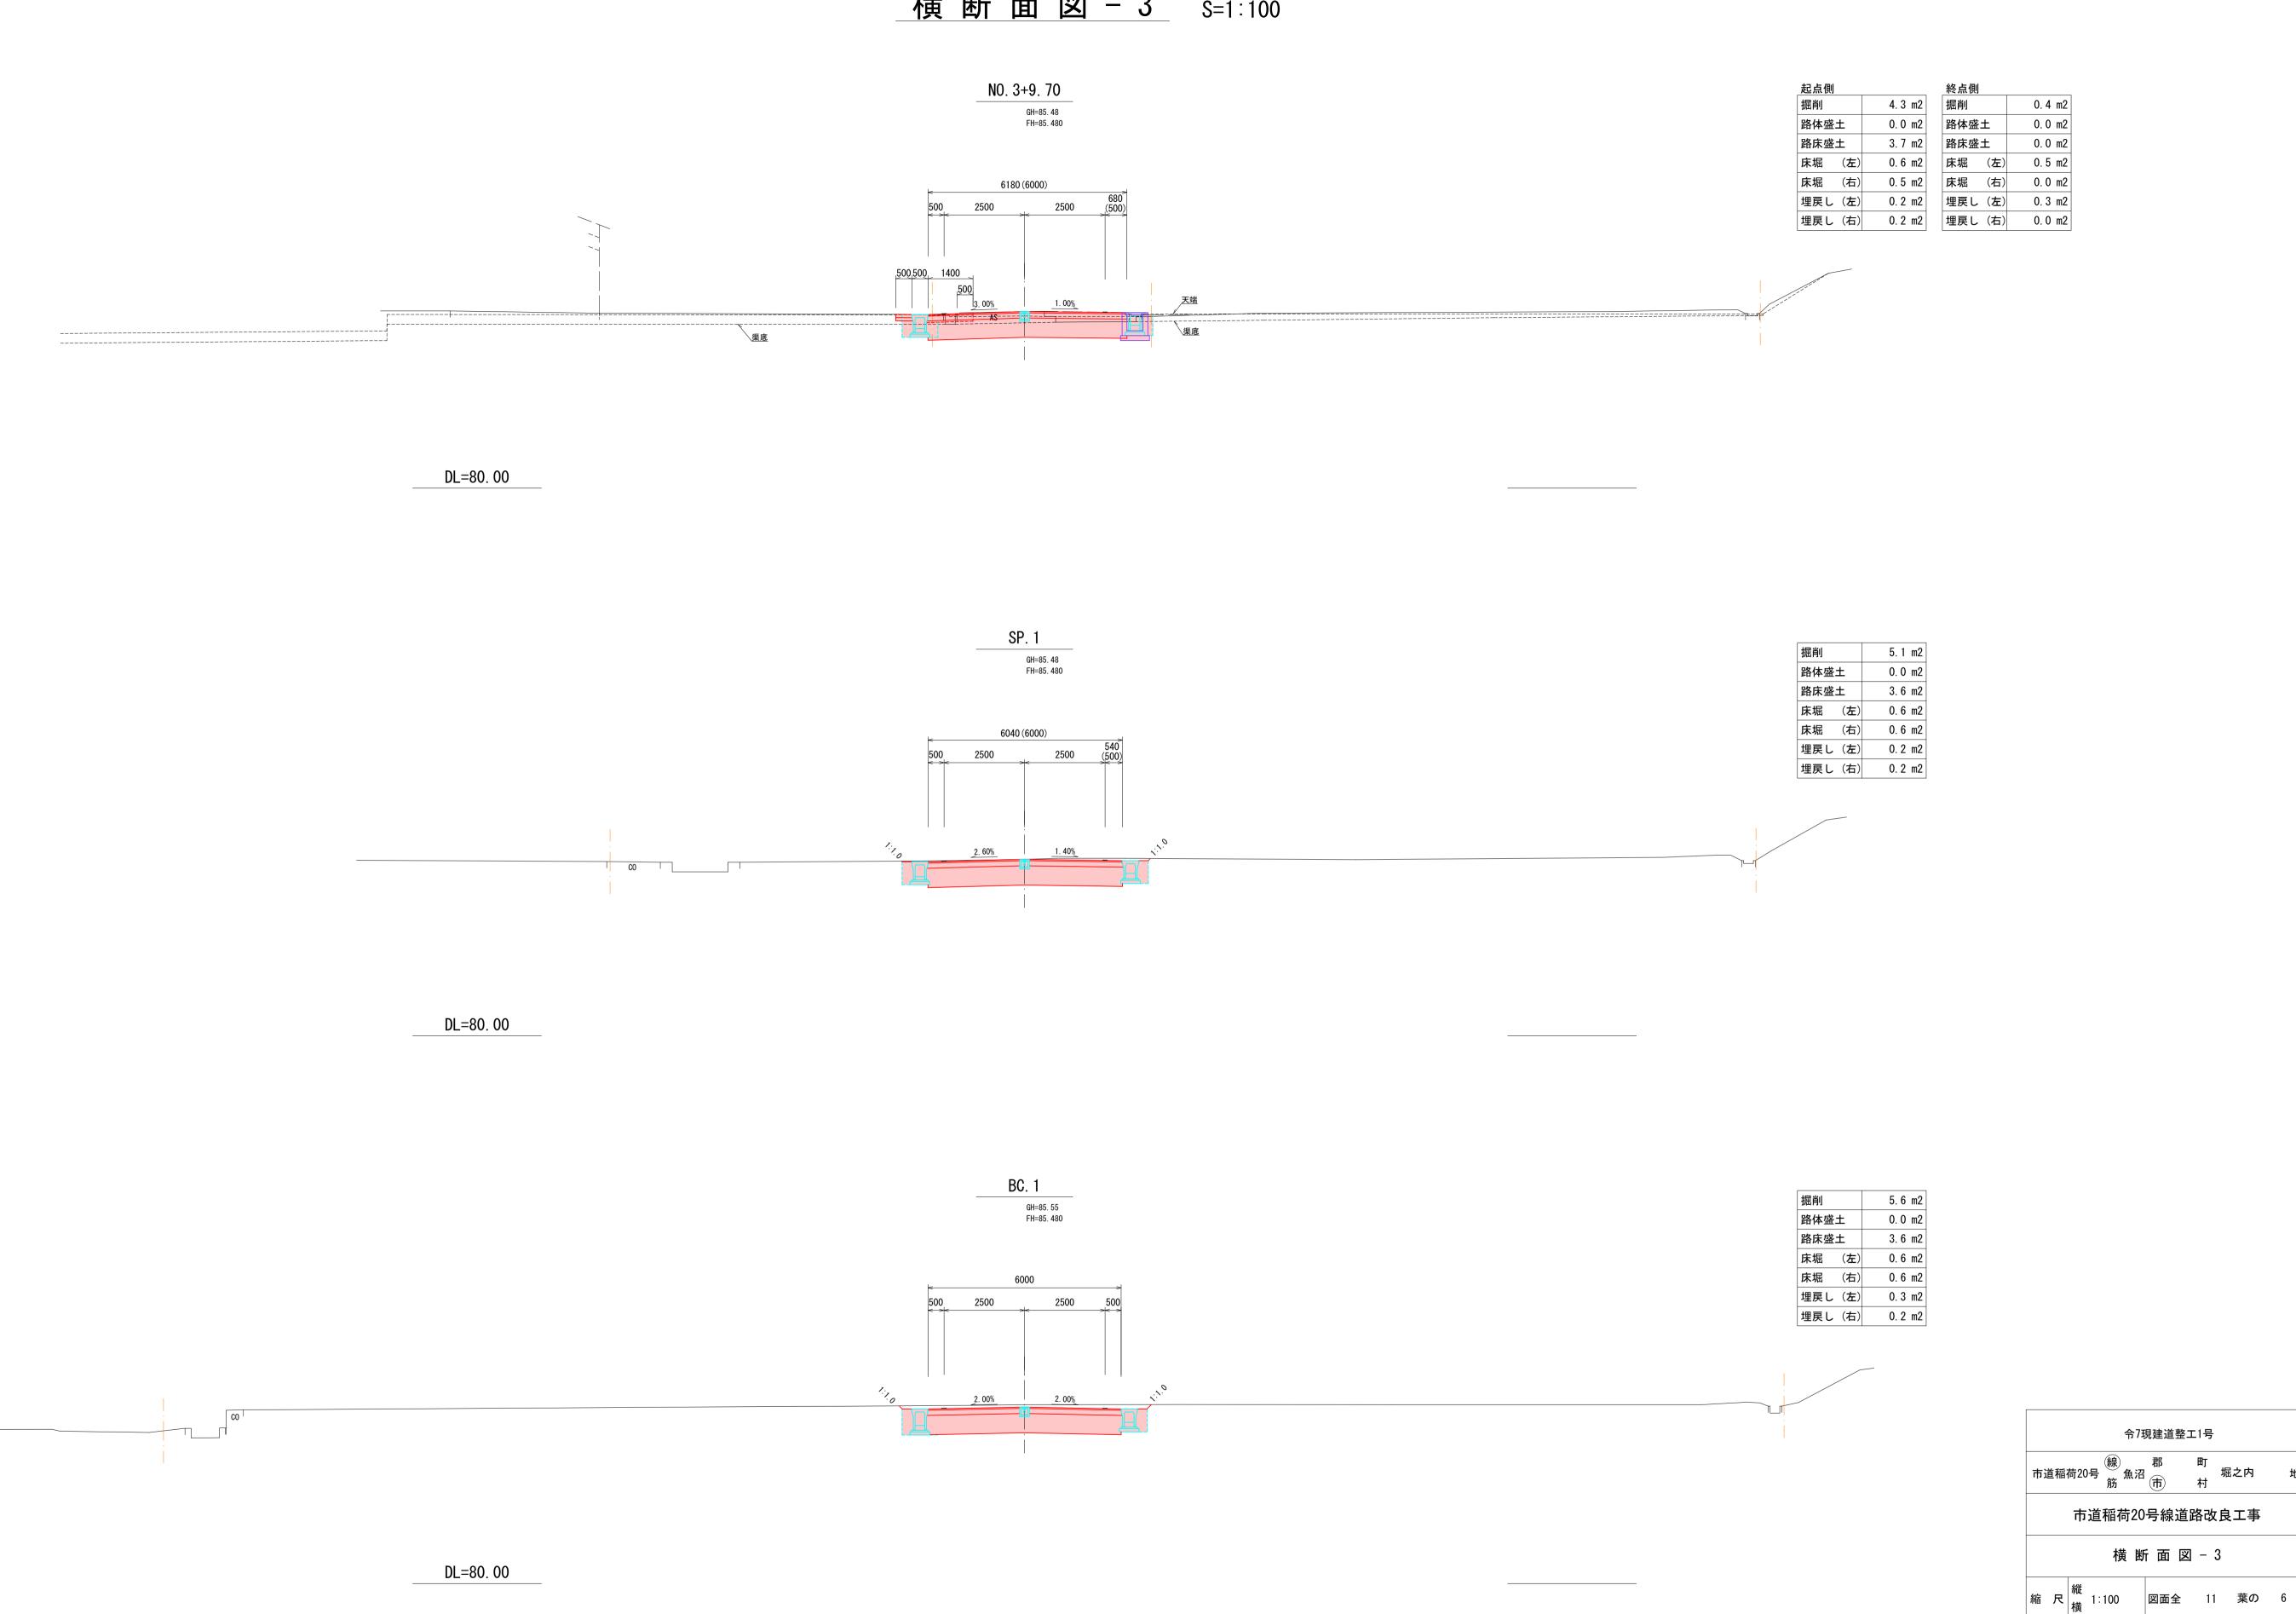



有限会社 高橋測量事務所 6年6月 日 技術者

設 計 有限会社 高橋測量事務所 6 年 9月 日 技術者

魚沼市




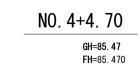

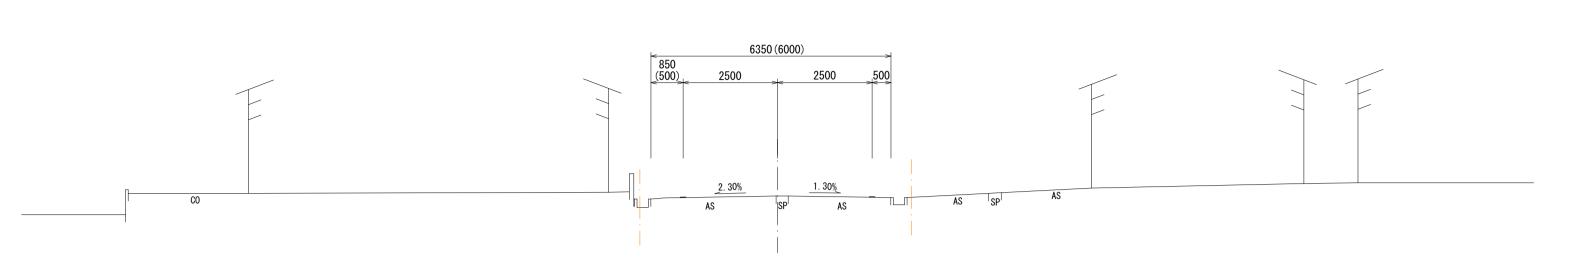


掘削		0.	0	m2
路体盛	±	0.	0	m2
路床盛:	±	0.	0	m2
床堀	(左)	0.	0	m2
床堀	(右)	0.	0	m2
埋戻し	(左)	0.	0	m2
埋戻し	(右)	0.	0	m2

DL=80. 00

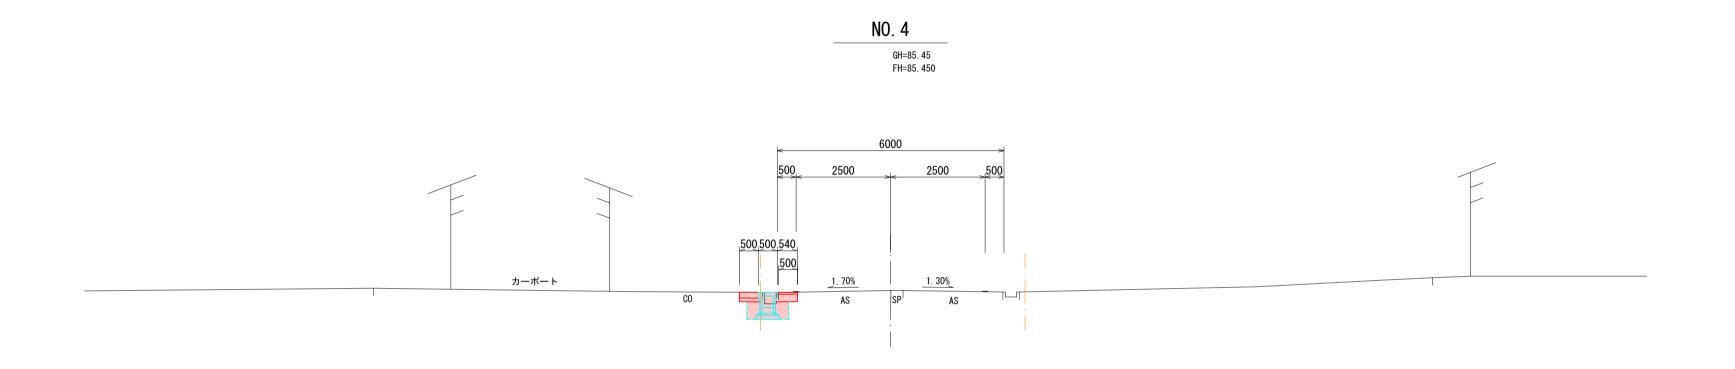

掘削		0.3 m2
路体盛:	±	0.0 m2
路床盛:	±	0.0 m2
床堀	(左)	0. 5 m2
床堀	(右)	0.0 m2
埋戻し	(左)	0.3 m2
埋戻し	(右)	0. 0 m2

DL=80.00

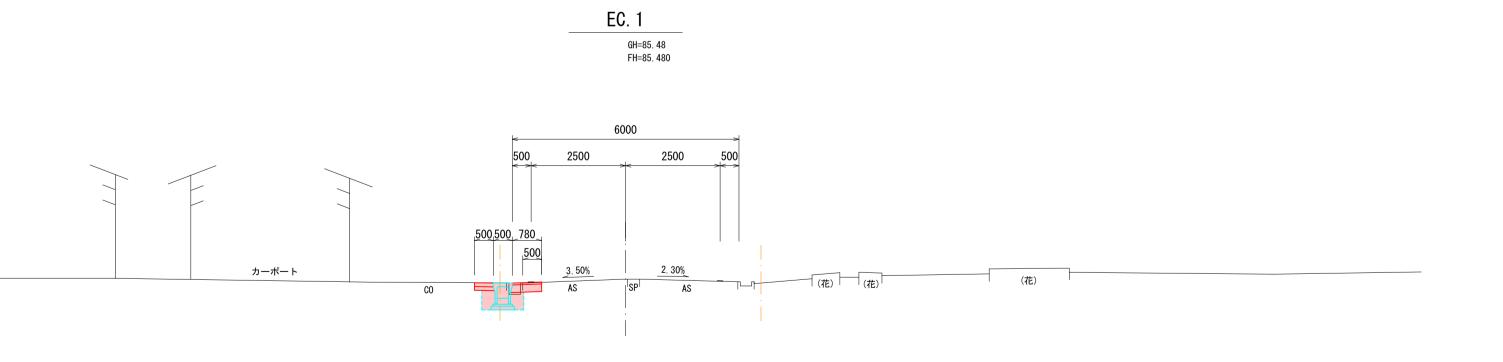


路体盛土0.0 m2路床盛土0.0 m2床堀 (左)0.5 m2床堀 (右)0.0 m2埋戻し(左)0.3 m2埋戻し(右)0.0 m2	掘削		(). 3	m2	
床堀 (左) 0.5 m2 床堀 (右) 0.0 m2 埋戻し (左) 0.3 m2	路体盛二	(0. 0	m2		
床堀 (右) 0.0 m2 埋戻し (左) 0.3 m2	路床盛二	Ł	(0. 0	m2	
埋戻し(左) 0.3 m2	床堀	(左)	(). 5	m2	
	床堀	(右)	(0. 0	m2	
埋戻し(右) 0.0 m2	埋戻し	(左)	(0. 3	m2	
	埋戻し	(右)	(0. 0	m2	


L=80. 00			

令7現建道整工1 号						
市道稲	横 荷20号 筋 筋	郡市	町 村	屈之内	地内	
	市道稲荷20)号線道區	路改良	是工事		
	横 横	所面 図	- 4			
縮尺	縦 横 1:100	図面全	11	葉の	7	
測量	有限会社 高橋測量事務所	6年6月	1 1	主 任 技術者		
設計	有限会社 高橋測量事務所	6年9月	1 1	主 任 技術者		
	魚	1 沼	市			

横断面図-5_s=1:100

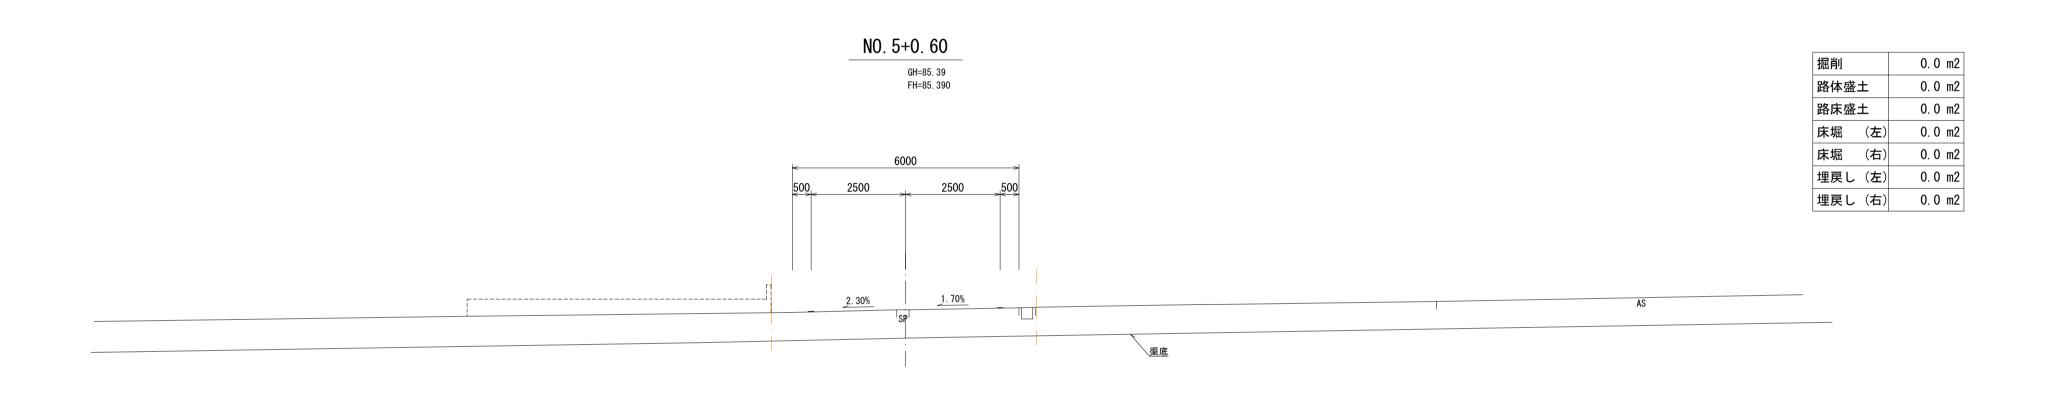

DL=80.00

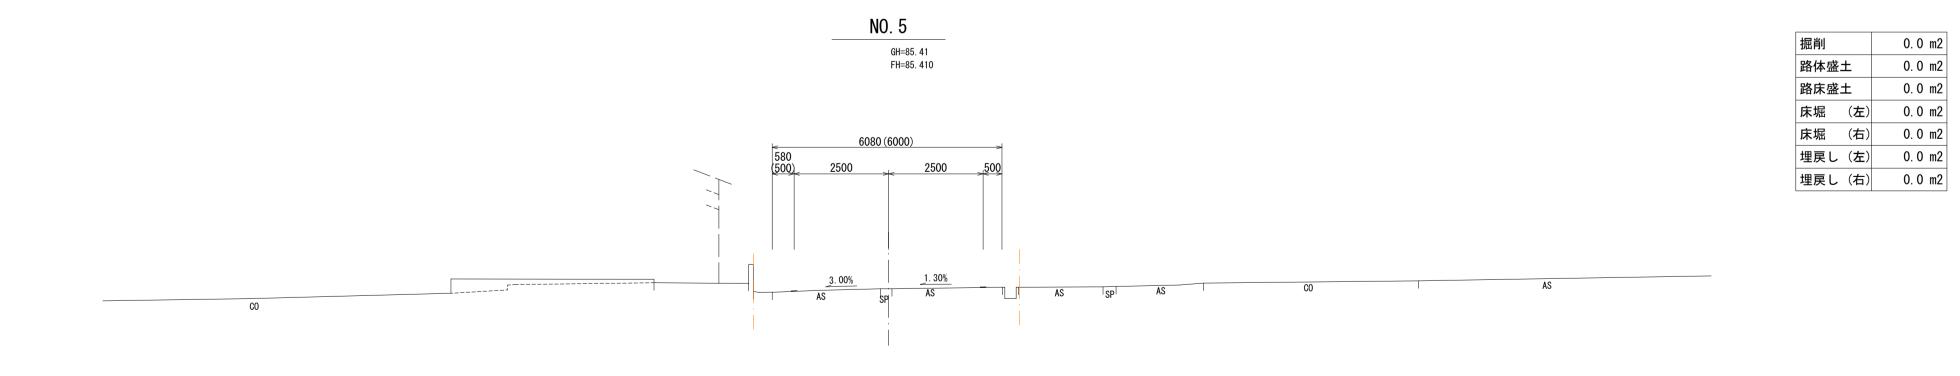



	令7現建道整工1号							
市道稲	線 荷20号 <u>線</u> 魚沼		町 り 村	屈之内	地内			
	市道稲荷20	号線道路	改良	皇工事				
	横断	面 図	- 5					
縮尺	縦 横 1∶100	図面全	11	葉の	8			
測量	有限会社 高橋測量事務所	6年6月	日	主 任 技術者				
設計	有限会社 高橋測量事務所	6年9月	日	主 任 技術者				
	魚	识 沼 市	5					


0. 0 m2

DL=80.00

標準横断面図 S=1:50

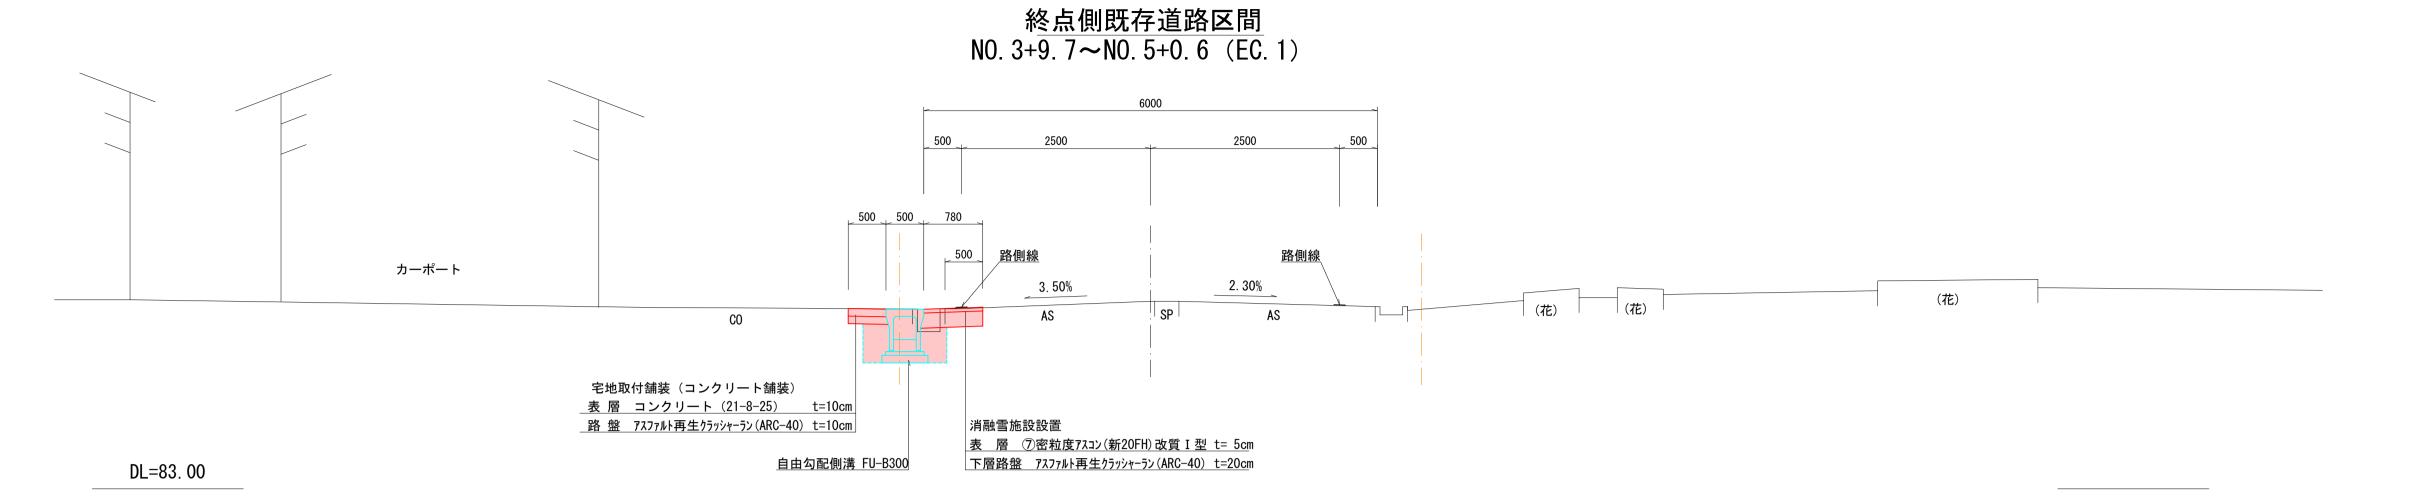

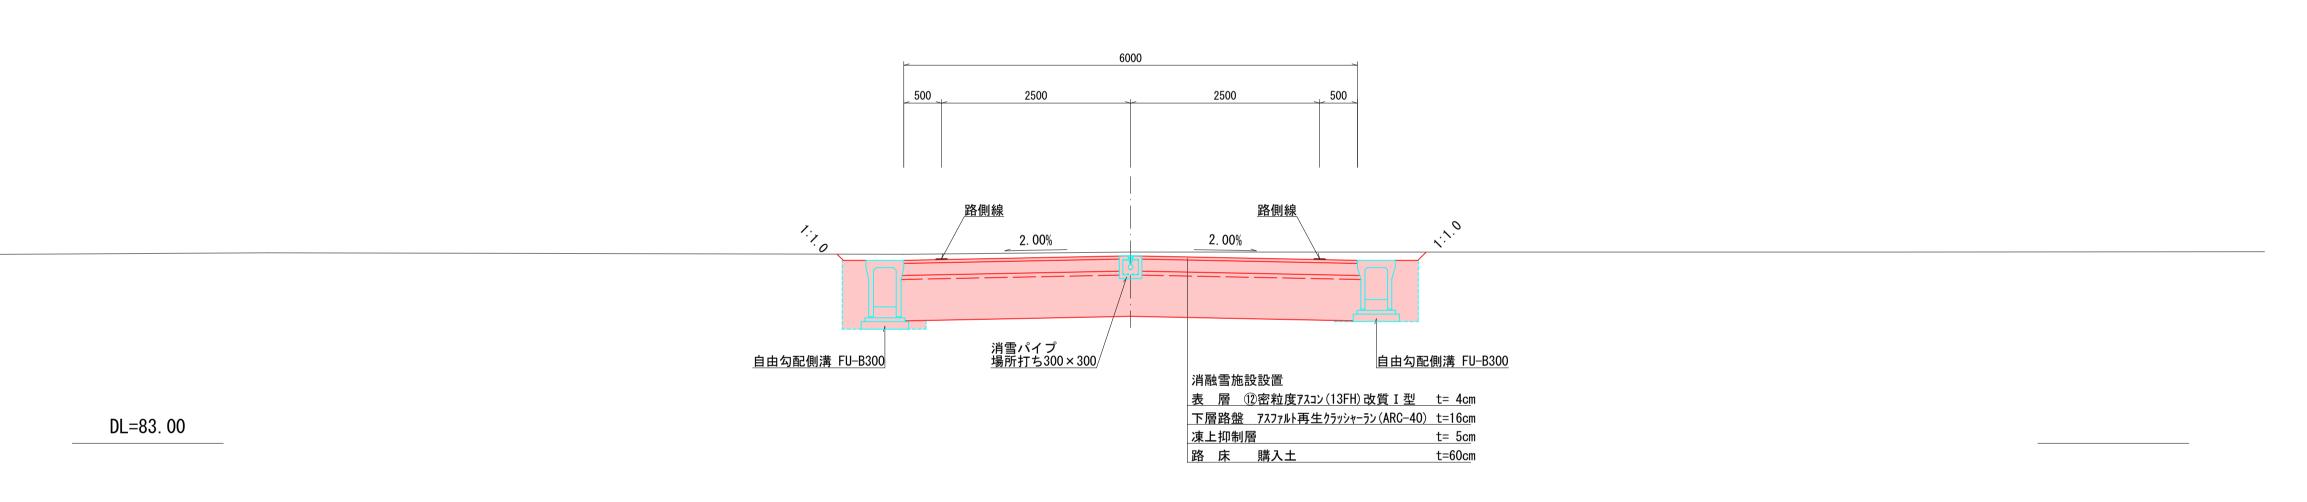

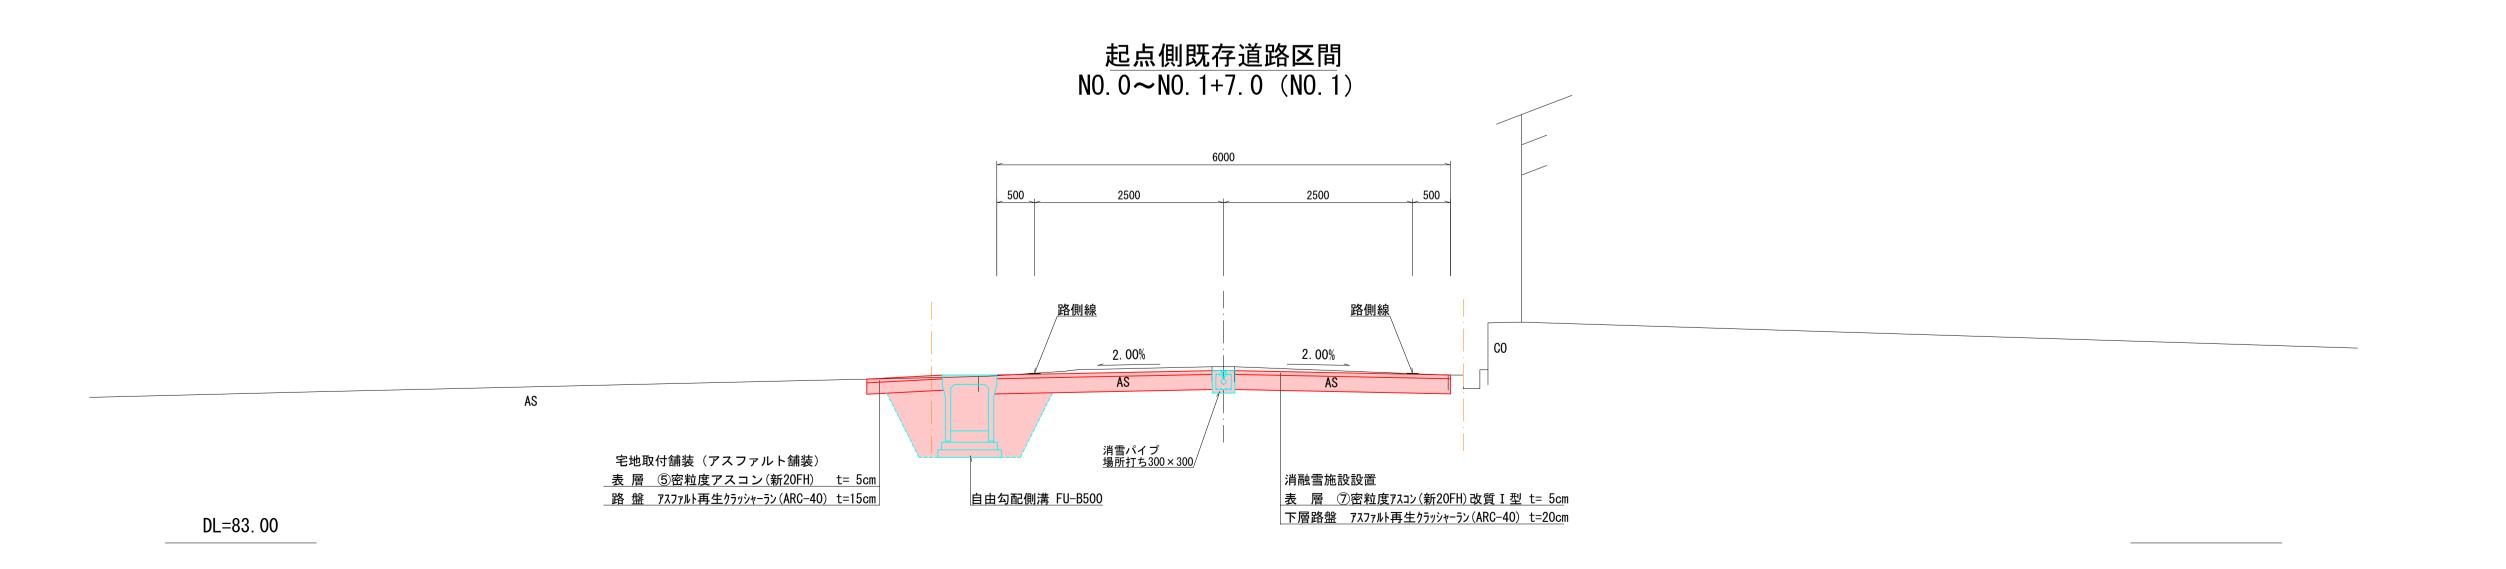

設	計	条	件	<u>.</u>			V	′=20k	Sm/h		
構造	種	級	別	車線幅員	(M)	側帯(M)	歩道(M)	路肩(M)			
構造基準	3	}	5	5	5. 0	o	_	0	0.50		
設計CBR						3 %					
	舗装計画交通量					N 1 (0~15台未満/日・方向) 信頼性 50%					
	目標とする値						設計値				
	TA 8						TA	8	. 00		
	Н _						Η´	2 0			
置	置換え深さ 22cm			c m	ž	東上抑制層	雪 5	ōcm			

22cm-20cm=2cm≒5cm

※路床置換えには凍上抑制層t=5cmを含むものとする。


※本業務に於いては住宅地であり設計速度も20km/hと少ないことから、曲線部の片勾配及び拡幅を設けない事とする。

	令	7現建道整2	工1号			
市道稲	荷20号 筋 筋		町 対	屈之内		地内
	市道稲荷20	号線道路	改良	是工事		
	標準	基横 断	面[図		
縮尺	縦 横 1:50	図面全	11	葉の	3	
測量	有限会社 高橋測量事務所	6年6月	日	主 任 技術者		
設計	有限会社 高橋測量事務所	6年3月	日	主 任 技術者		
	魚	、沼 市	<u> </u>			


造 図 - 1

自由勾配側溝展開図

NO. 0付近~NO. 4+1. 0付近(左)

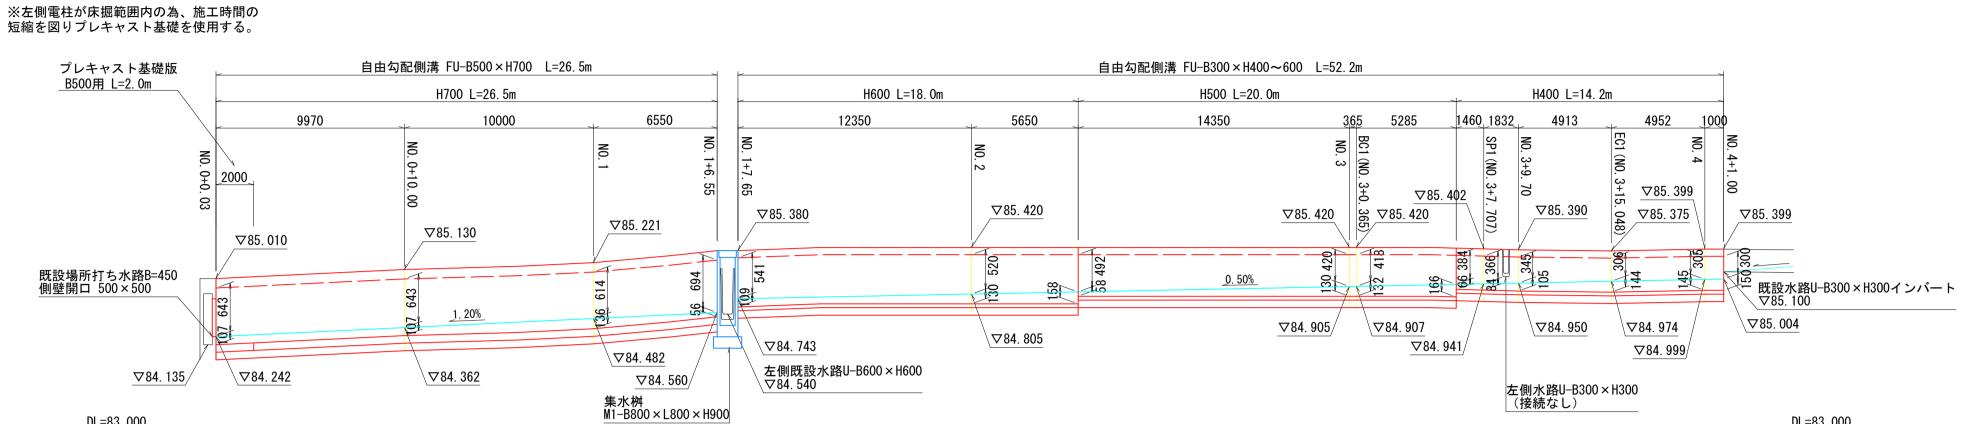


NO. 1+7. 4付近~NO. 3+9. 5付近(右)

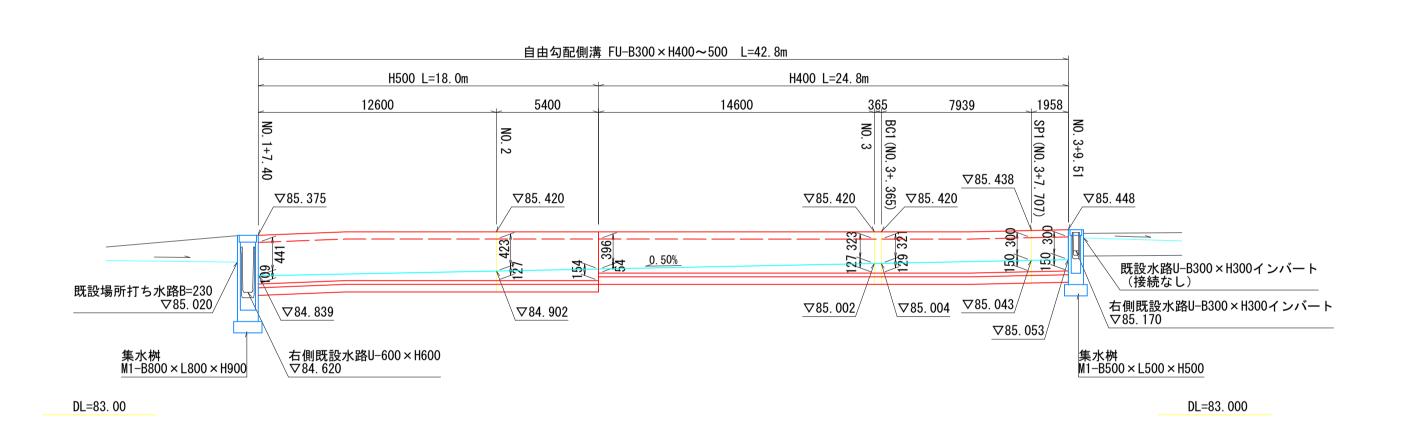

消雪パイプ S=1:20 現場打コンクリート300×300


組立筋加工図

DL=83. 000

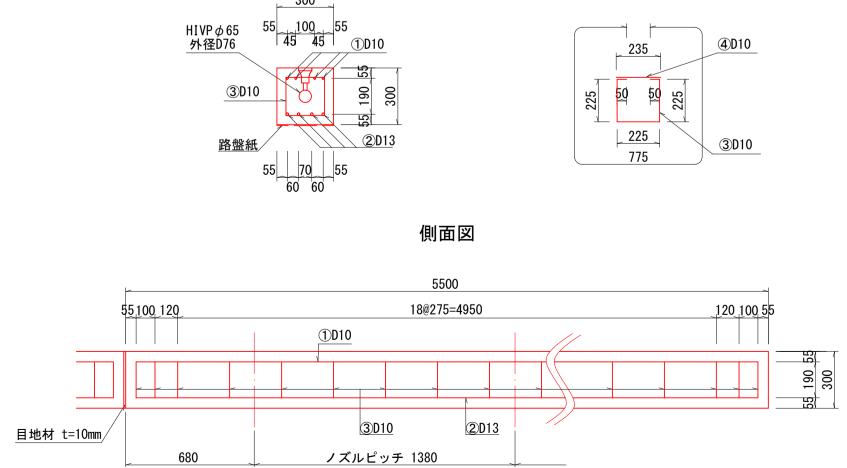



	リート等	数里衣	5.5m当
	65A	摘要	<u> </u>
全体断面積 (A)	0. 09	0.30×0.30	m2
パイプ断面積 (B)	0. 0045	$\pi d^2 / 4$	m2
実断面積 (C)	0. 0855	(A) - (B)	m2
コンクリート体積(D)	0. 470	(C) $\times 5.50$	m3
※ 55.0m当り	4. 70	(D) × 10	m3
※ 目地材 t=10mm	10箇所(55.	$0m/5.50m) \times 0.09$	9m2 = 0.9m2
※ 路盤紙	$0.30 \times 55.$	0m = 16.5m2	

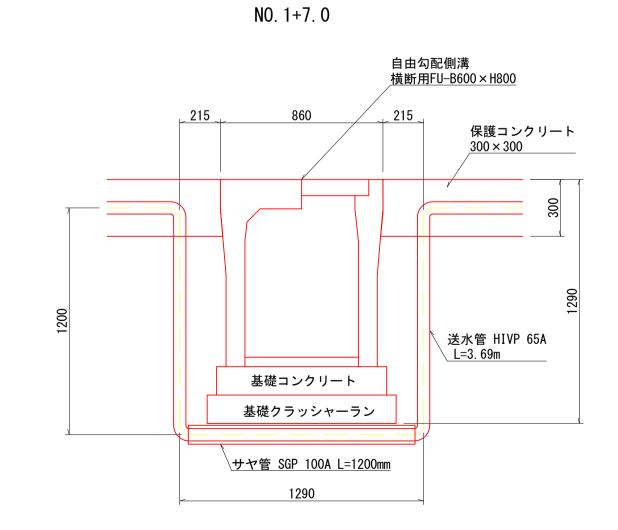

水路交差部断面図 S=1:20


<u>自由勾配側溝</u> S=1:20

 $FU-B300 \times H500$

 $FU-B300 \times H400$


DL=83. 000

FU-B300 × H600

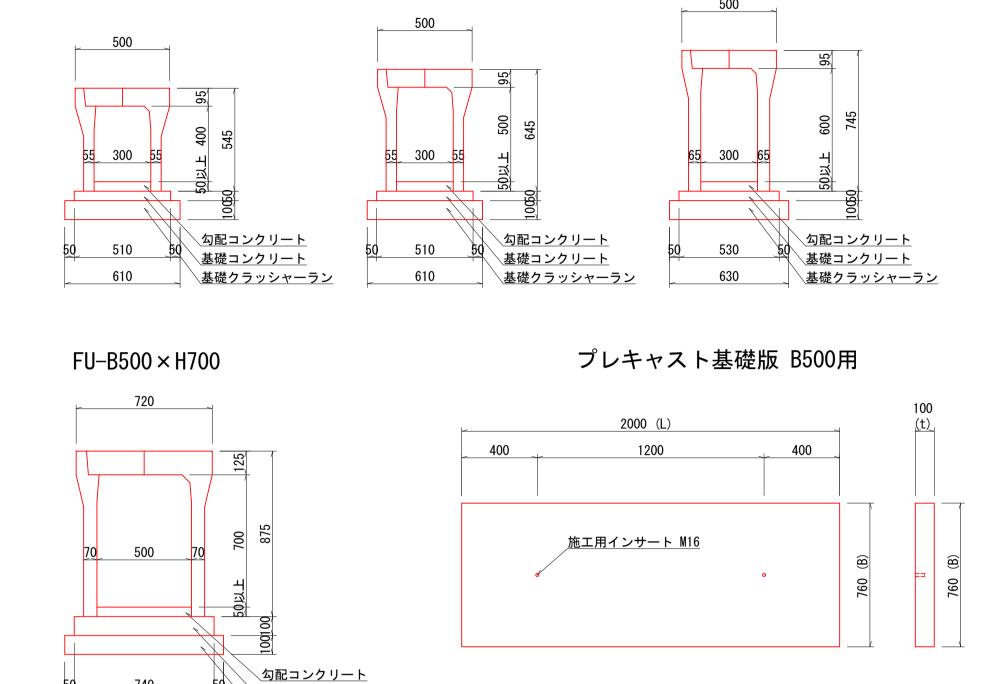

_接続水路__ S=1∶20

<u>基礎コンクリート</u> <u> 基礎クラッシャーラン</u>

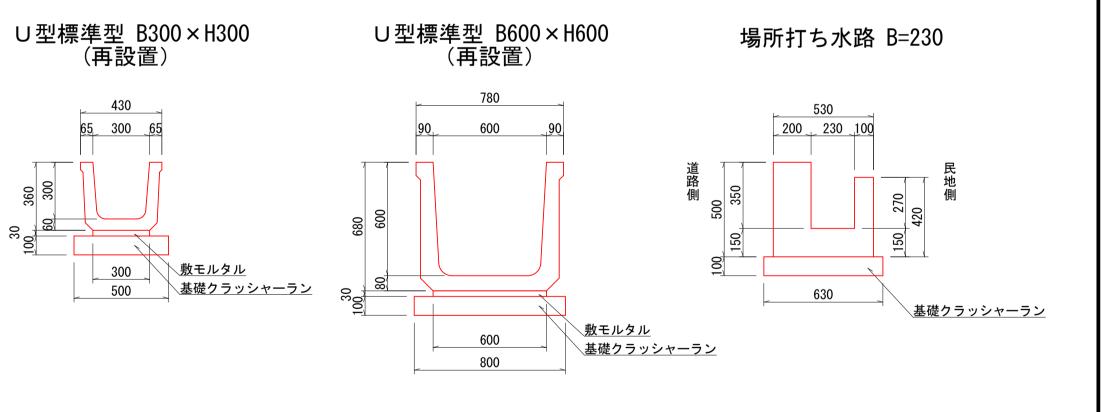


市道稲	荷20号 角	~ 魚沼	郡市	町 村	圻	屈之内	地
	市道稲	6荷20	号線道	直路 3		と工事	
		構	造 区] –	1		
縮尺	縦関	示	図面全	1	11	葉の	9
測量	有限会社 高橋測量	事務所	6年6	6月	日	主 任 技術者	
設 計	有限会社 高橋測量	事務所	6年	9月	日	主 任 技術者	

構 造 図 - 2


横断工構造図 S=1:50

平面図

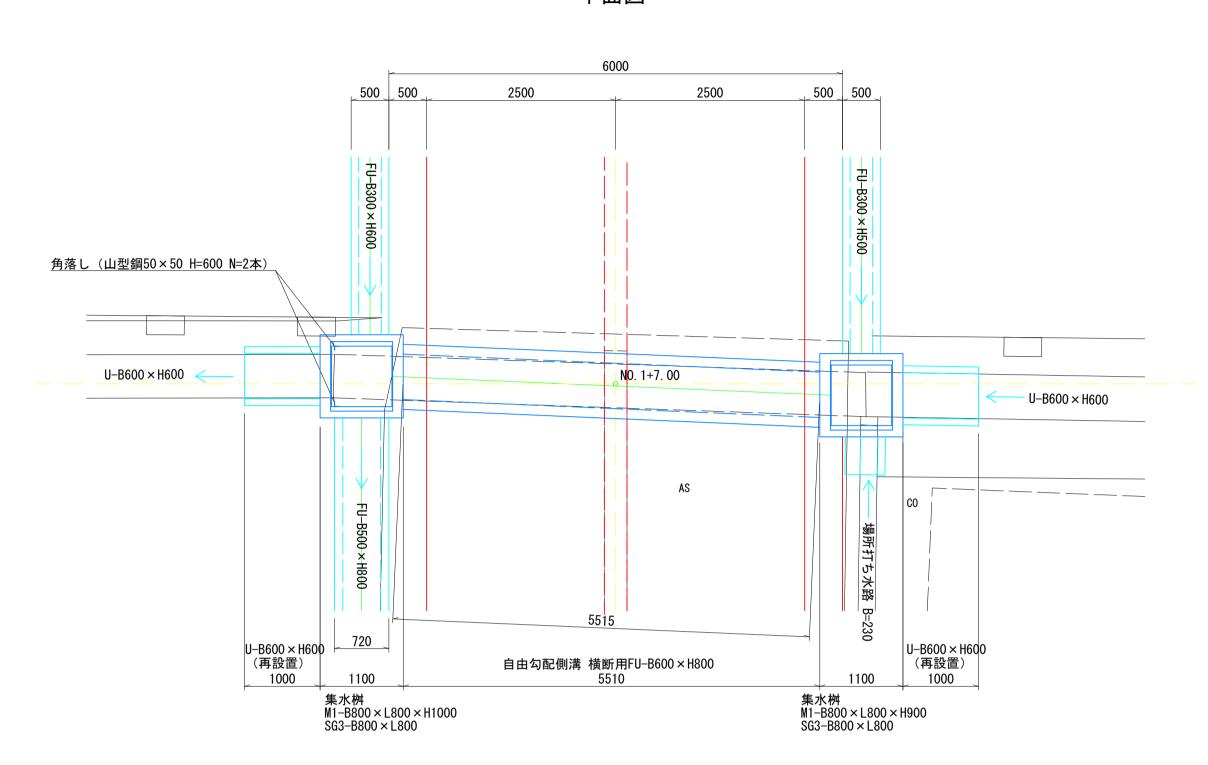

自由勾配側溝 S=1:20

横断用FU-B600×H800

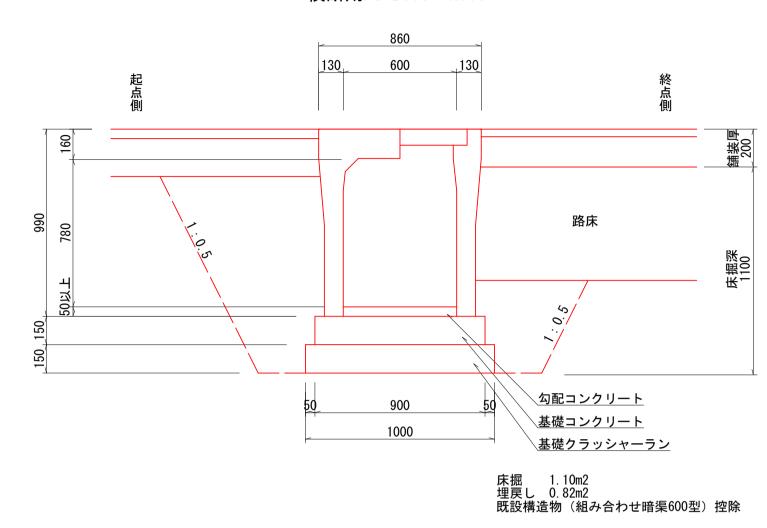

___**集水桝**___ S=1:20

断面図 6000 720 500 角落し(山型鋼50×50 H=600 N=2本) **▽**85. 375 2.00% 2. 00% <u>∇84. 620</u> <u>∇84. 540</u> ∇84. 620 消雪パイプ送水管/ 下水管HP250 H=83. 723 U-B600×H600 (再設置) 1000 U-B600×H600 (再設置) 1000 自由勾配側溝 横断用FU-B600×H800


5510

集水桝 M1-B800×L800×H900 SG3-B800×L800


集水桝 M1-B800×L800×H900 SG3-B800×L800

DL=82. 00

 $M1-B500 \times L500 \times H500$ M1-B800×L800×H900 (2箇所)

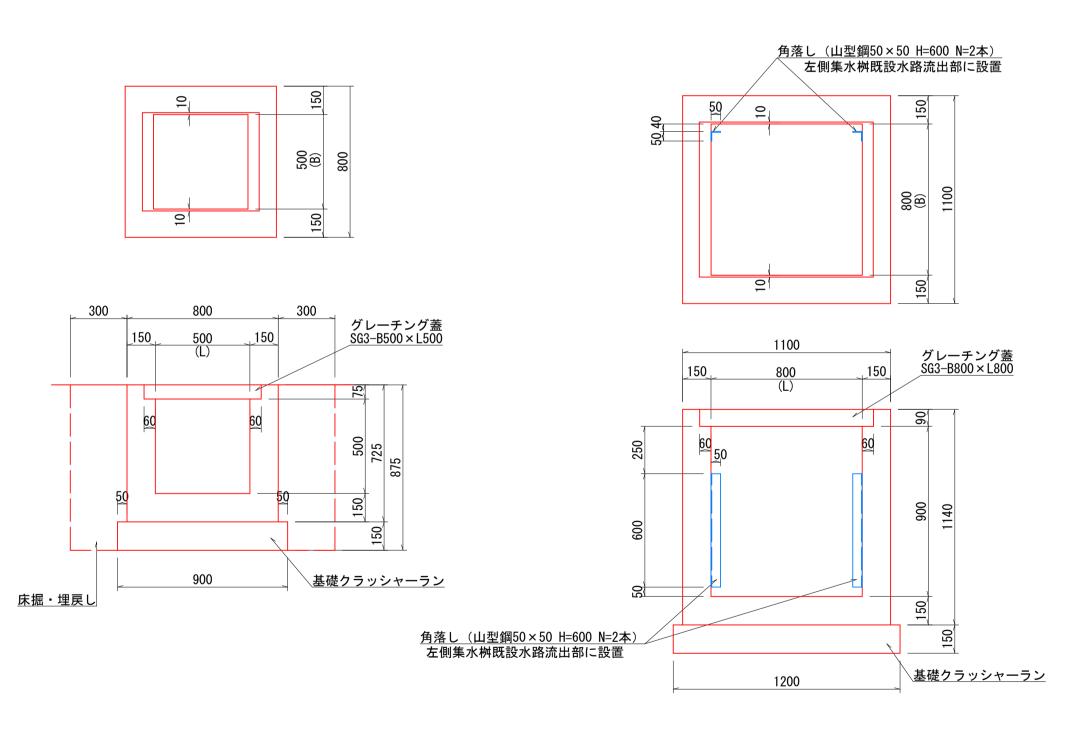



集水桝平均土工図 S=1:50 $M1-B800 \times L800 \times H900$

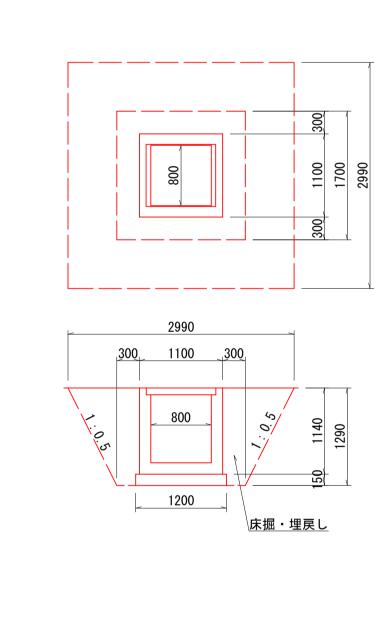

		令73	現建道整工	工1号		
市道稲	荷20 号	線 魚沼 筋	郡市	町 村	堀之内	地内
	市道	稲荷20	号線道	路改	良工事	
		構	造 図	- 2		
縮尺	縦 横	示	図面全	11	葉の	10
	有限会	性 量事務所	6年6月	月日	主 任 技術者	
	有限会 高橋測量	生 量事務所	6年9月	月日	主 任 技術者	
		魚	、 沼	市		

撤去構造図

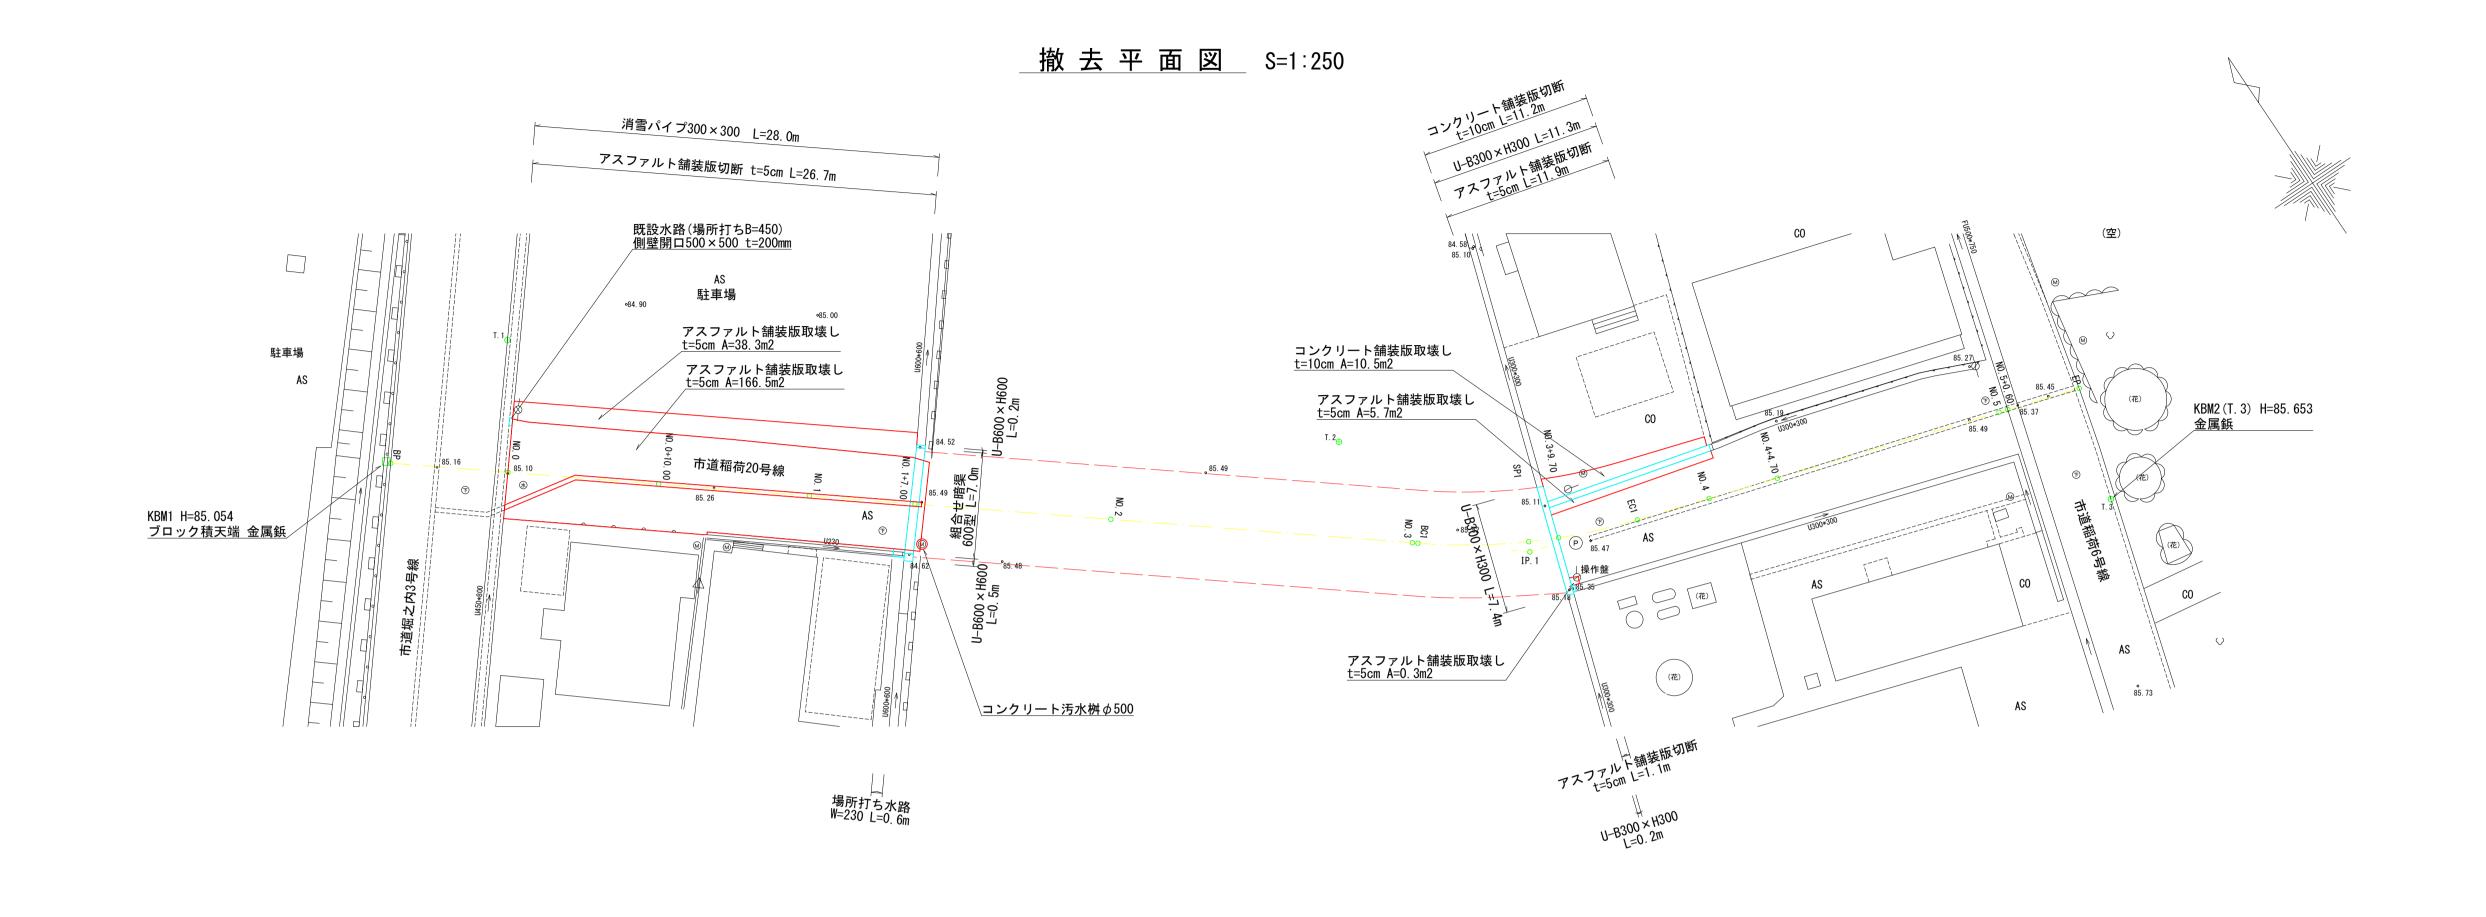

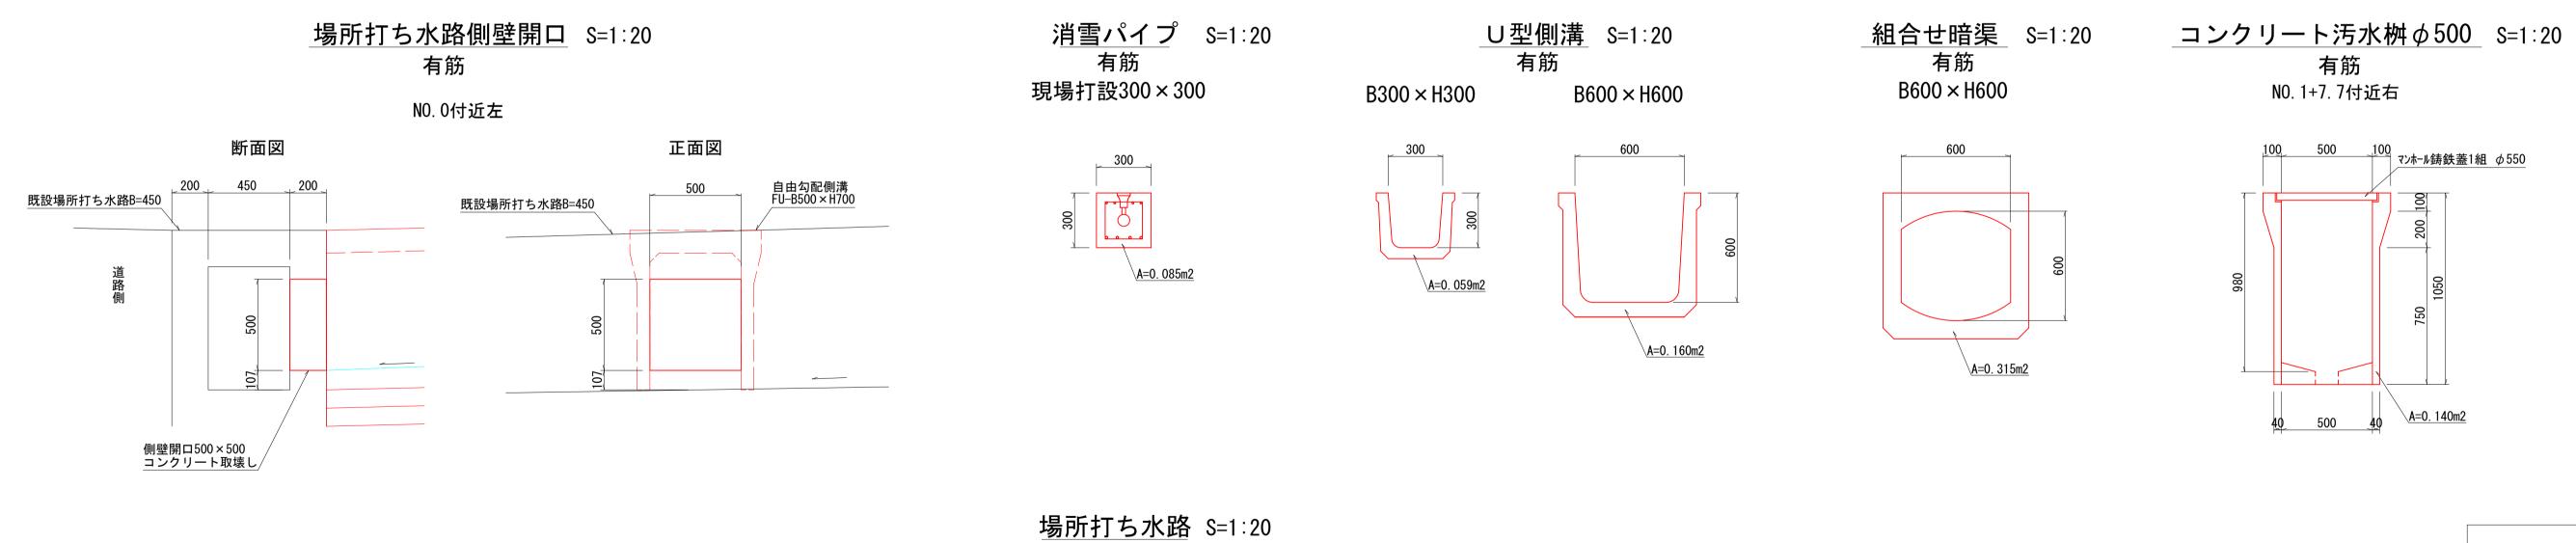

無筋

NO. 1+6. 0付近右

<u>A=0. 177m2</u>

市道和	甾荷20号	線魚沼筋	郡市	町 村	堀之内	地内		
	市道	稲荷20	号線道距	路改」	· 夏工事			
撤 去 構 造 図								
縮斥	縦横	引 示	図面全	11	葉の	11		
測量	有限会高橋測	社 量事務所	6年6月	日	主 任 技術者			
設計	有限会 高橋測	社 量事務所	6年9月	目	主 任 技術者			
	1	魚	、沼	市				