


断面詳細図（2） S=1:50


B－B断面

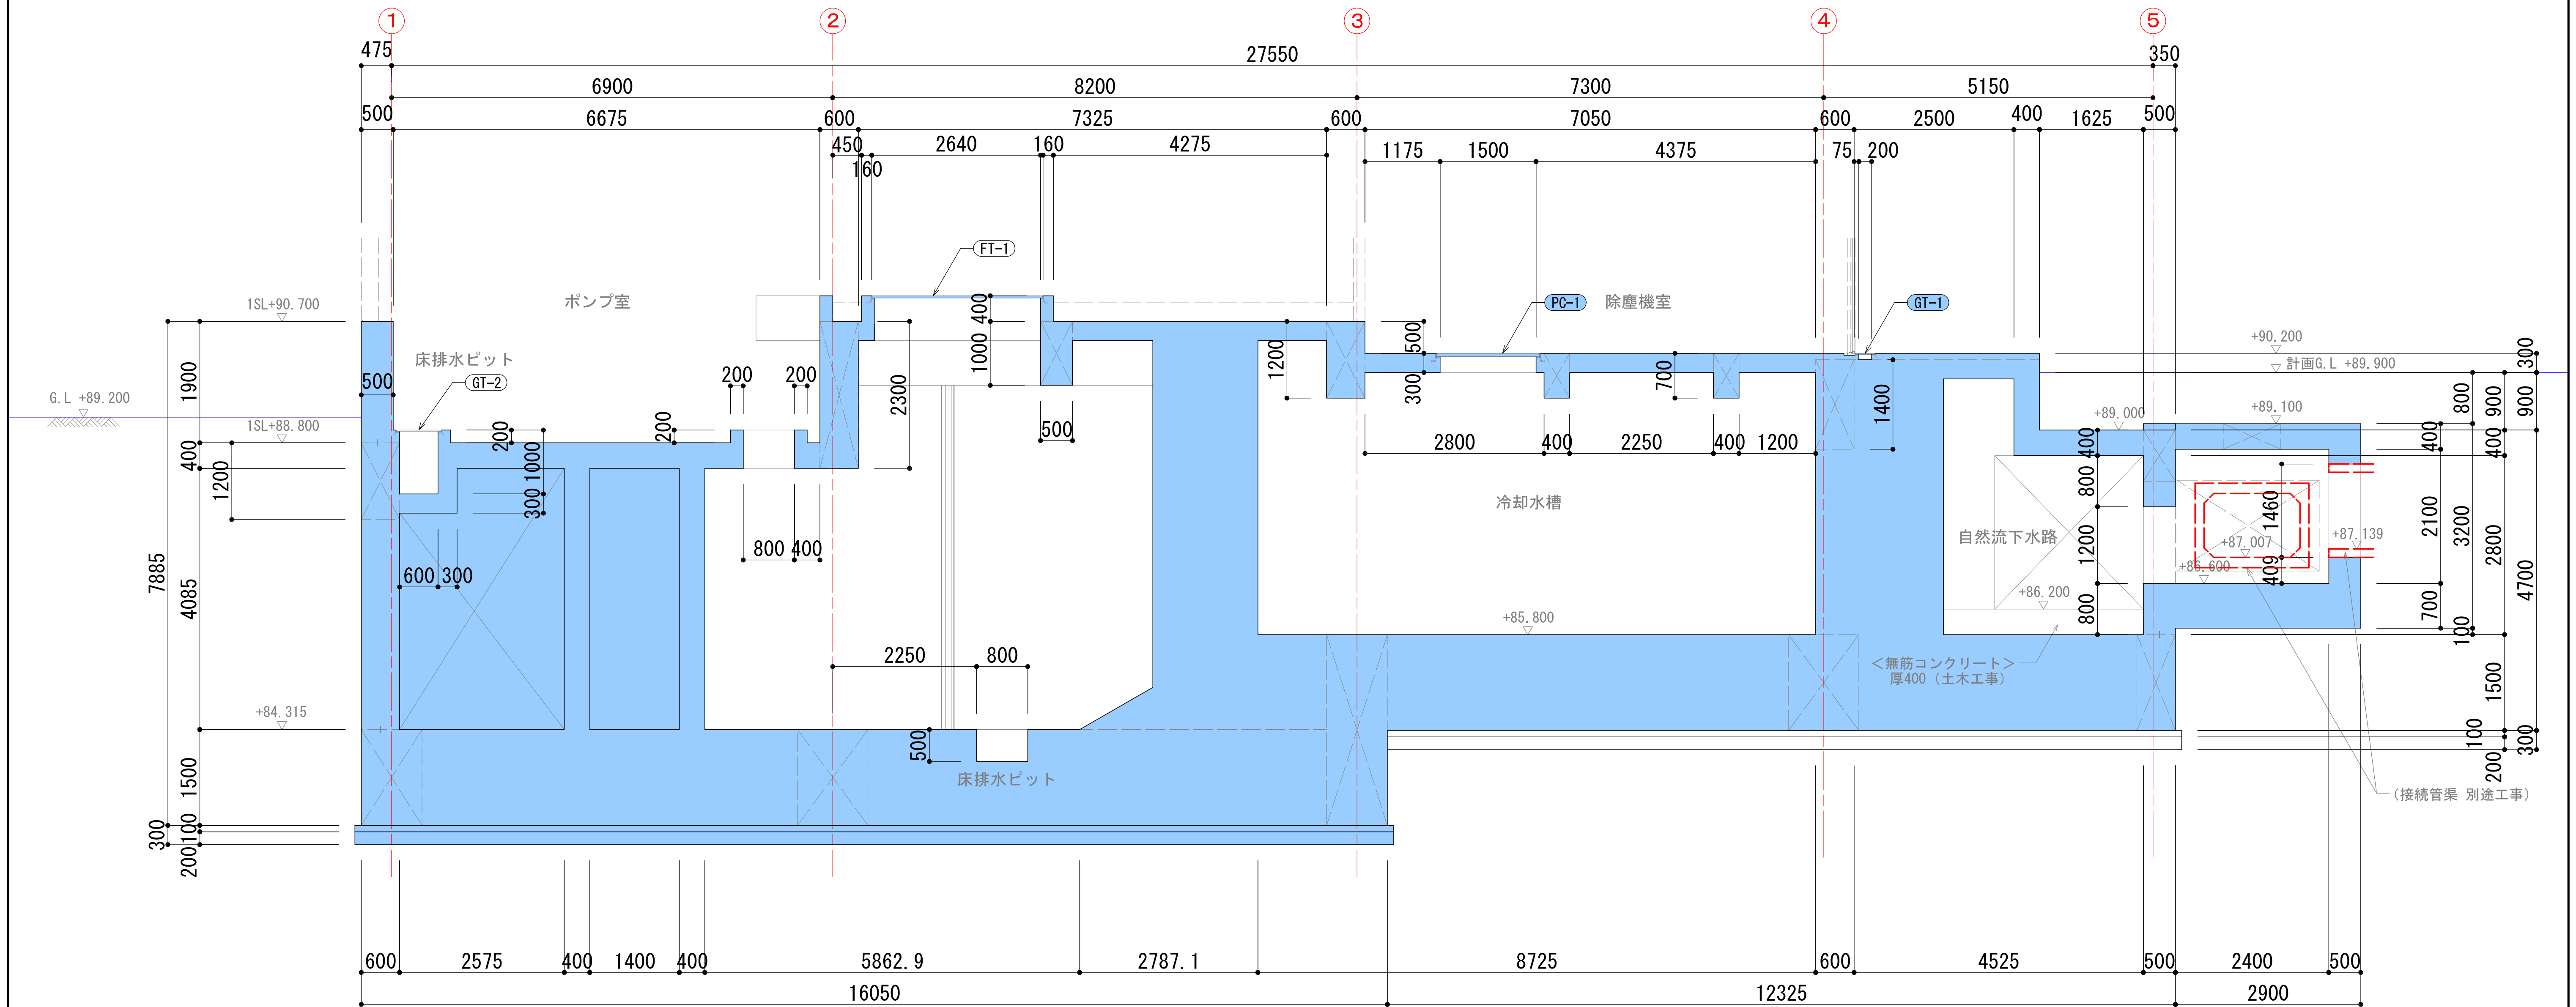

中日本建設コンサルタント株式会社
一級建築士事務所 愛知県知事登録（いー3）第2633号
一級建築士（大臣）登録第185246号
館林 正三



凡例	
<div></div>	土木工事躯体面を示す。

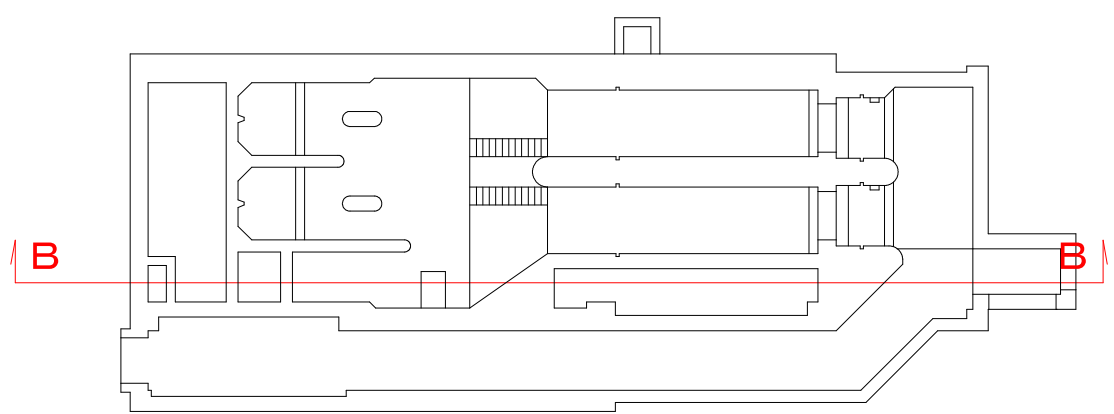



キープラン


仕上凡例	
符 号	名 称
FT-	合成木材製蓋（単板蓋タイプ）
TA-	足掛金物 W=400 ポリプロピレン防錆被覆
MH-1	鋼製マンホール蓋600φ
GT-1	グレーチング 蓋及び受枠 W=200 歩行用
GT-2	グレーチング 蓋及び受枠 H=25 枠のみ土木 蓋は機械

施工年度	令和4年度	工事番号	4魚建第1号
工事名	四日町排水ポンプ場建築・建築機械設備工事		
処理区分名		排水区分	四日町第1排水区
施工箇所	魚沼市 四日町 地内		
図面名称	断面詳細図（2）		
縮尺	1:50	図面番号	D-26
課長	係長	審査	図取
		設計	測量
魚沼市産業経済部建設課			

C—C断面

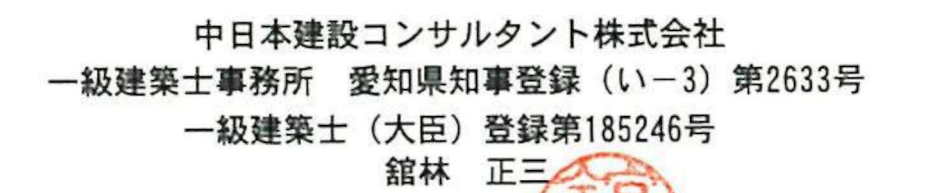


凡例	
	土木工事躯体面を示す。

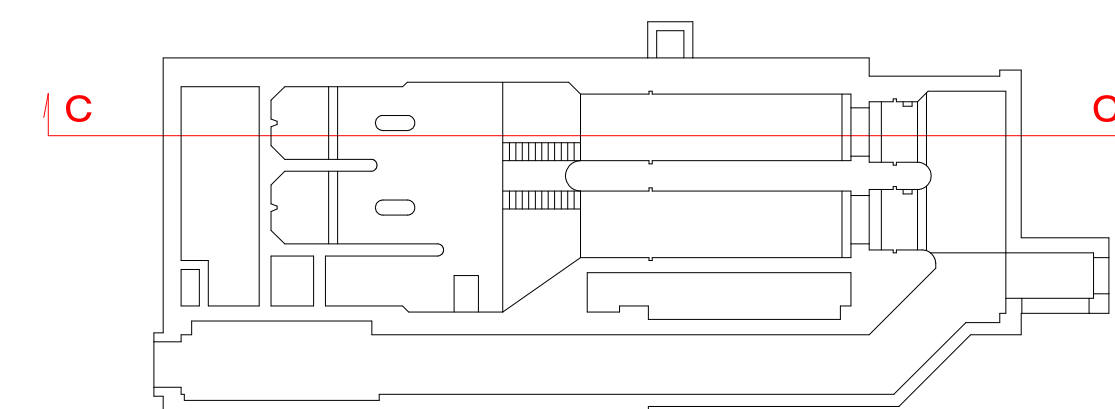


施工年度		令和4年度		工事番号		4魚建第1号	
工事名 四日町排水ポンプ場建築・建築機械設備工事							
処理区分名				排水区分		四日町第1排水区	
施工箇所		魚沼市 四日町 地内					
図面名称		断面詳細図（3）					
縮尺		1:50			図面番号		D-27
課長	係長	審査	課長	設計	測量		
魚沼市産業経済部建設課							

断面詳細図（４） S=1:50


4－4断面

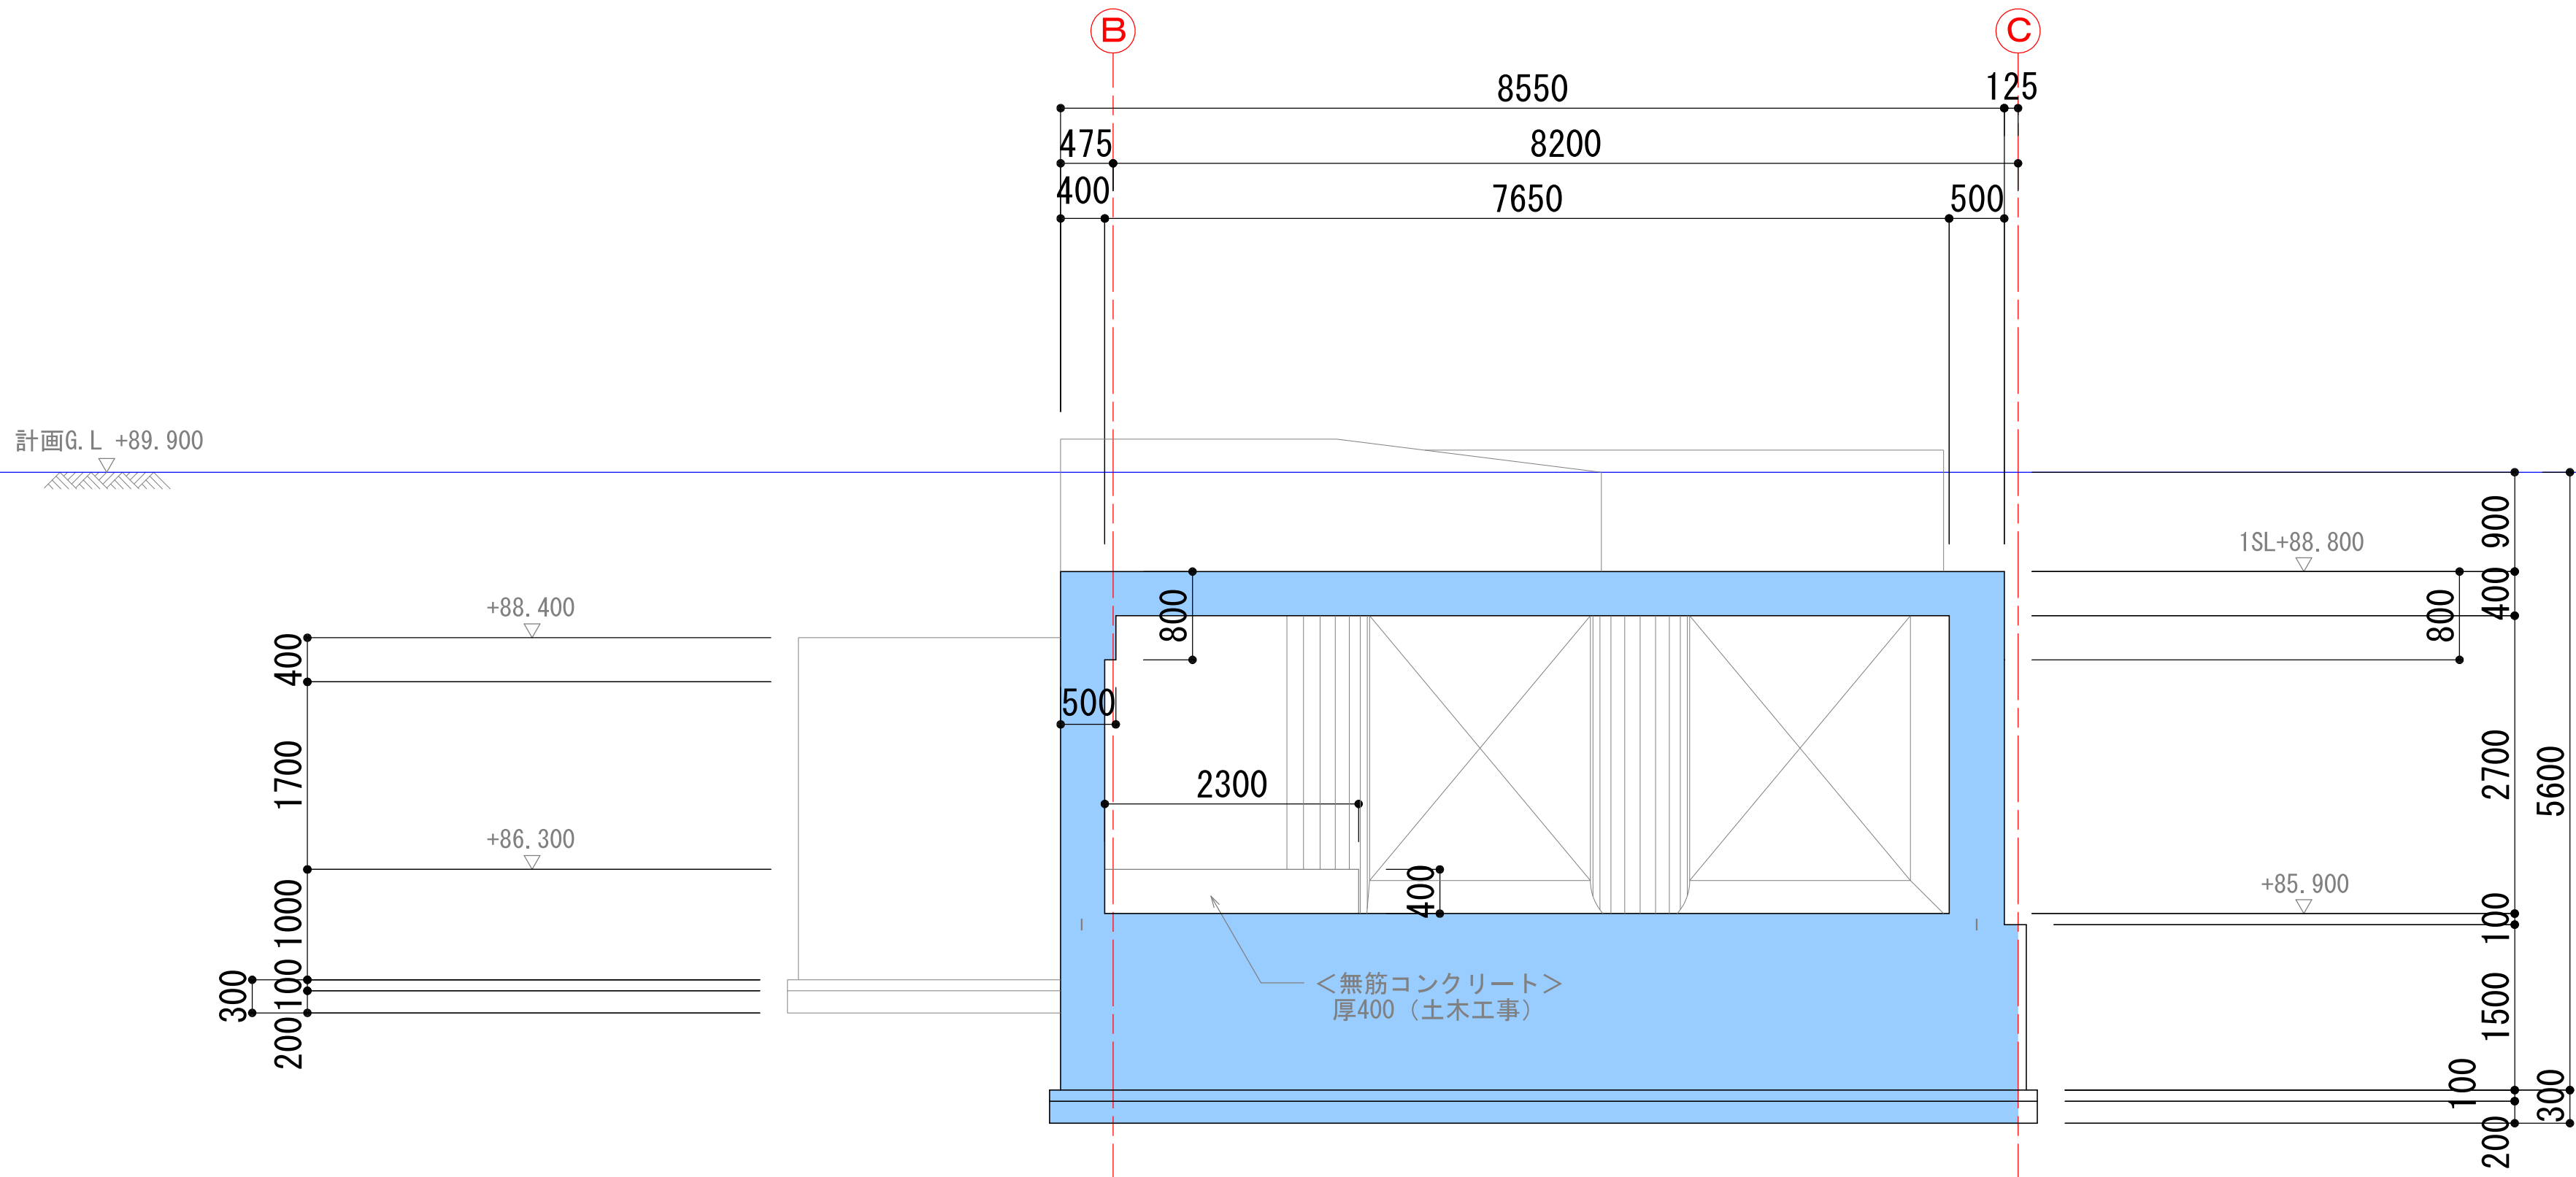


5－5断面

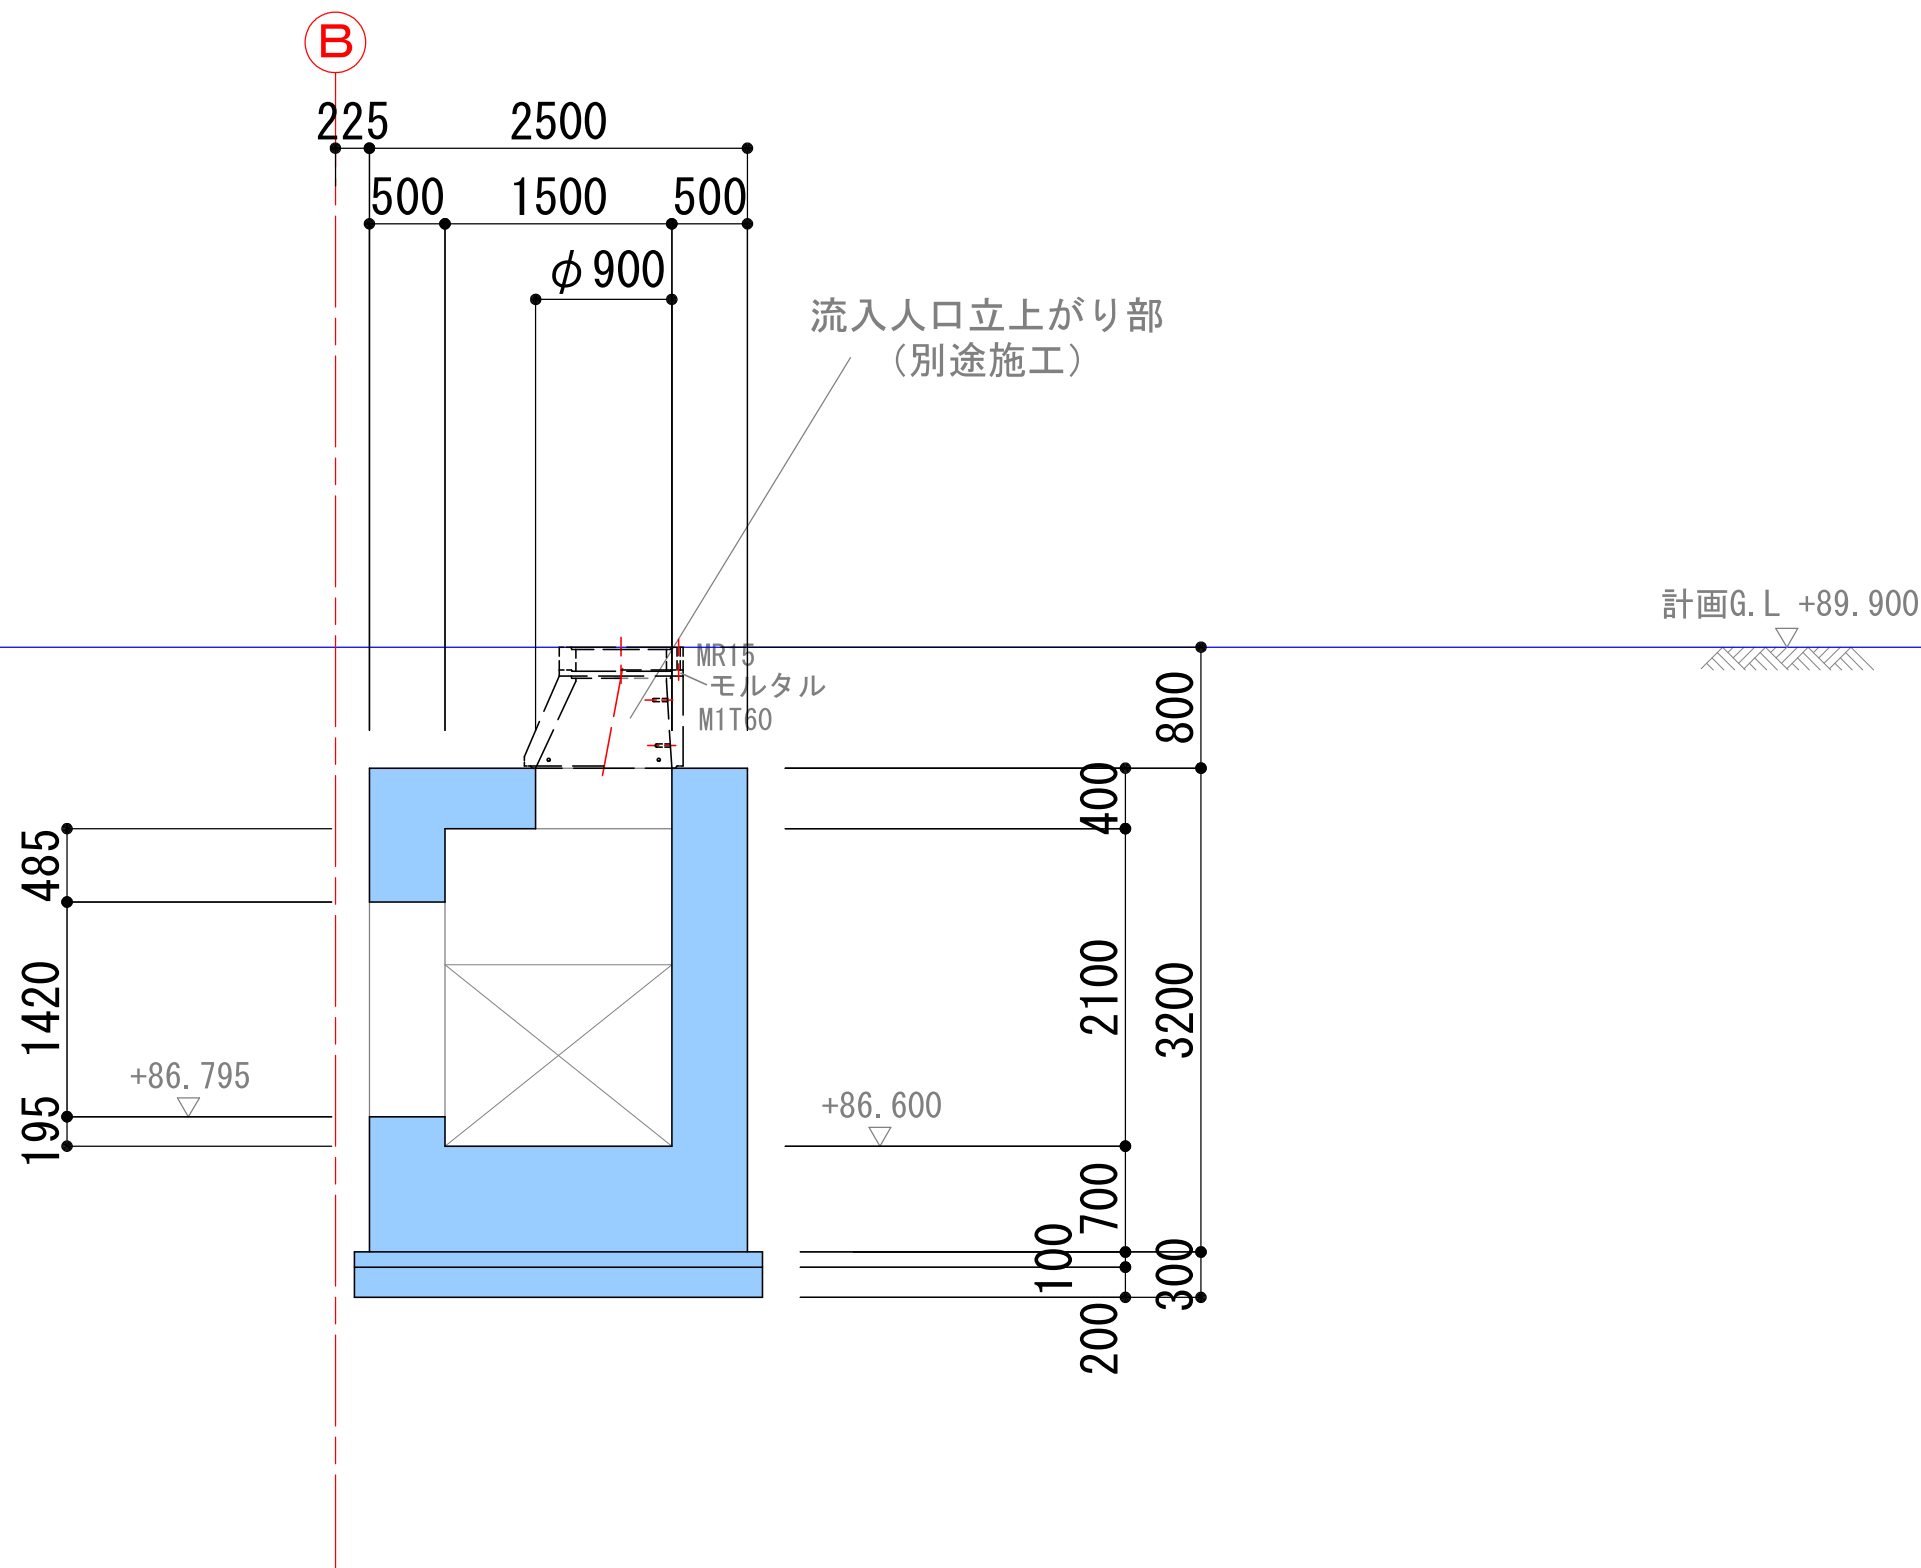

6－6断面

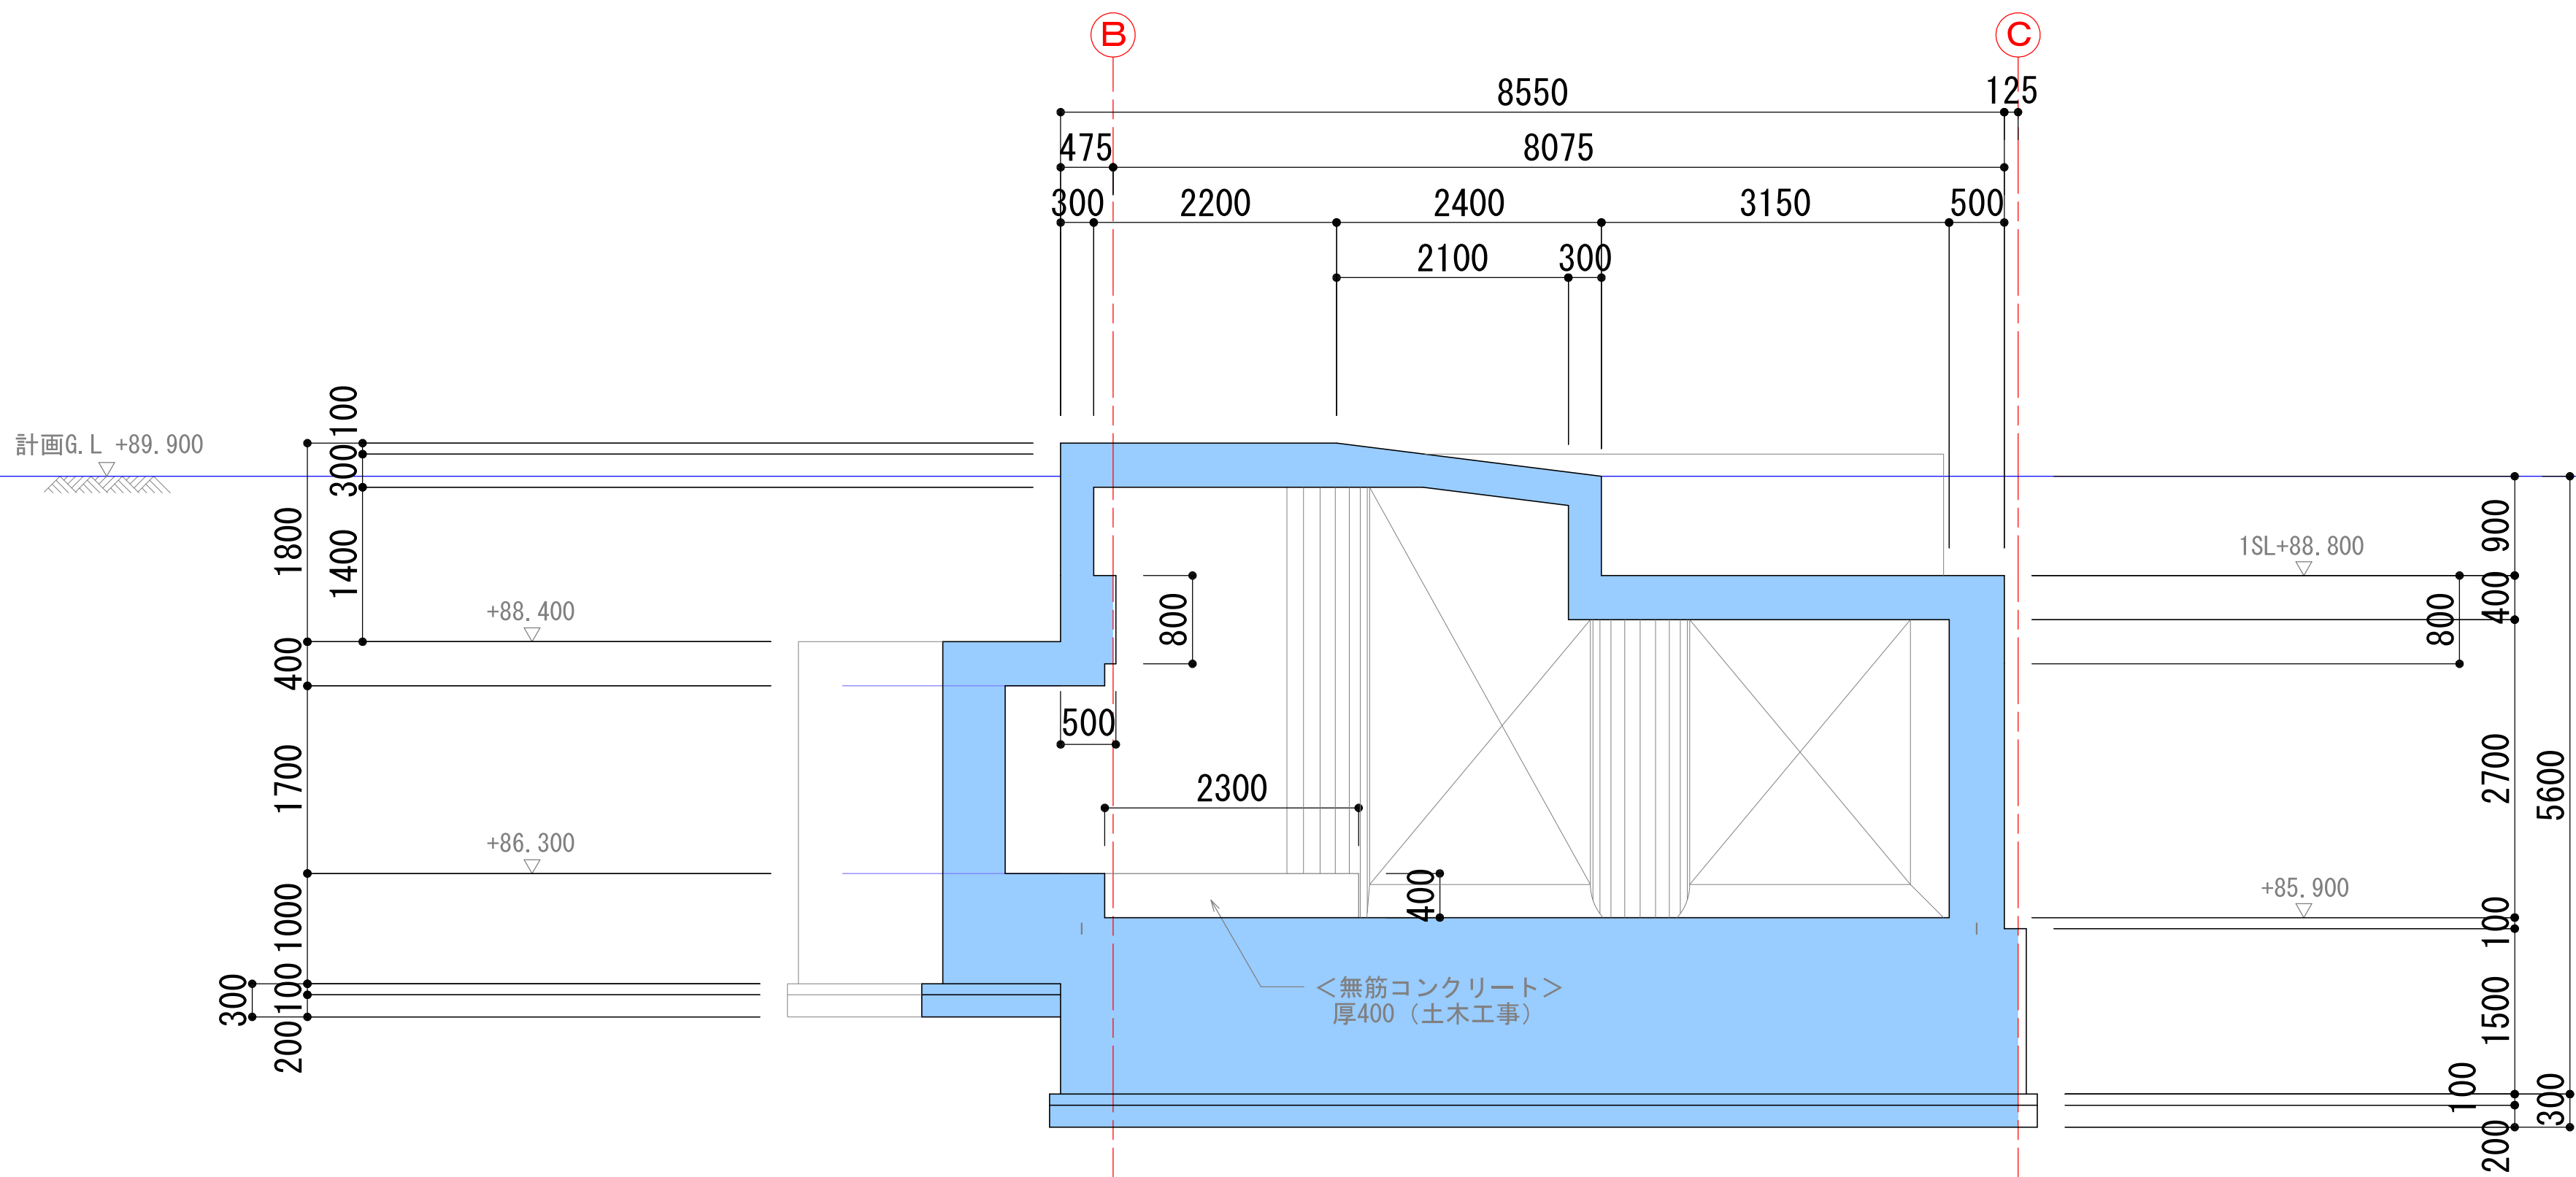

中日本建設コンサルタント株式会社
一級建築士事務所 愛知県知事登録（いー3）第2633号
一級建築士（大臣）登録第185246号
館林 正三

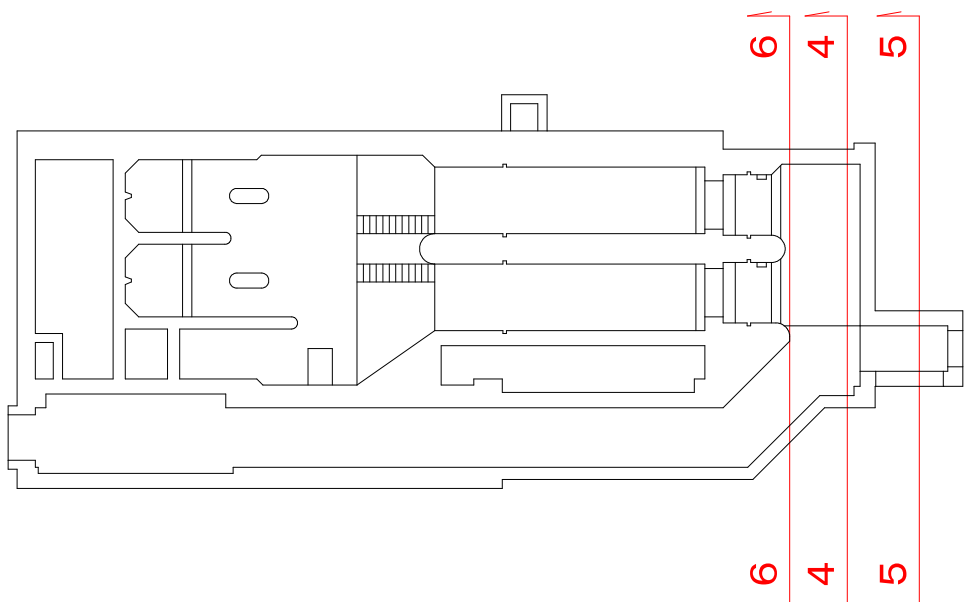



キープラン

凡例	
	土木工事躯体面を示す。

施工年度	令和4年度	工事番号	4魚建第1号
工事名	四日町排水ポンプ場建築・建築機械設備工事		
処理区分名		排水区分	四日町第1排水区
施工箇所	魚沼市 四日町 地内		
図面名称	断面詳細図（４）		
縮尺	1:50	図面番号	D-28
課長	係長	課長	係長

魚沼市産業経済部建設課

ポンプ井平面詳細図 S=1:50

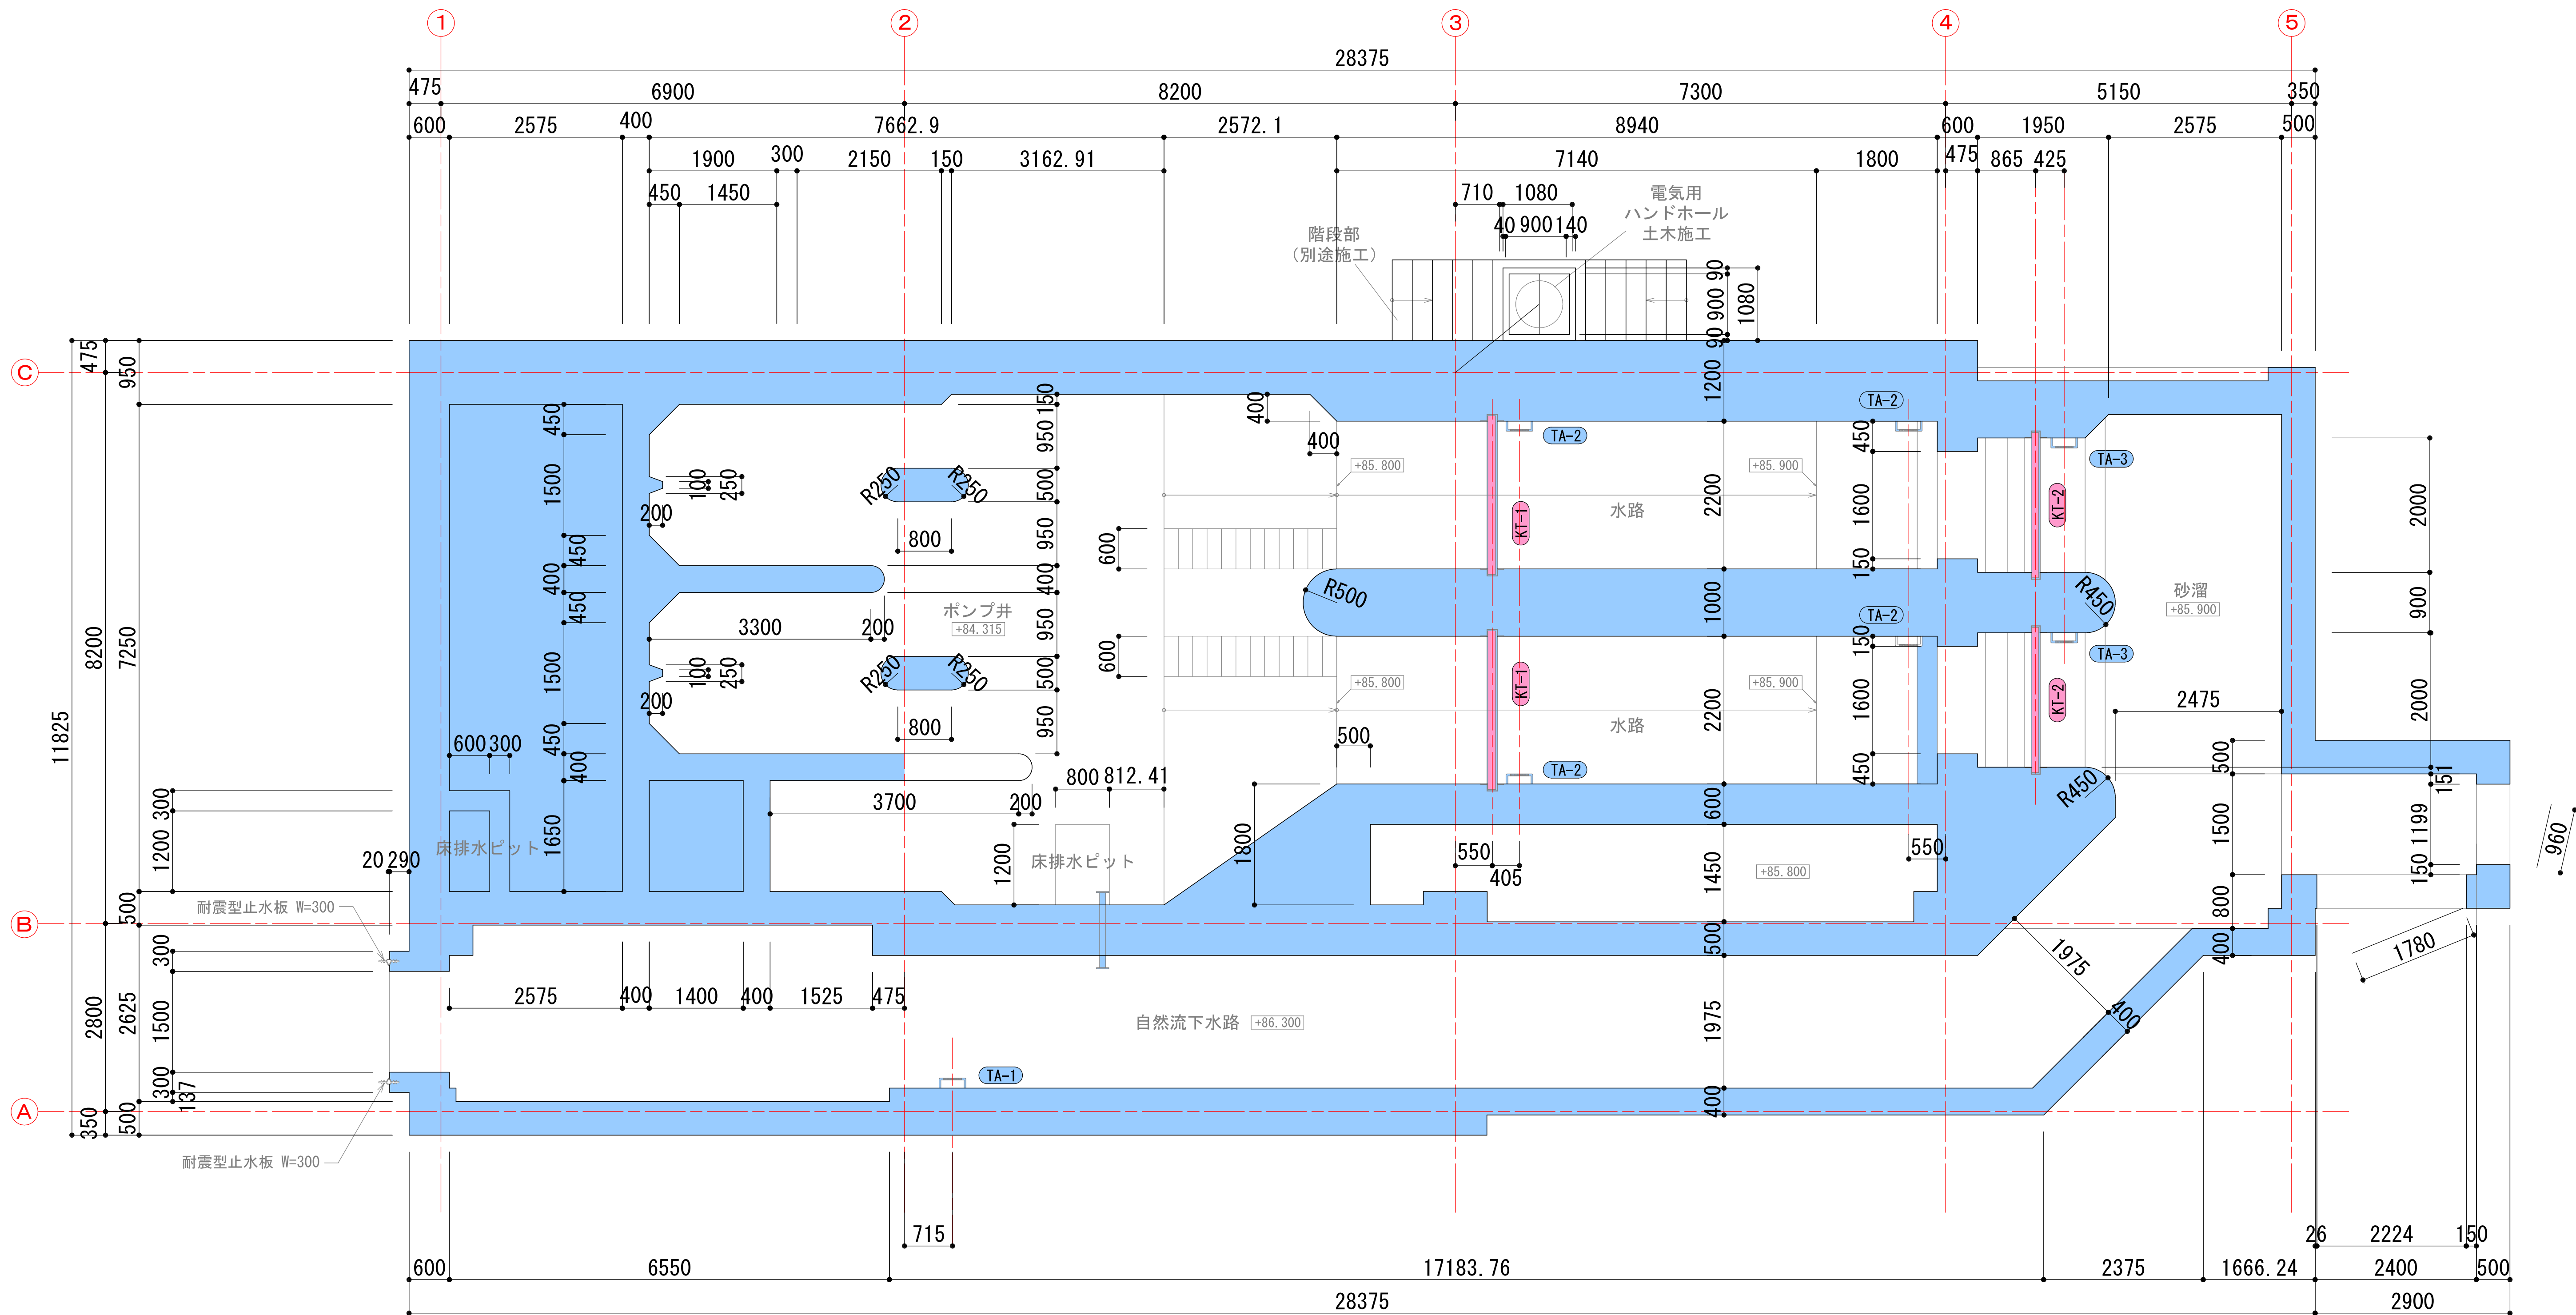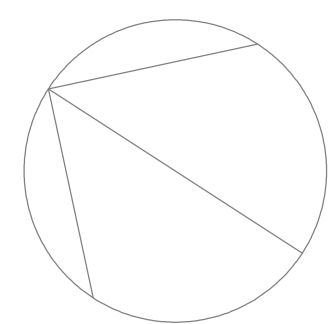

凡 例			工事区分	
符 号	名 称	備 考	建築	土木
(KT-1)	合成木材製角落し及び受枠 (呼称100)	タイプA	※	○
(KT-2)	合成木材製角落し及び受枠 (呼称120)	タイプB	※	○
(TA-)	足掛金物 W=400 ポリプロピレン防錆被覆			○
	躯体工事は土木工事とする			○



※合成木材製角落しの材料支給は建築工事による

中日本建設コンサルタント株式会社
一級建築士事務所 愛知県知事登録 (いー3) 第2633号
一級建築士 (大臣) 登録第185246号
館林 正三



施工年度	令和4年度	工事番号	4魚建第1号
工事名	四日町排水ポンプ場建築・建築機械設備工事		
処理区分名		排水区分	四日町第1排水区
施工箇所	魚沼市 四日町 地内		
図面名称	ポンプ井平面詳細図		
縮尺	1/50	図面番号	D-29
図 長	図 高	図 深	図 測
魚沼市産業経済部建設課			



1 階平面詳細図 S=1:50

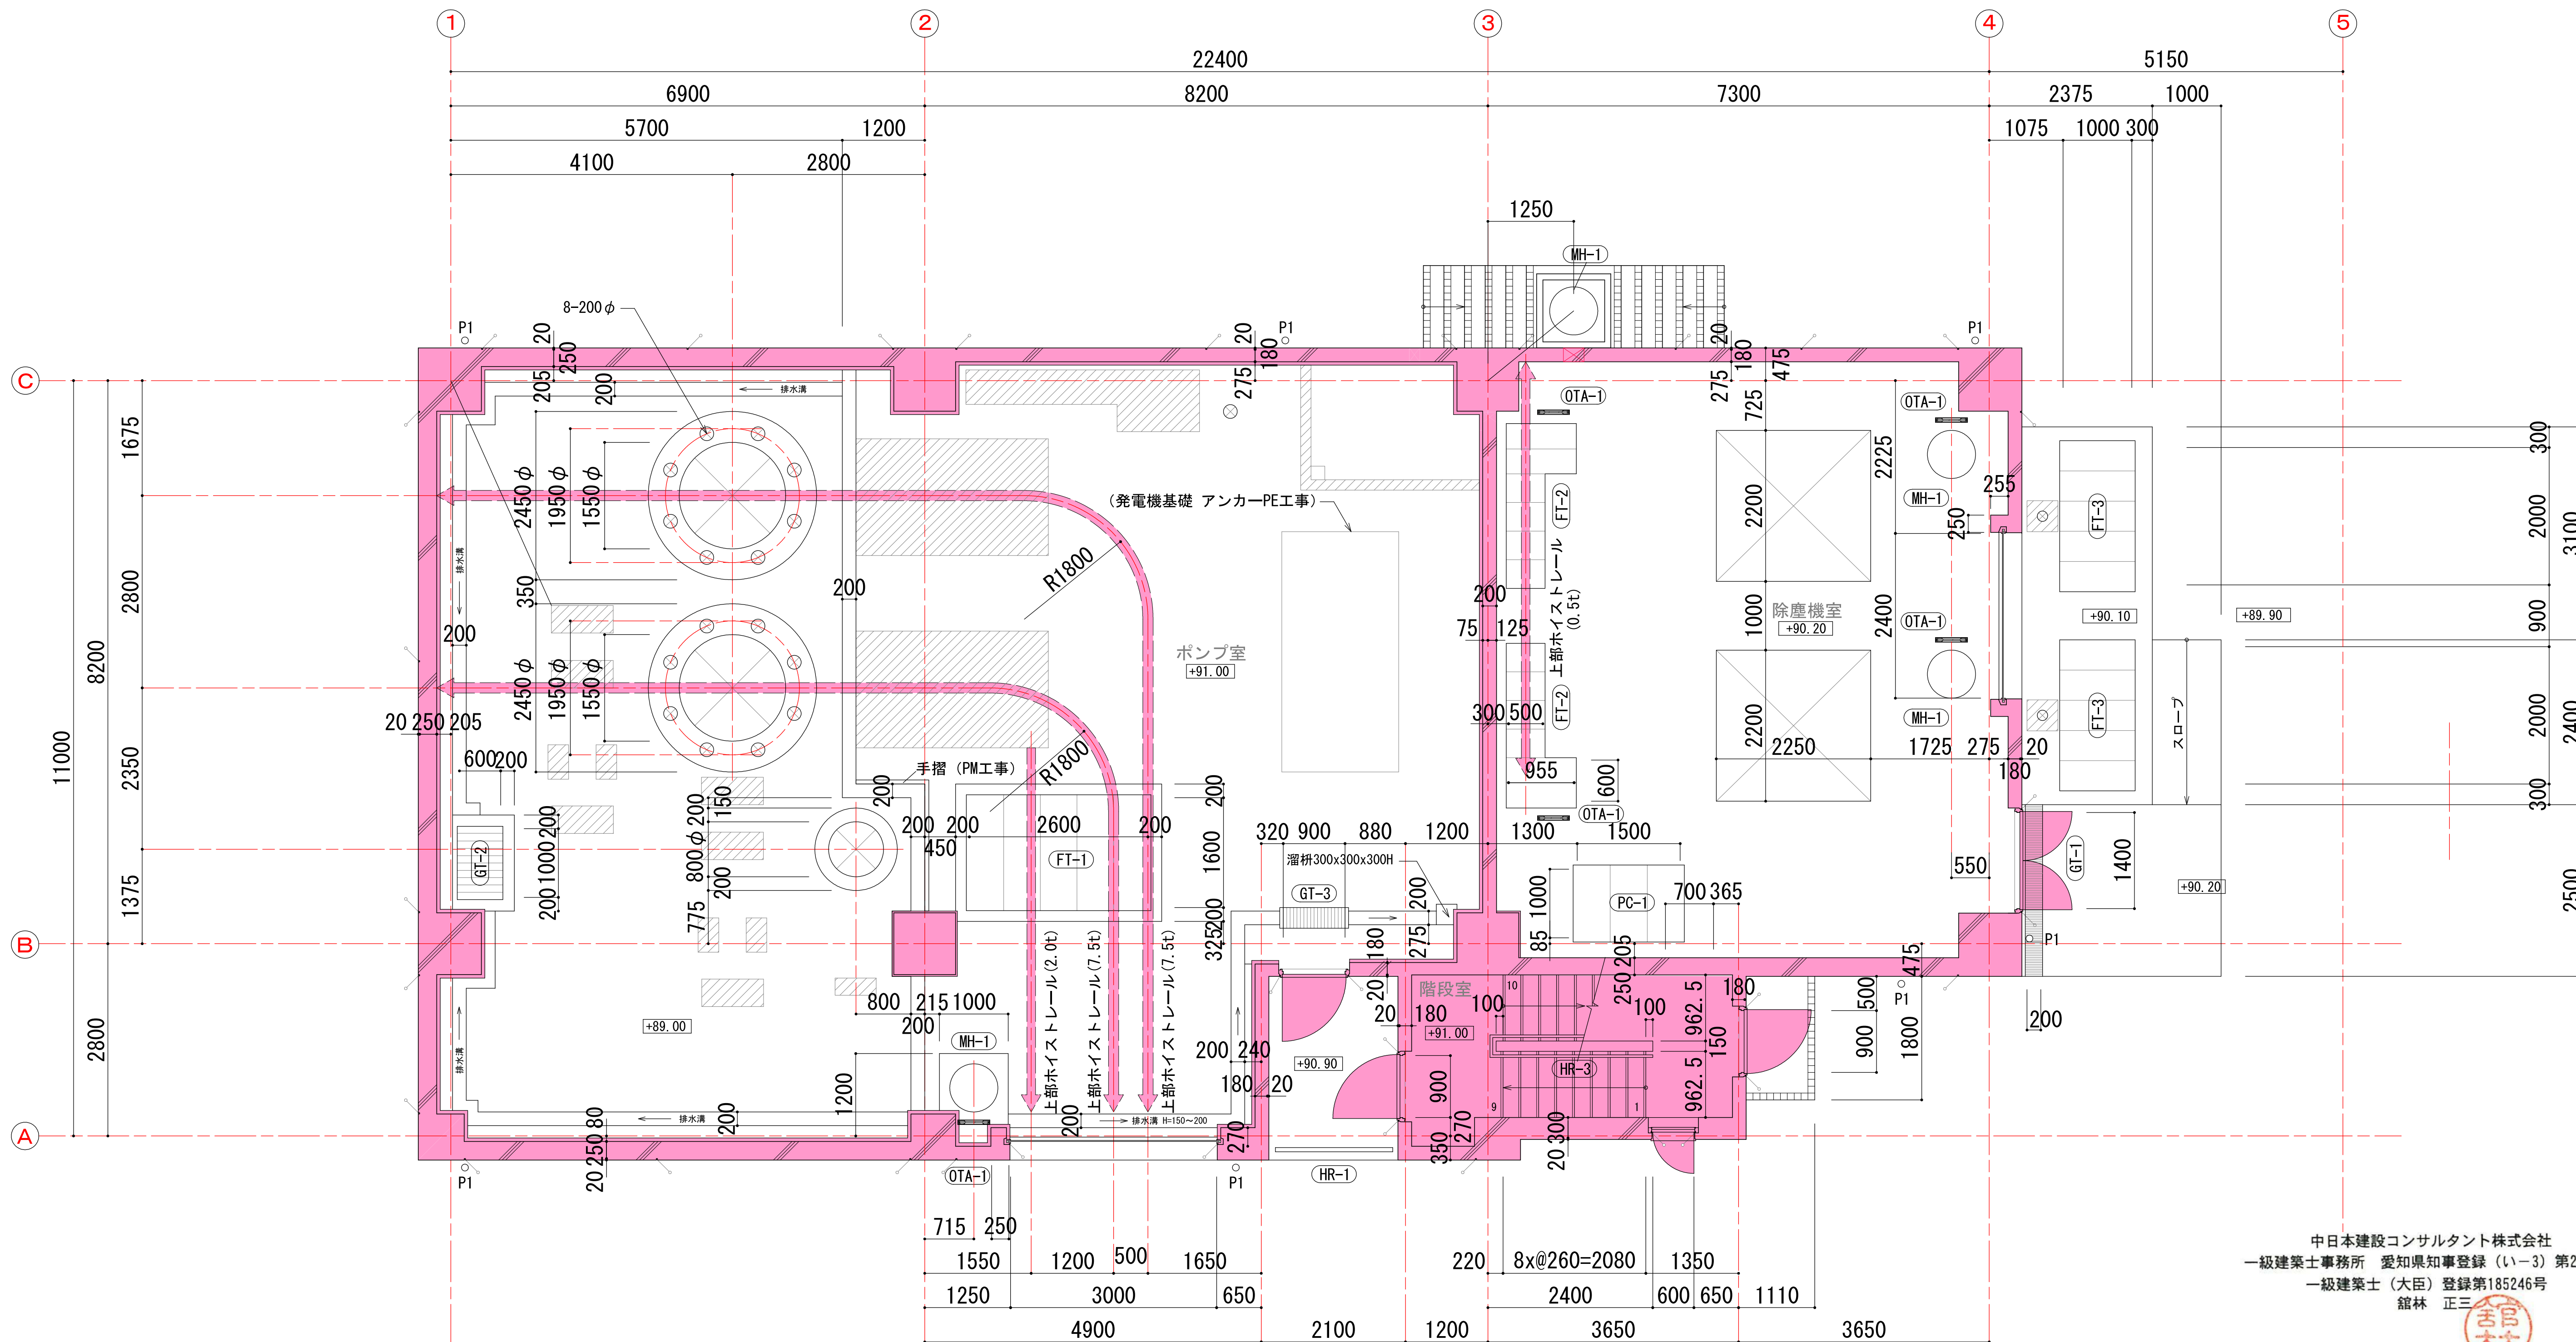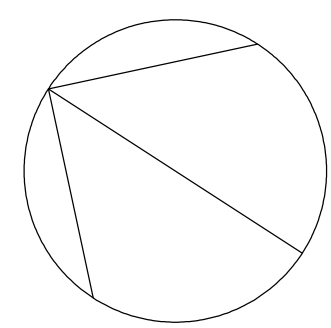

中日本建設コンサルタント株式会社
一級建築士事務所 愛知県知事登録 (いー3) 第2633号
一級建築士 (大臣) 登録第185246号
館林 正三

凡 例			工事区分			凡 例			工事区分		
符 号	名 称	備 考	建築	土木	機械	符 号	名 称	備 考	建築	土木	符 号
(FT-)	合成木材製蓋 (単板蓋タイプ)					(HR-3)	壁付き手摺 (ステンレス製)				
(GT-1)	グレーンゲ 蓋及び受枠 W=200 歩行用	鋼製				(MH-1)	鋼製マンホール蓋600φ				
(GT-2)	グレーンゲ 蓋及び受枠 H=25	枠のみ土木 蓋は機械				(OTA-1)	落とし込み取手				
(GT-3)	グレーンゲ 蓋及び受枠 W=200 歩行用	鋼製				○-P1	たてどい 125A ステンレス製				
(PC-1)	コンクリート製蓋										
(HR-1)	アルミ製手摺 (固定式) H=1100										

施工年度	令和4年度	工事 番号	4魚建第1号
工事名	四日町排水ポンプ場建築・建築機械設備工事		
処理区分名		排水区分	四日町第1排水区
施工箇所	魚沼市 四日町 地内		
図面名称	1 階平面詳細図		
縮尺	1/50	図面番号	D-30
課長	係長	審査	図面
設計	測量		
魚沼市産業経済部建設課			

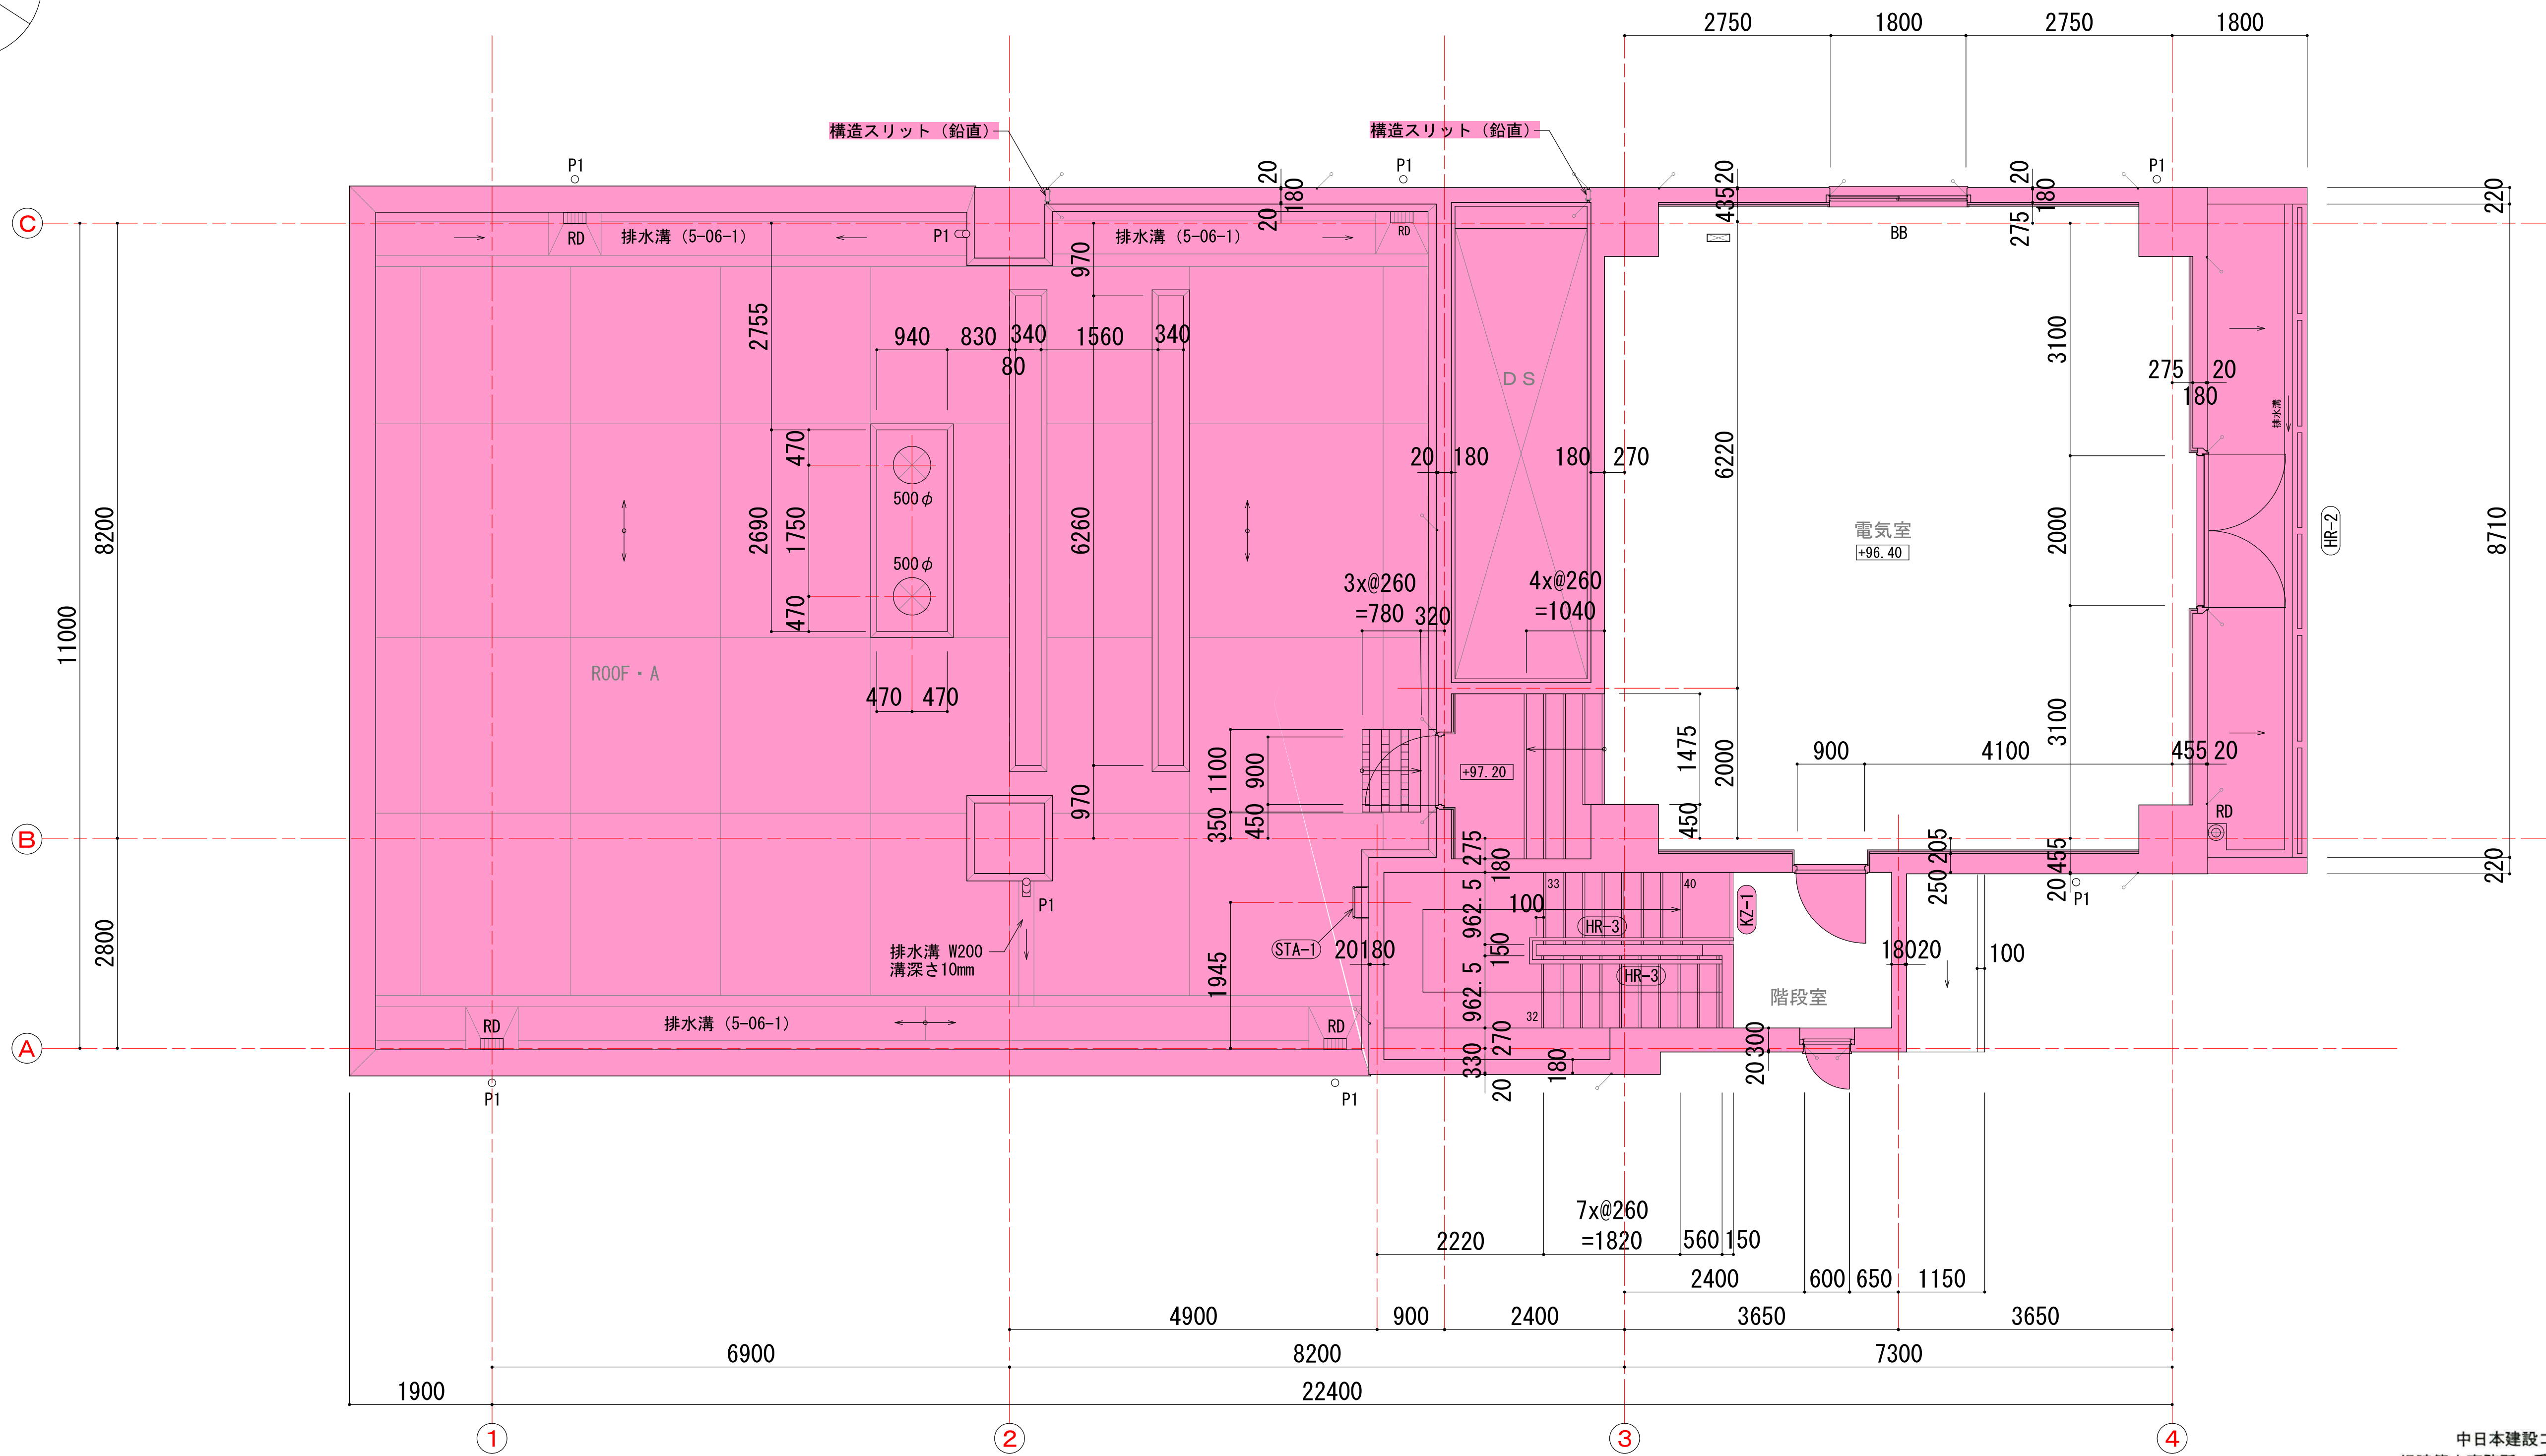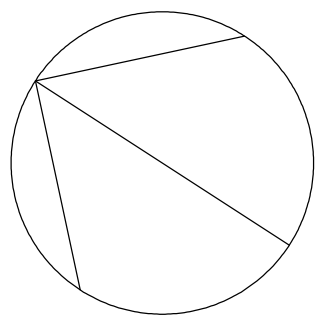

2 階平面詳細図 1:50

凡 例		
符 号	名 称	備 考
HR-2	アルミ製手摺（取外し式）H=1100	
HR-3	壁付き手摺（ステンレス製）	
STA-1	ステンレスタラップ	
KZ-1	ステンレスくつずり	
○ P1	たてどい 125A ステンレス製	
BB	ブラインド及びブラインドボックス	
⊗ RD	ルーフトレン 125φ ステンレス製	
⊠ ⊙	床開口を示す。	

中日本建設コンサルタント株式会社
一級建築士事務所 愛知県知事登録（いー3）第2633号
一級建築士（大臣）登録第185246号
館林 正三



施工年度	令和4年度	工事番号	4魚建第1号
工事名	四日町排水ポンプ場建築・建築機械設備工事		
処理区分名		排水区分	四日町第1排水区
施工箇所	魚沼市 四日町 地内		
図面名称	2 階平面詳細図		
縮尺	1/50	図面番号	D-31
課長	係長	審査	図面設計
魚沼市産業経済部建設課			

D-1

屋上パラペット詳細図

1/10

(5-01-7)

D-2

屋上パラペット壁取合い詳細図

1/10

(5-01-6)

D-3

ブラインドボックス詳細図

1/5

【仕様】
1) 材質：アルミ製押出し型材 表面処理：B-1種
2) ビス：SUS304 リベット：アルミ製
3) ブラケット：亜鉛メッキ仕上
4) ブラインド：横型アルミ製ブラインド

D-4

壁付手すり詳細図

HR-3

1/5

取付場所	形状	延長	備考
階段室	斜め部		
	水平部		

D-5

屋上ルーフトレン及びたてどい廻り詳細図

1/10

ステンレス製たてどい125A

D-6

上がりかまち・床見切詳細図

1/10

階段室床見切

D-7

構造スリット参考詳細図

1/5

垂直・水平共防火区画対応品とする。

(2通り側垂直スリット W=25)

(3通り側垂直スリット W=25)

(水平スリット W=25)

中日本建設コンサルタント株式会社

一級建築士事務所 愛知県知事登録 (いー3) 第2633号

一級建築士 (大臣) 登録第185246号

館林 正三


施工年度	令和4年度	工事番号	4魚建第1号
工事名	四日町排水ポンプ場建築・建築機械設備工事		
処理区分名	排水区分	四日町第1排水区	
施工箇所	魚沼市 四日町 地内		
図面名称	部分詳細図 (1)		
縮尺	図面番号		D-32
設計	監理	調査	測量

魚沼市産業経済部建設課


注記

1) 直登延長が7mを超えた場合に3m以上の部分に、安全ガードは設ける。

2) ステンレス丸鋼と平鋼の取合いは全周すみ肉溶接とする。

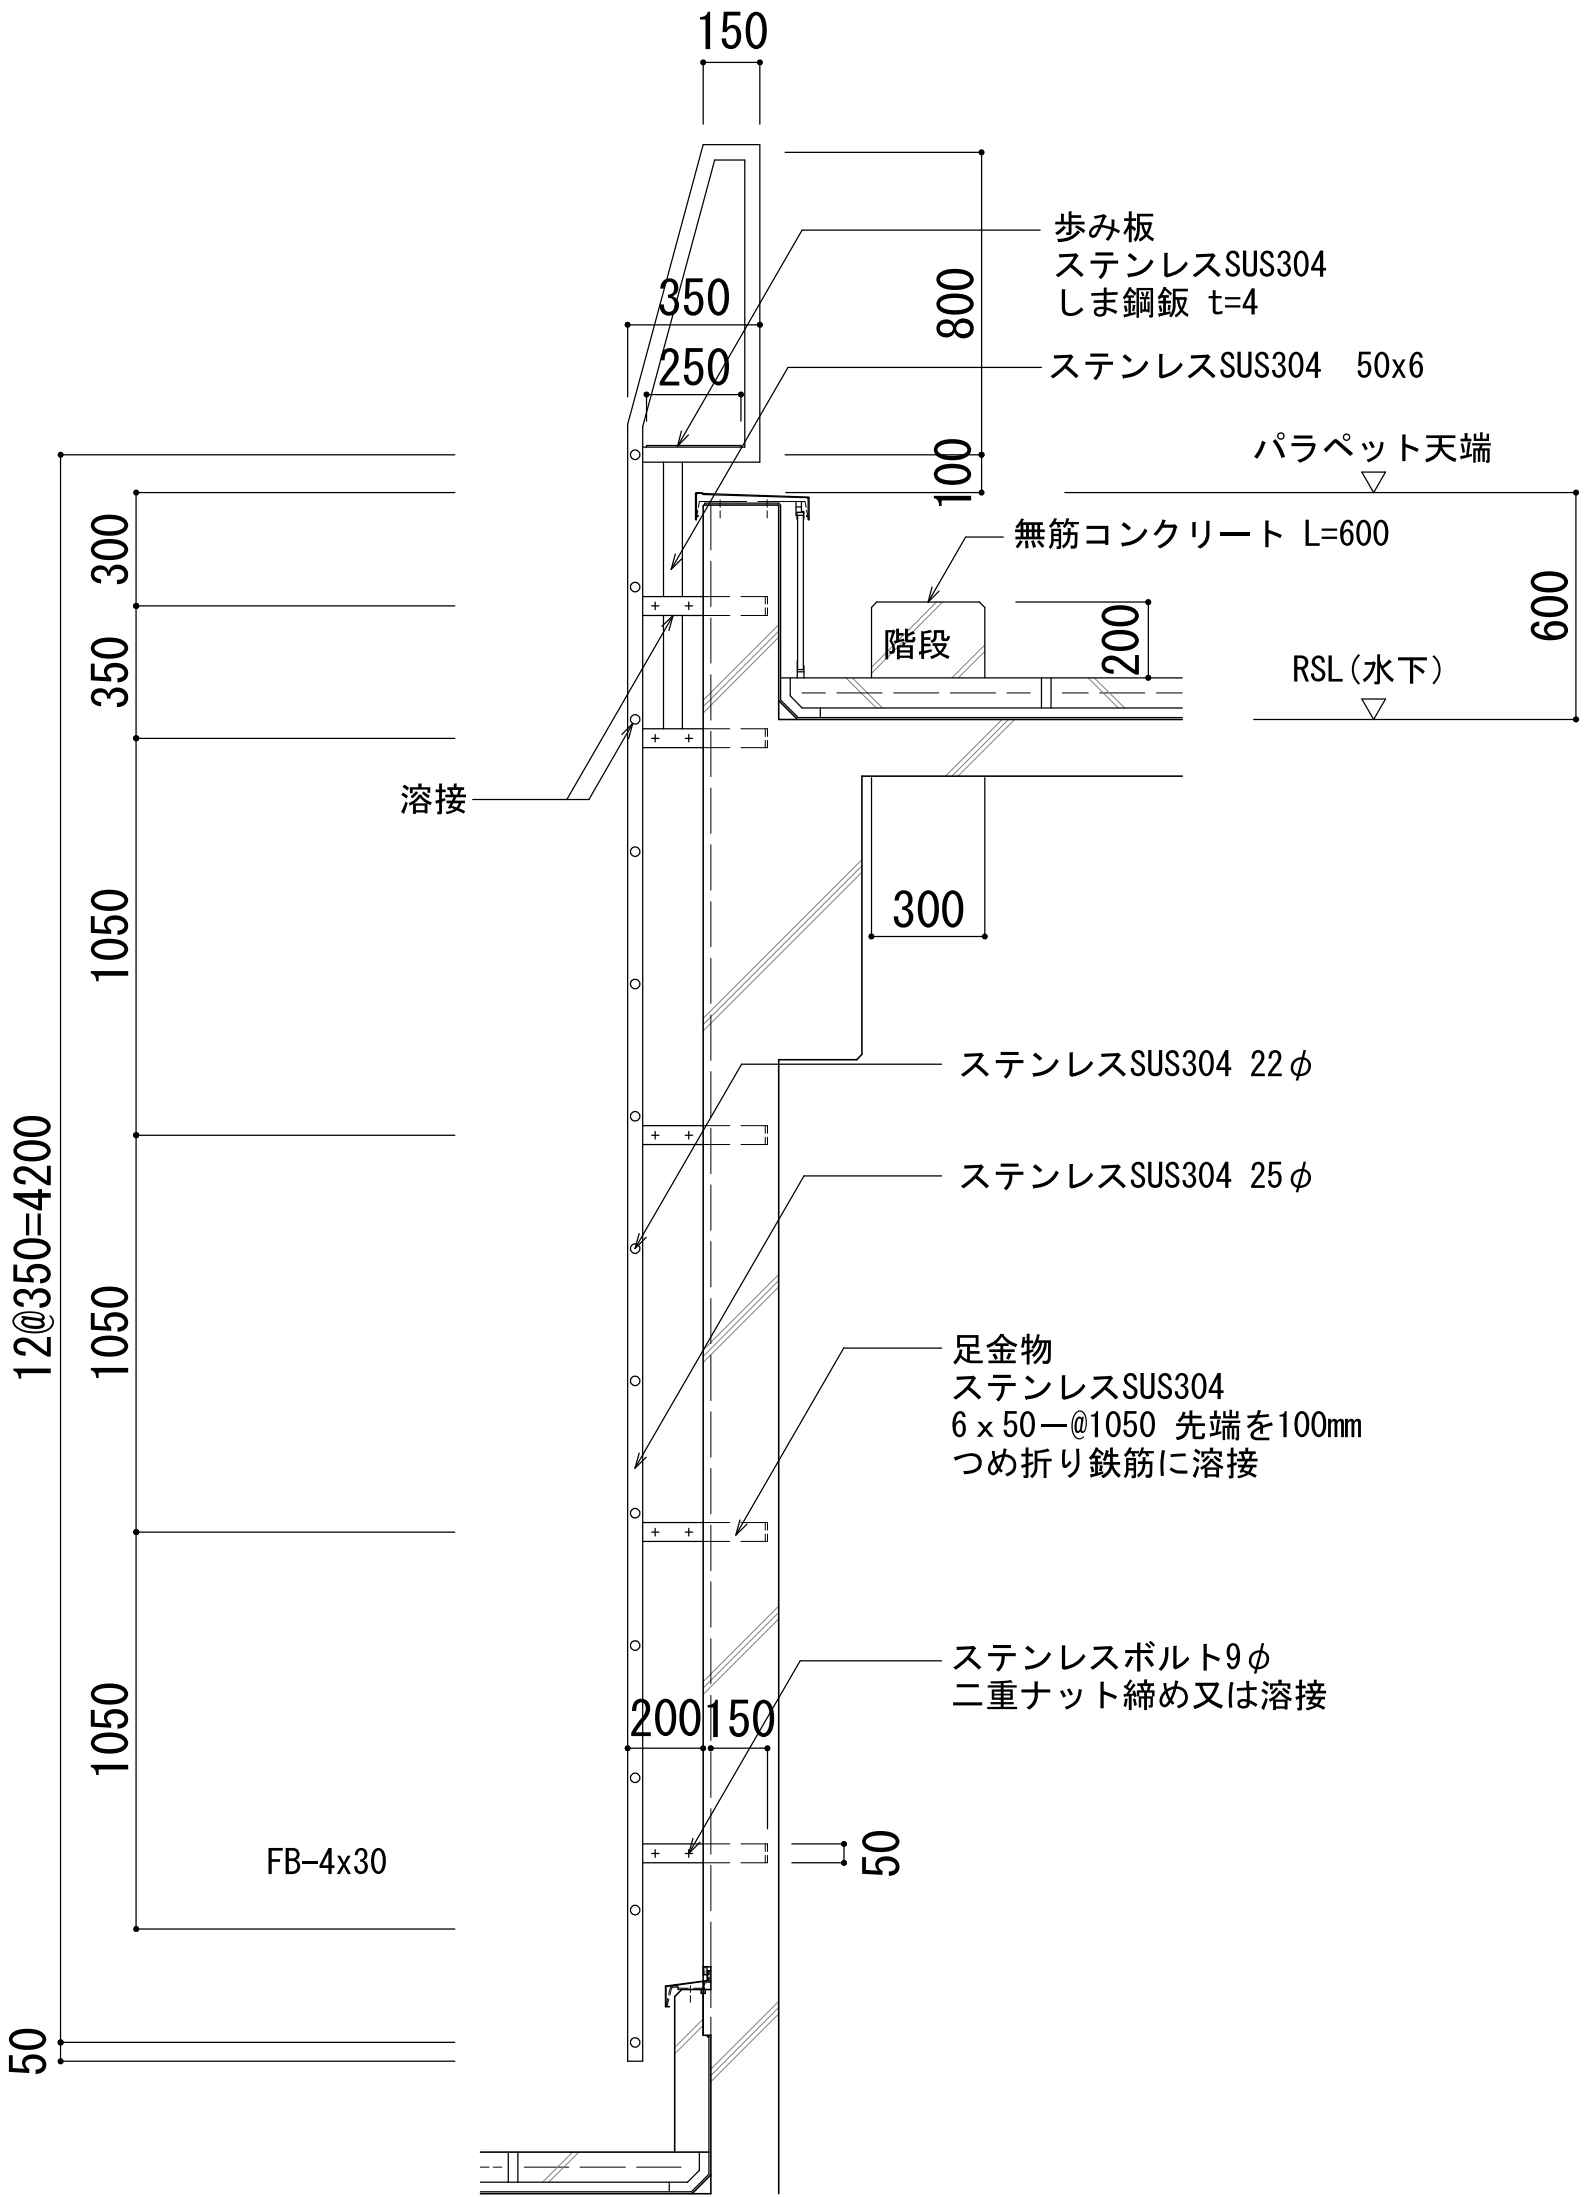

(断面図)

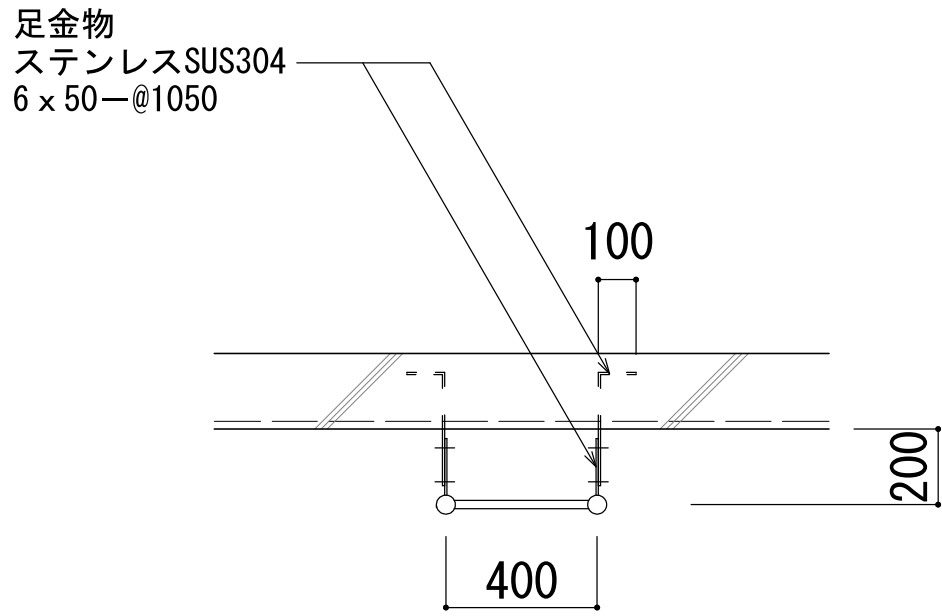

(平面図)

中日本建設コンサルタント株式会社
一級建築士事務所 愛知県知事登録 (い-3) 第2633号
一級建築士 (大臣) 登録第185246号
館林 正三



施工年度	令和4年度	工事番号	4魚建第1号
工事名	四日町排水ポンプ場建築・建築機械設備工事		
処理区分名		排水区分	四日町第1排水区
施工箇所	魚沼市 四日町 地内		
図面名称	部分詳細図 (2)		
縮尺		図面番号	D-33
課長	係長	審査	設計
魚沼市産業経済部建設課			





特記事項

- 1) 蓋の型式：簡易防水型、簡易防臭型
- 2) 有効内径：φ600
- 3) 蓋のロック機能の有無：ロックなし

注記

- ## 設計注意事項

-
- (転落防止梯子付き丸枠タイプ)
- (梯子付き丸枠タイプ)
- 転落防止安全梯子: SUS304
- タラップ把手: SUS304
- 270
4
262
4
- 蓋: 鋳鉄製、樹脂計塗装
- 枠: 鋳鉄製、樹脂計塗装
- 転落防止安全梯子: SUS304
- 600
- 387
- 50
39
38.64
102
- 600
- 後施工アンカー: SUS304
- 受け金具: 鋳鉄製
(樹脂系塗装処理)
- タラップ把手: SUS304
- 丁番: 鋳鉄製、樹脂計塗装

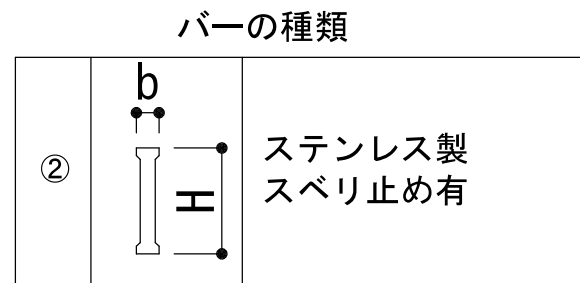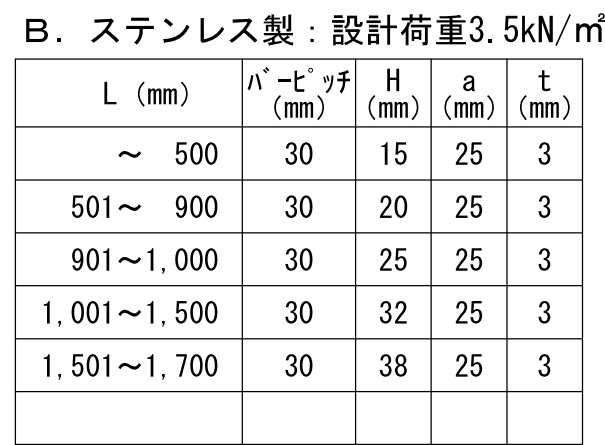

仕 様

- ## 設計注意事項

- 中日本建設コンサルタント株式会社
一級建築士事務所 愛知県知事登録 (い-3) 第2633号
一級建築士 (大臣) 登録第185246号
舘林 正三

施工年度		令和4年度		工事番号		4号建第1号	
工事名		四日町排水ポンプ場建築・建築機械設備工事					
処理区分名			排水区分		四日町第1排水区		
施工箇所		魚沼市 四日町 地内					
図面名称		部分詳細図（3）					
縮尺		図面番号				D-34	
課長	係長	審査	課長	設計	測量		

魚沼市産業経済部建設課

- 材料
- 1) 材種はJISH4100によるA6063S-T5またはA6063-T6またはA6061S-T6とし押し形材を使用する。
- 2) 設計条件
- | 部材名 | 荷重方向 | 設計荷重 | |
|-----|------|------|---|
| 笠木 | 水平方向 | 設計耐力 | 1.5kN/m |
| | | たわみ量 | 500N/mで1/500以下かつ5mm以下
局部荷重500Nで1/100以下 |
| | 垂直方向 | 設計耐力 | 1.0kN/m |
| | | たわみ量 | 500N/mで1/500以下かつ5mm以下
局部荷重500Nで1/100以下 |
| 支柱 | 水平方向 | 設計耐力 | 2.7kNまたは3.0kN |
| | | たわみ量 | 局部荷重500Nで1/100以下 |
- 3) 表面処理は、公共建築工事標準仕様書（建築工事編）14.2.1表のB-1種とする。
- 4) 支柱、笠木、控柱には補強材は使用しない。その他の部位に使用する補強材はJIS G3101によるSS400とし亜鉛めっきはJIS H8610の5級（クロメート被覆は、JIS H8625のCM2C）以上とする。
- 5) 小ネジの類はステンレス（SUS304、SUS305J1またはSUSXM7）とする。

取付・その他

1) 形状


	支柱間隔	笠木	バラストー 中心間隔	高さ	下部の すき間	控柱
廊下・バルコニー	1800 又は2000	—	@150	1,100	100	—
部材厚	3mm以上	3mm以上	—	—	—	3mm以上

単位 (mm)



- 2) 現場取付作業以外の組立などは工場製作とする。伸縮目地は必要に応じて設ける。
- 3) 切断面の処置はバリ等を適切な方法で除去する。端部の小口は同材にてふたをして仕上げる。
- 4) 設計耐力及びたわみ量は、工場にて試験を行い監督職員に報告する。なお、公的試験場の試験成績書をもって、これに代える事が出来る。

- 特記事項
- 1) Wを（階段 1,500 内外 その他 1,800～2,000）とする。
- 2) 継手部、コーナー等は小口の面取りなど、安全対策を行う事。
- 3) 柱脚定着方法は、固定式埋込タイプを標準とするが、床との取合いにより定着長さ200mmの確保が困難な場合はベースアングルタイプとする。
- 4) 控柱の形状、アンカーはメーカー仕様とする。
- 5) ベースポストの仕様は、製造メーカー仕様によるものとし、設計耐力を満足するものとする。

－ 1. アルミニウム製手すり（固定式）（HR-1）

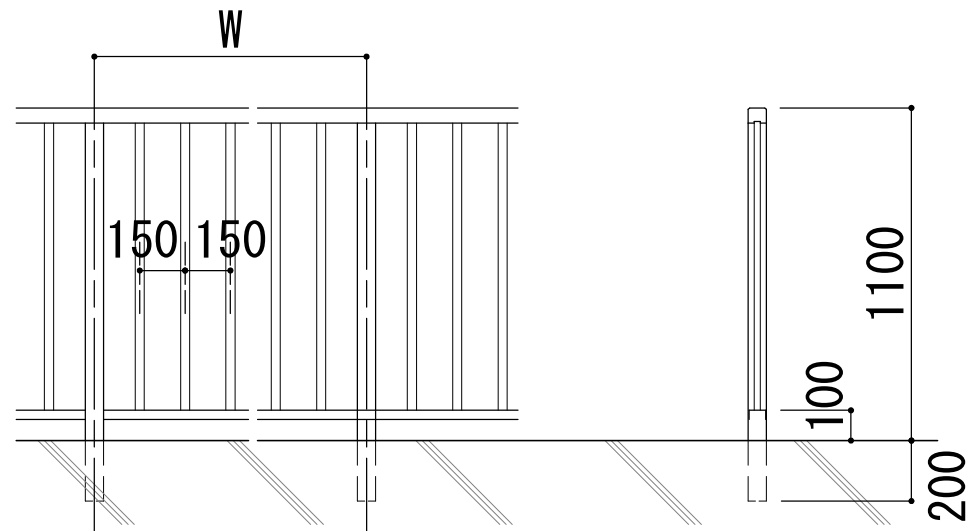


－ 2. アルミニウム製手すり（取外し式）（HR-2）

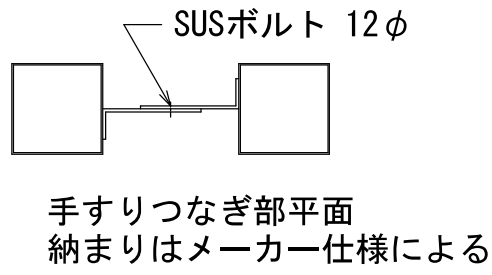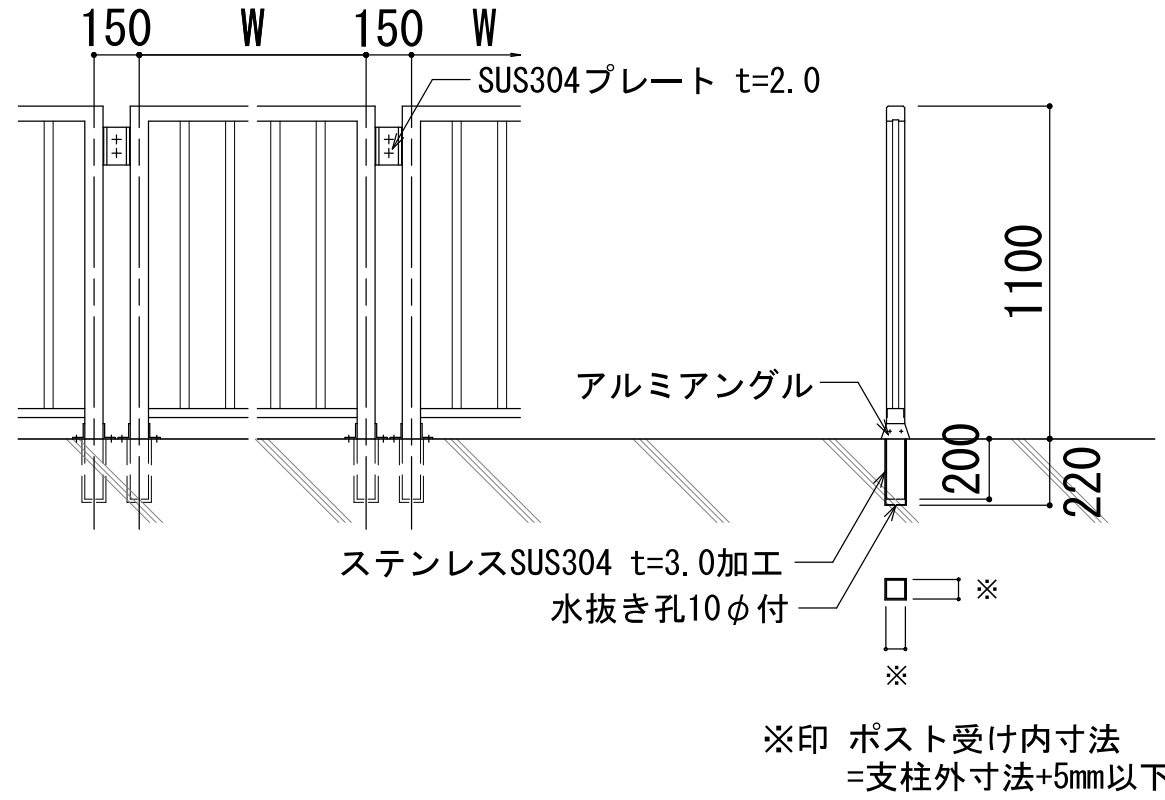


柱脚固定式

(1) 埋込タイプ

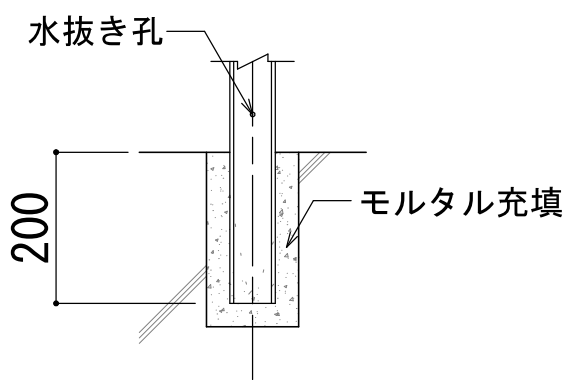


(2) ベースアングルタイプ

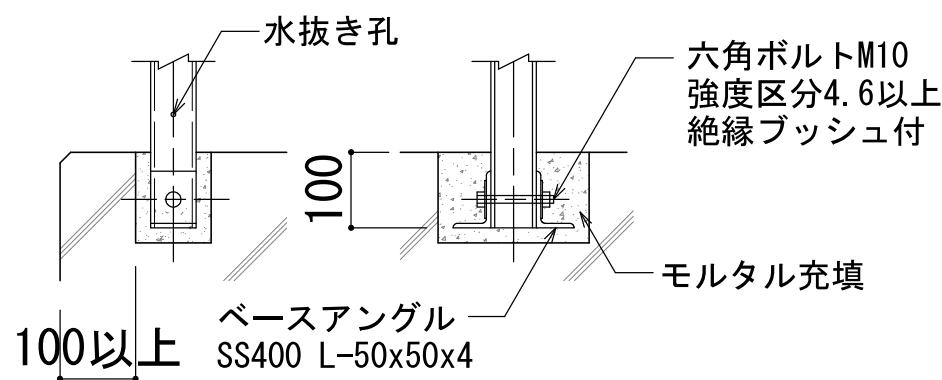


柱脚取外式

(1) ポスト受けタイプ

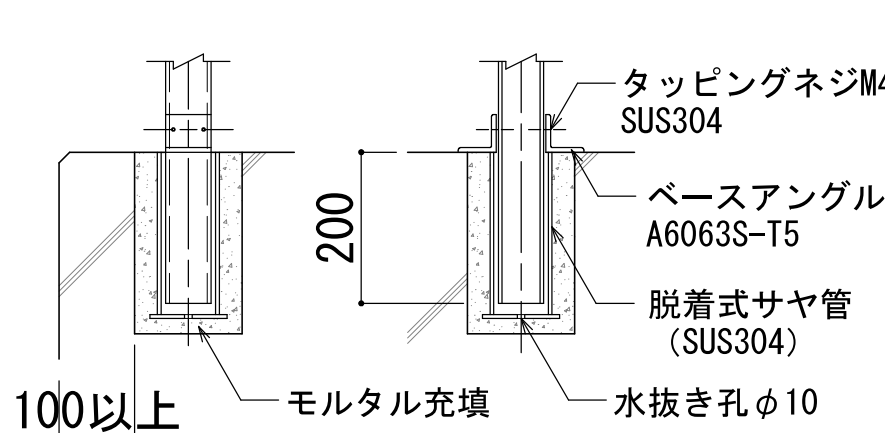


(2) ベースポストタイプ

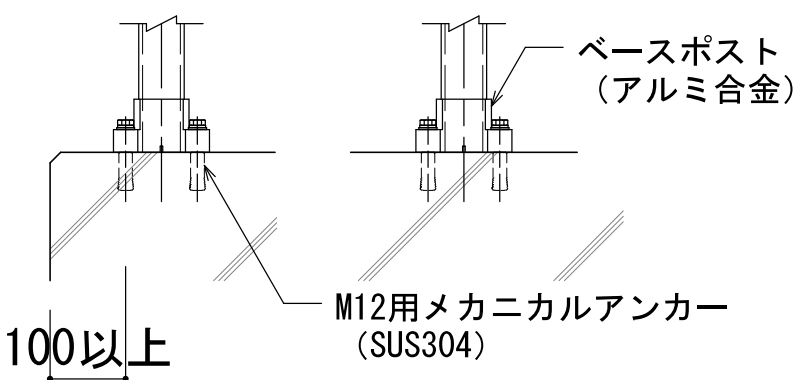

D-12 手掛り（落込み式）詳細図（OAT-1）



1/10

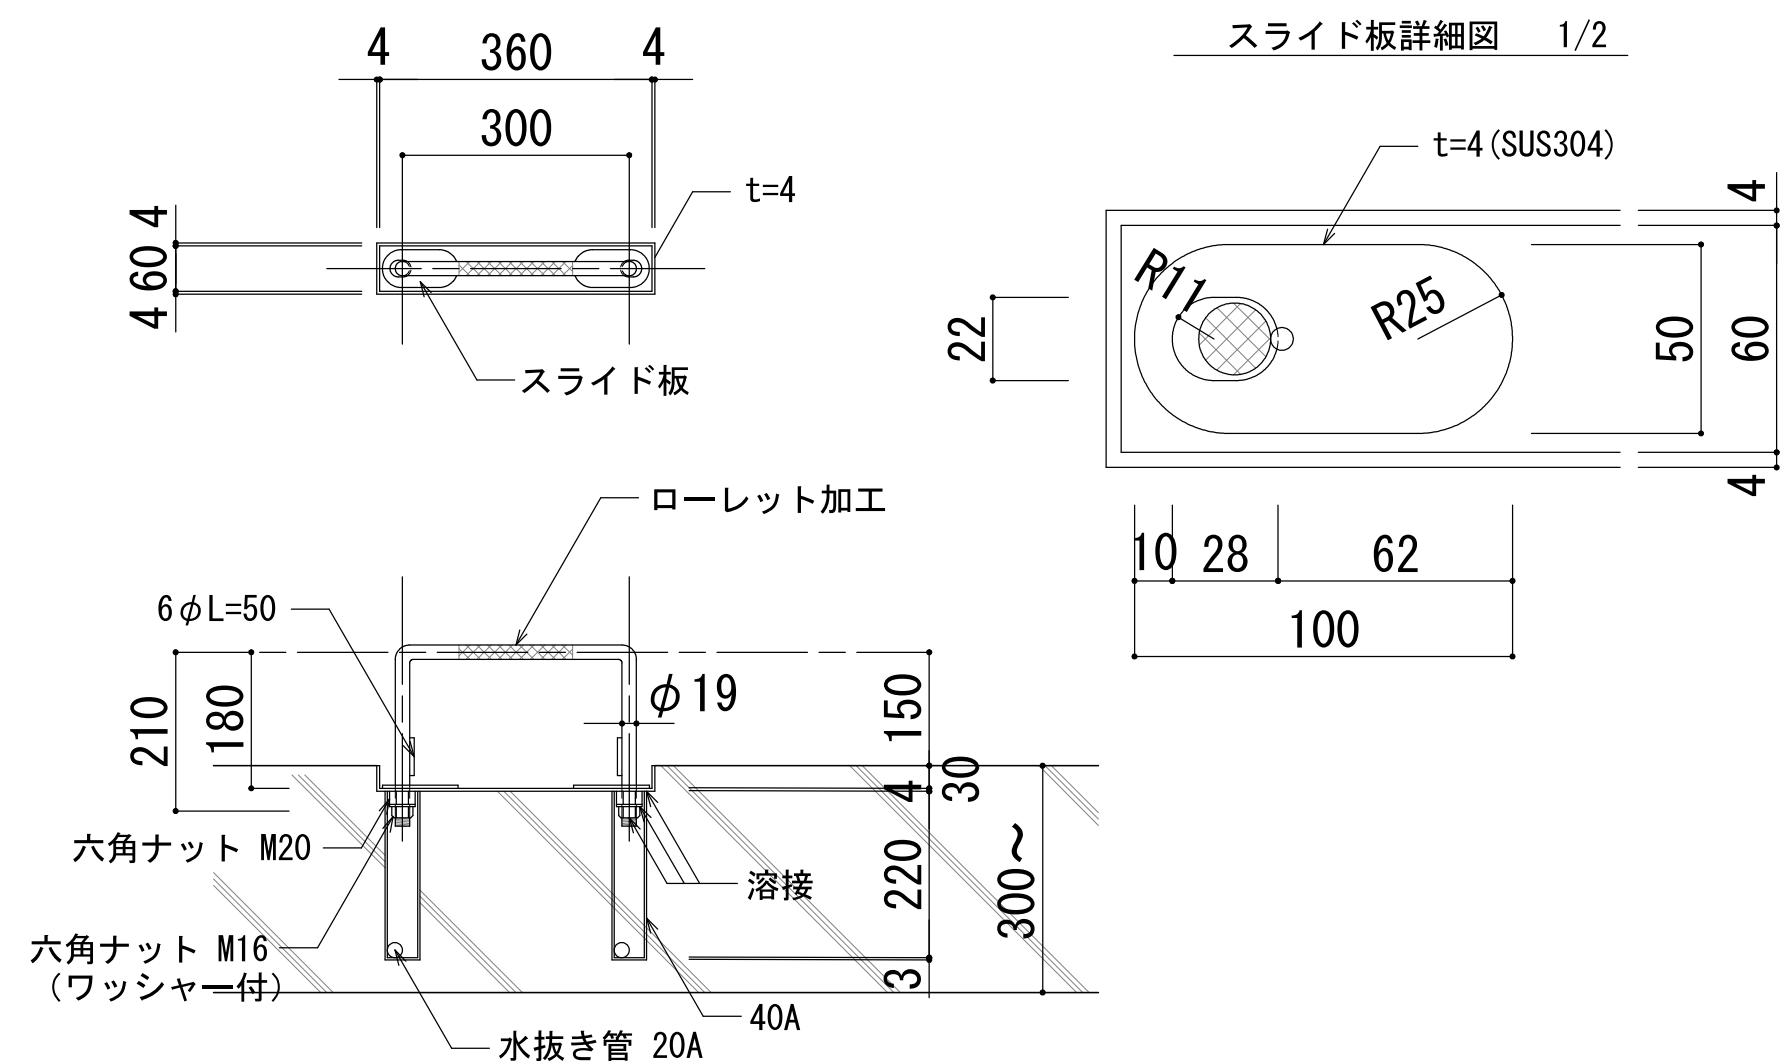

- 注記
- 1) 材料は、全てSUS304を用いる。
- 2) 水抜き管は、水路又は池側へ設ける。

D-13 タラップ（足掛金物）詳細図

1/5

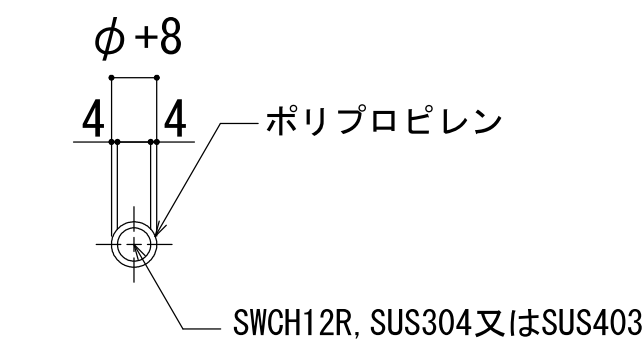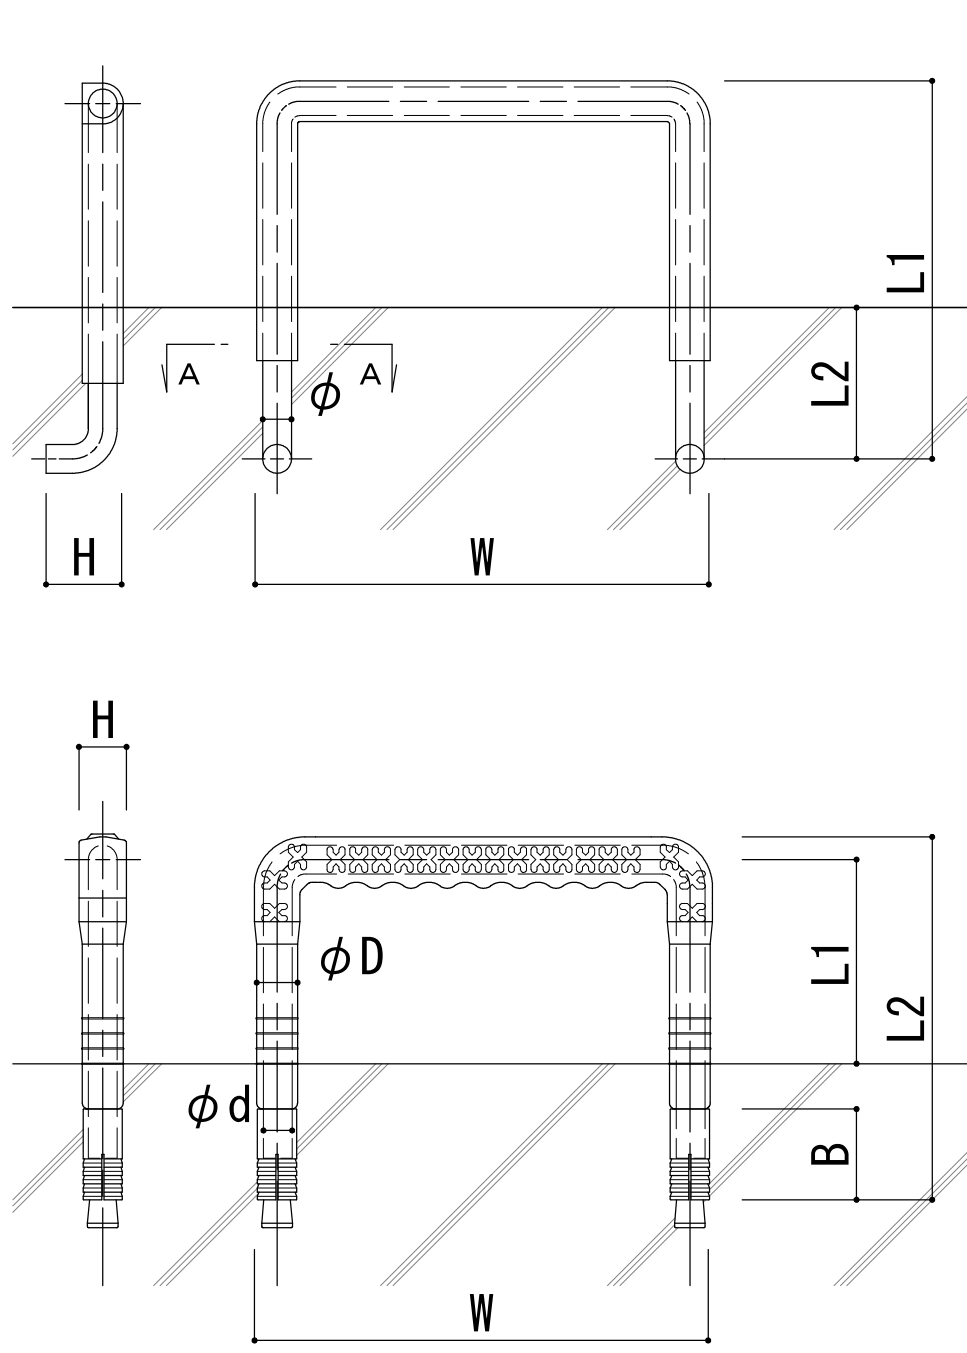


先付けタイプ形状寸法表（H-15-1）

品種	W2	L1	L2	H	φ
ポリプロピレン	・ 300	250	100	50	19
	○ 400	300	150	50	22

後付けタイプ形状寸法表

品種	W	L1	L2	B	H	φd	φD
樹脂被覆	・ 303	135	240	60	19	27	31.5
	○ 400	135	240	60	19	27	31.5

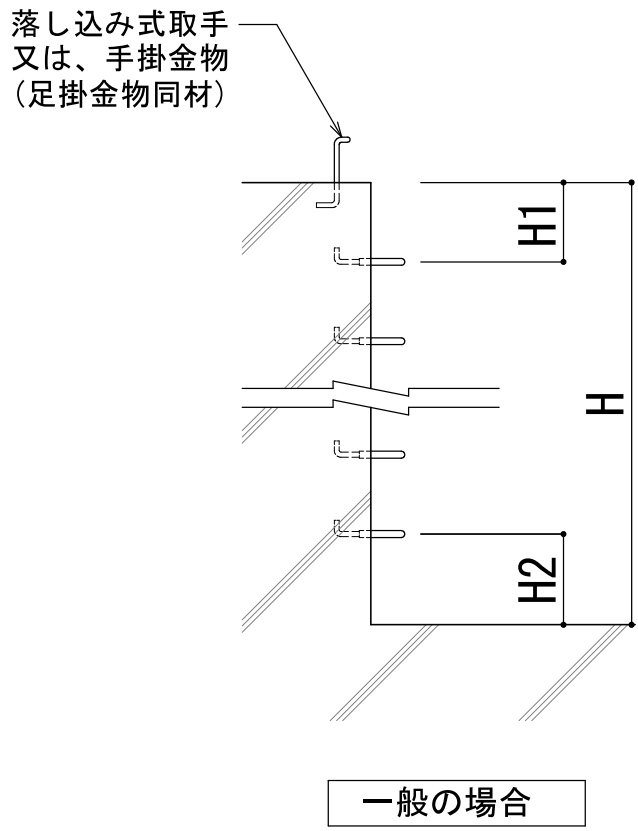


- 注記
- 1) ポリプロピレン製の形状寸法は製造メーカーの仕様による。
- 2) 芯材の材質は、SWCH12R、SUS304又はSUS403とする。
- 3) 壁に100mm以上埋め込む。
- 4) -1の足掛り部のすべり止め加工は150mm以上とする。
- 5) 足掛金物の取付間隔は350mmを標準とする。
- 6) 形状寸法表のうち○印の有るものを適用する
- 7) 手掛り金物として落とし込み取手を設る。尚、足掛金物が向かい合って設置される場合は1箇所のみ設ける。

中日本建設コンサルタント株式会社
一級建築士事務所 愛知県知事登録（いー3）第2633号
一級建築士（大臣）登録第185246号
館林 正三




施工年度		令和4年度		工事番号		4魚建第1号	
工事名		四日町排水ポンプ場建築・建築機械設備工事					
処理区分名			排水区分		四日町第1排水区		
施工箇所		魚沼市 四日町 地内					
図面名称		部分詳細図（4）					
縮尺				図面番号		D-35	
課長		係長		審査		設計	測量
魚沼市産業経済部建設課							


ー 1. （厚み50mm）以下（タイプA）

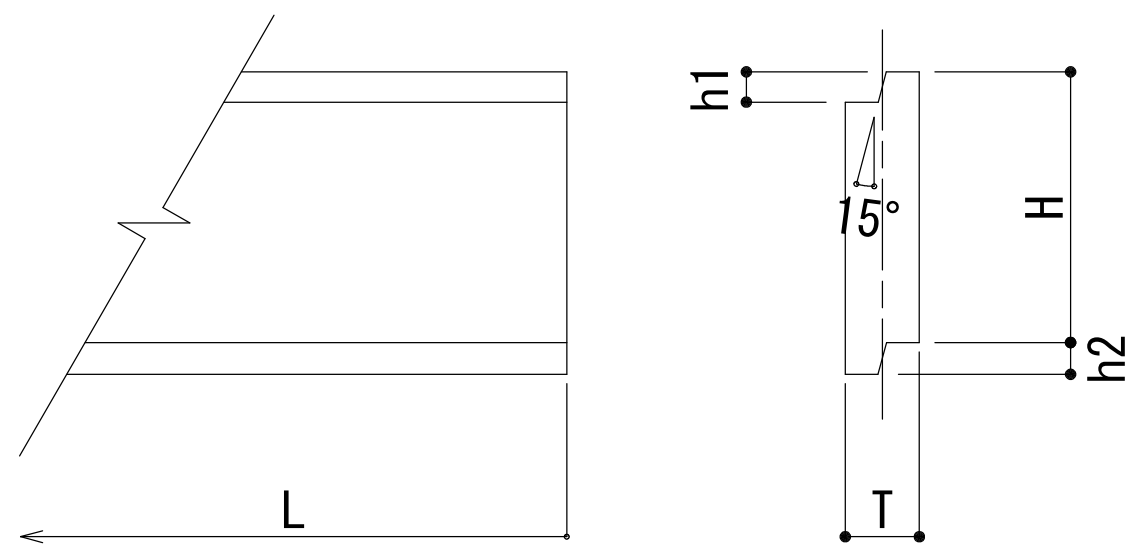


ー 2. （厚み59mm）以上（タイプB）

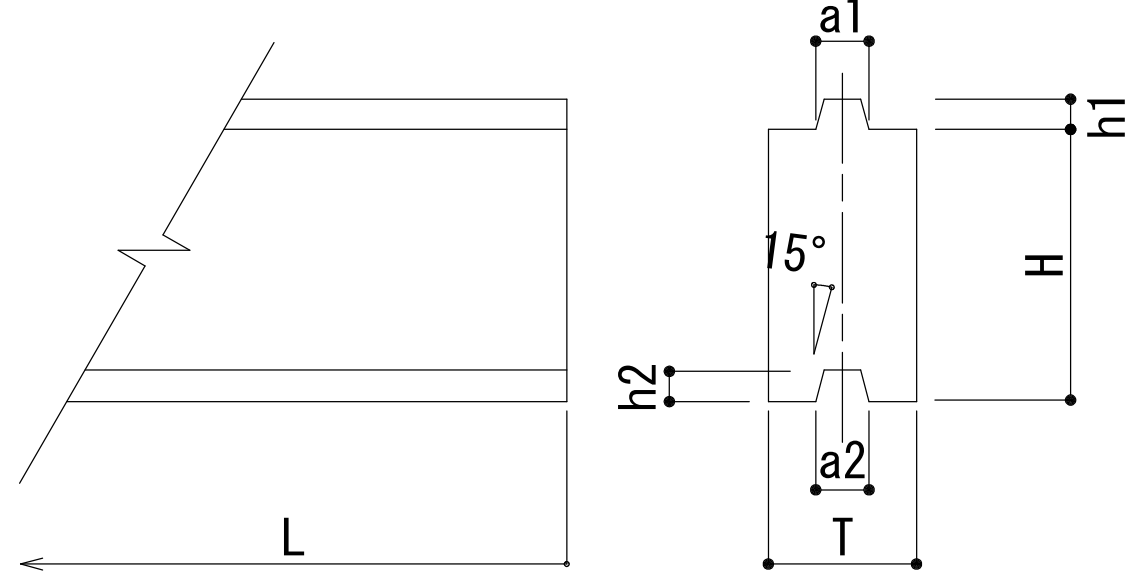


ー 3. 受枠 曲げ加工タイプ

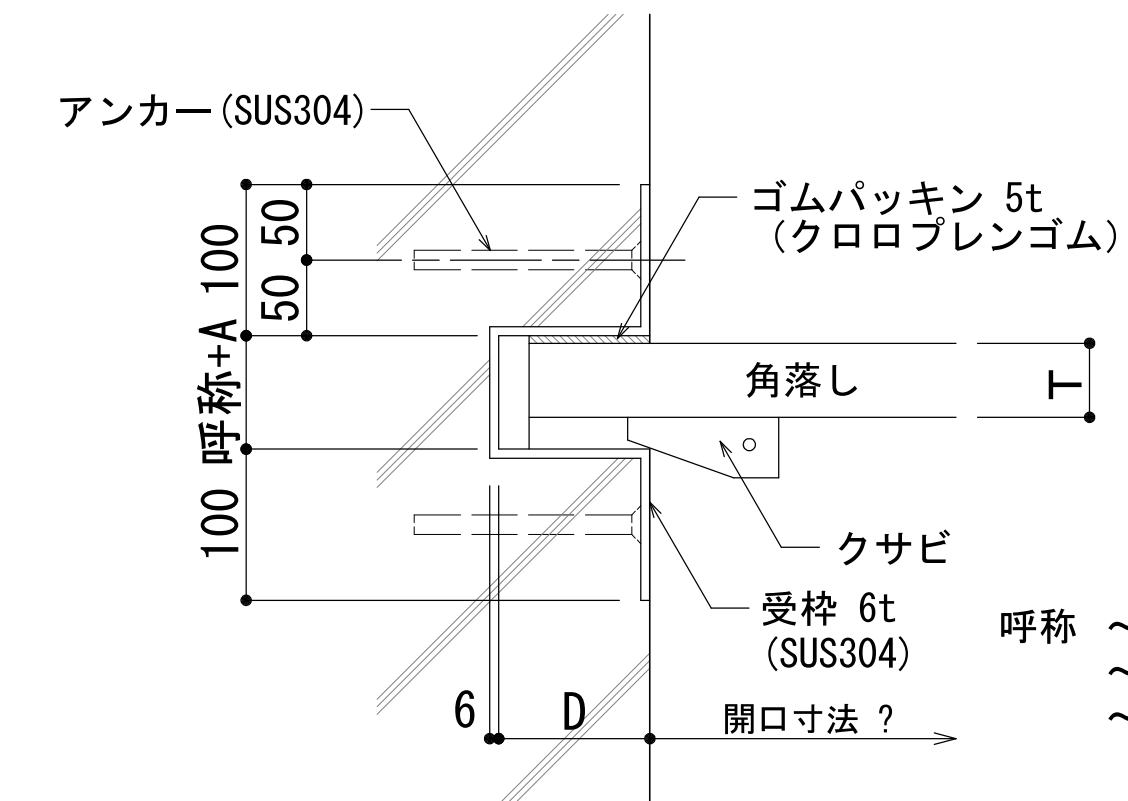

ー 4. 底部敷金物

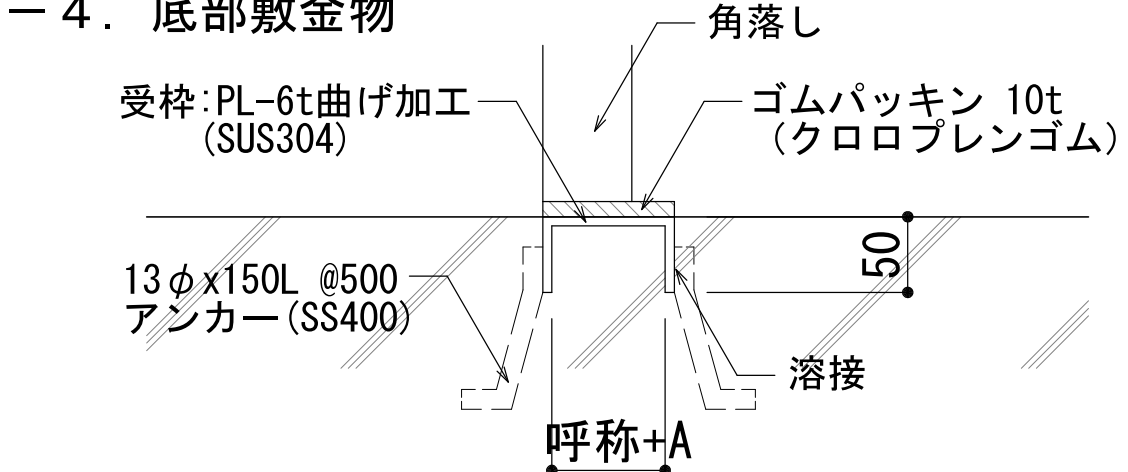

ー 7. 浮力防止用クサビ

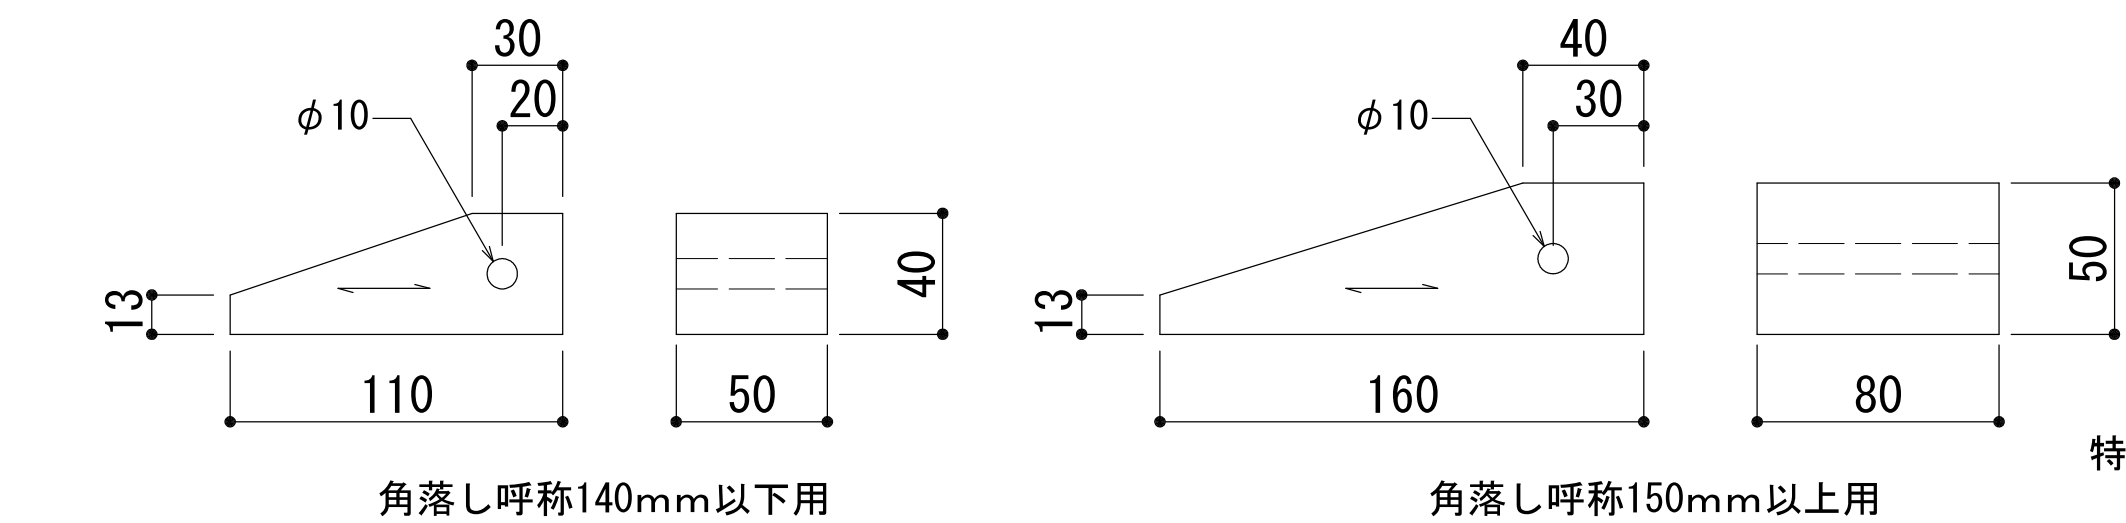


形状寸法表


タイプ	寸法	板厚	はめあい溝				有効高さ	長さ	参考質量 (kg/m ²)			受枠寸法			取手タイプ	
	呼称	T	a1	a2	h1	h2	H	L	比重 0.5	比重 0.74	比重 1.0	内幅 呼称+A	A	奥行き D	I	II
A	50	49	—	—	20	20	170-600	?+160	25.0	37.0	50.0	75	25	100	○	—
B	60	59	20	20.5	20	21	170-600		30.0	44.4	60.0	85	25	100	○	—
	70	69	25	25.5	20	21	170-600		35.0	51.8	70.0	95	25	100	○	—
	80	78	25	25.5	20	21	170-600		39.0	57.7	78.0	105	25	100	○	—
	100	98	35	35.5	20	21	170-600		49.0	72.5	98.0	125	25	100	○	○
	120	118	40	40.5	20	21	170-600	59.0	87.3	118.0	145	25	100	○	○	
	140	138	45	45.5	30	31	160-600	69.0	102.1	138.0	165	25	100	○	○	
	150	147	45	45.5	30	31	160-300	73.5	108.7	147.0	175	25	120	○	○	
	160	157	50	50.5	30	31	160-300	78.5	116.2	157.0	185	25	120	○	○	
	180	177	55	55.5	30	31	160-300	88.5	131.0	177.0	205	25	120	○	○	
200	197	65	65.5	30	31	160-300	98.5	145.8	197.0	225	25	120	○	○		
210	207	70	70.5	30	31	160-300	103.5	153.2	207.0	235	25	120	○	○		

注) 1) 合板木材を貼り合わせ接着する場合は、エポキシ系接着剤を使用する。
2) 参考質量は、金具（引き上げ用取手）の重量は含まない。
3) 製品比重は、0.5及び0.74を標準とする。（形状寸法表内の太枠は、厚み選定表範囲外を示す）
4) 製品比重1.0は、比重調整用重り（SUS製）を本体内外に組み込み作成する。
5) 角落し厚み350mmを超える場合はスパン（L）と水深（H）により都度設計する。
6) 許容たわみ量は ?/200 とする。
6) 合成木材は、ガラス長繊維強化硬質発砲ウレタン樹脂の材質を示す。

ー 5. 取手（タイプI）

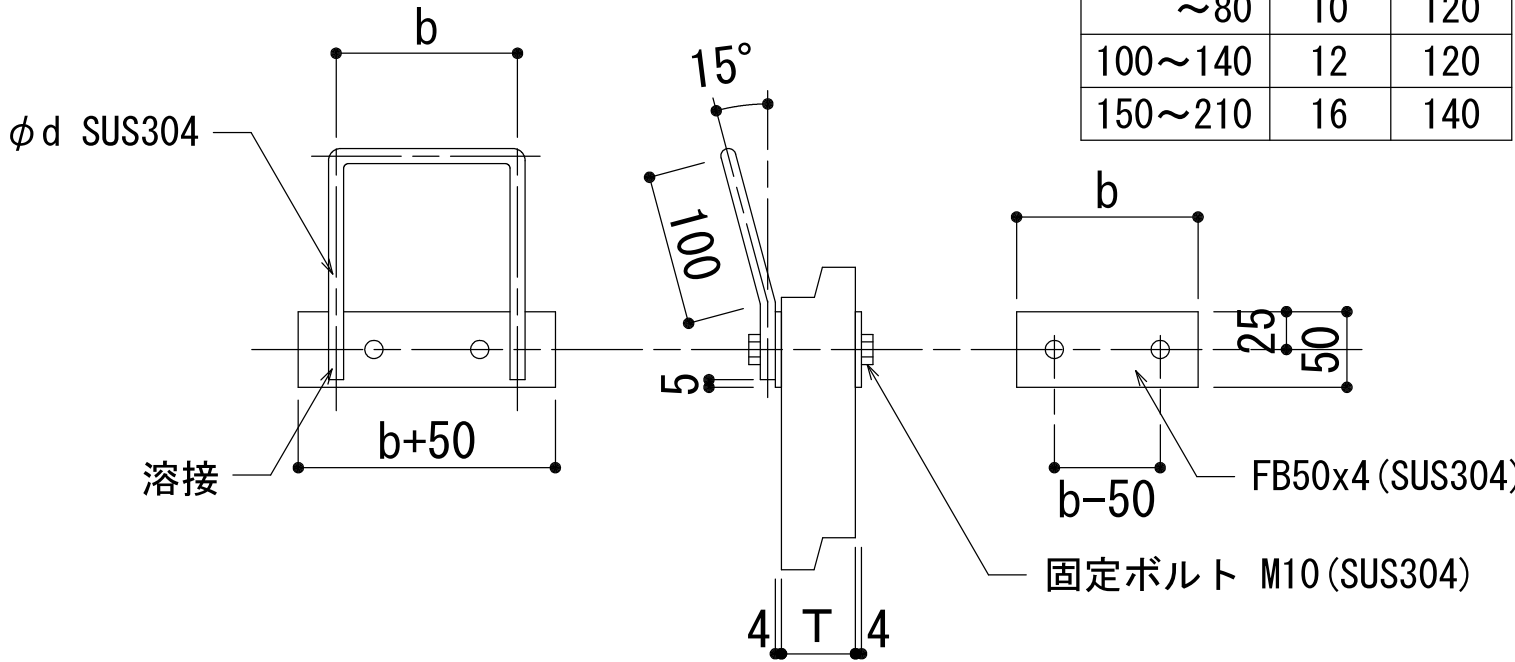

ー 6. 取手（タイプII）

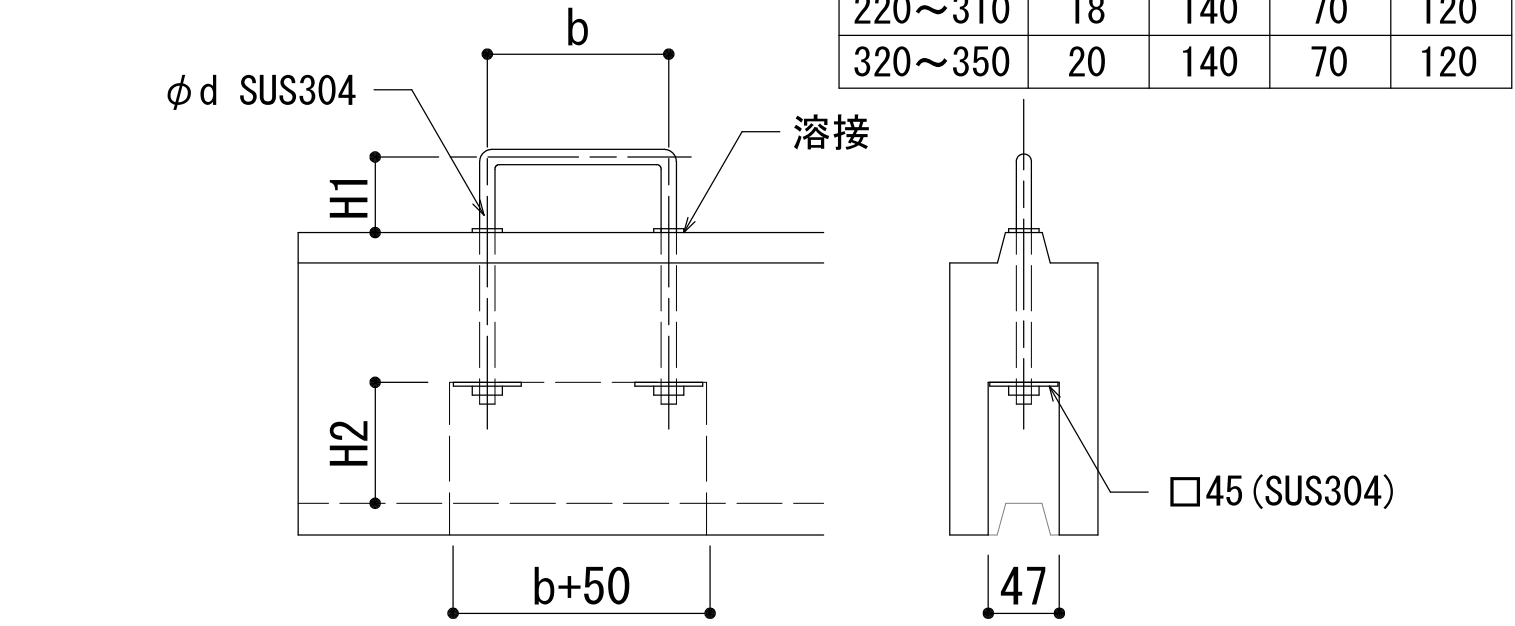

注) 1) 取手の材質は、SUS304φ10を基本とする。
2) 受枠は、SUS304製とし、アンカー（SS400）φ13x150Lを受枠に溶接する。
3) アンカーは、躯体の鉄筋に溶接して固着する。


タイプI 取手寸法表

寸法 呼称	サイズ (mm)	
	φd	b
~80	10	120
100~140	12	120
150~210	16	140


タイプII 取手寸法表

寸法 呼称	サイズ (mm)			
	φd	b	H1	H2
100~140	12	120	50	80
150~210	16	140	50	80
220~310	18	140	70	120
320~350	20	140	70	120

蓋形式：タイプI

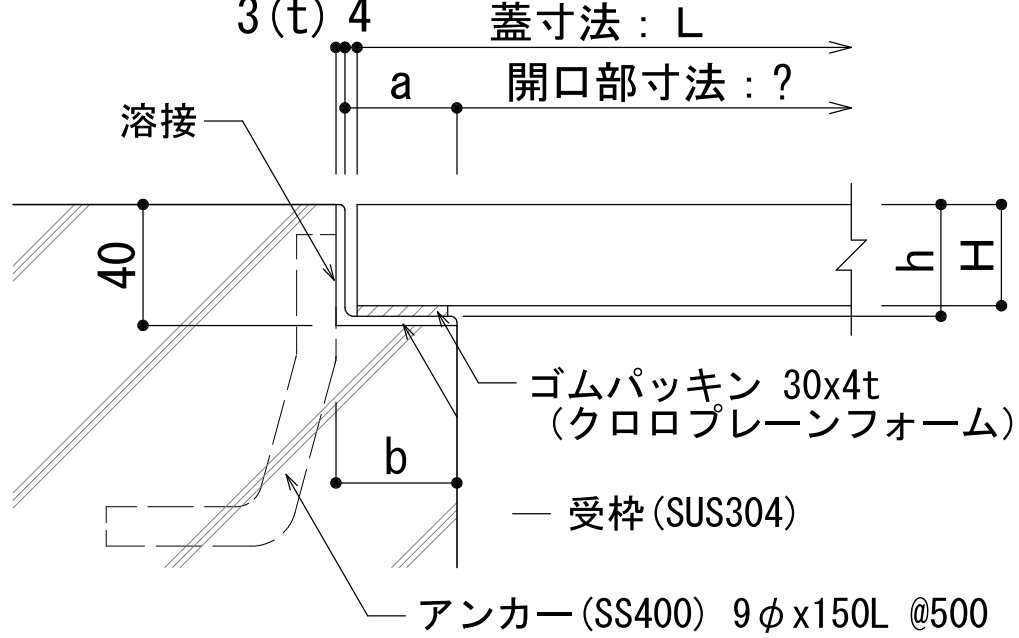

蓋形式：タイプII（補強梁付き）

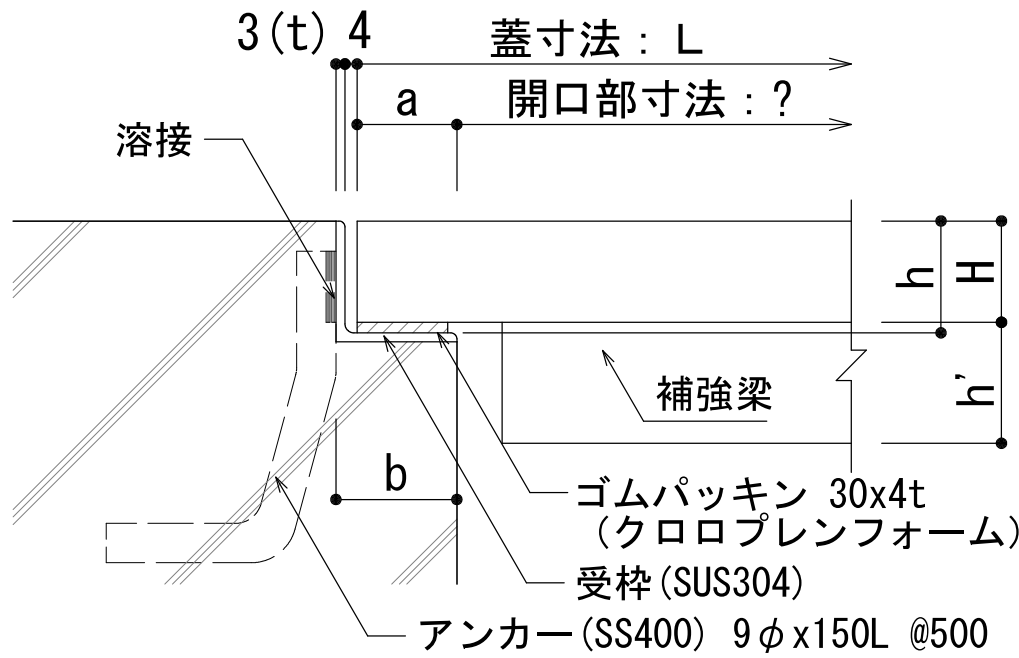


合成木材蓋（単板蓋）形式選定表（参考）

タイプ 区分	蓋形式 (L X W X H)	開口部寸法 ? (mm)	受枠寸法 (mm)					蓋重量 (kg/m ²)
			a	h	h'	b	t	
I	① (~1066) X 600 X 33.5	~ 1000	33	37		40	3	20
	② (1067~1266) X 600 X 33.5	1001 ~ 1200	33	37		40	3	22
II 補強梁付	③ (1267~1666) X 600 X 33.5	1201 ~ 1600	33	37	40	40	3	23
	④ (1667~2066) X 600 X 33.5	1601 ~ 2000	33	37	60	40	3	24

注) 1) 受枠寸法のhにはパッキン厚を含む。
2) 蓋幅は、標準600mmとし、調整用は300~600mmとする。
3) 受枠が L-50x50x4t の場合、蓋裏面にスペーサー (W45x9t) を接着して対応する。
4) タイプ②については補強梁付きも可能とする。

押え金物

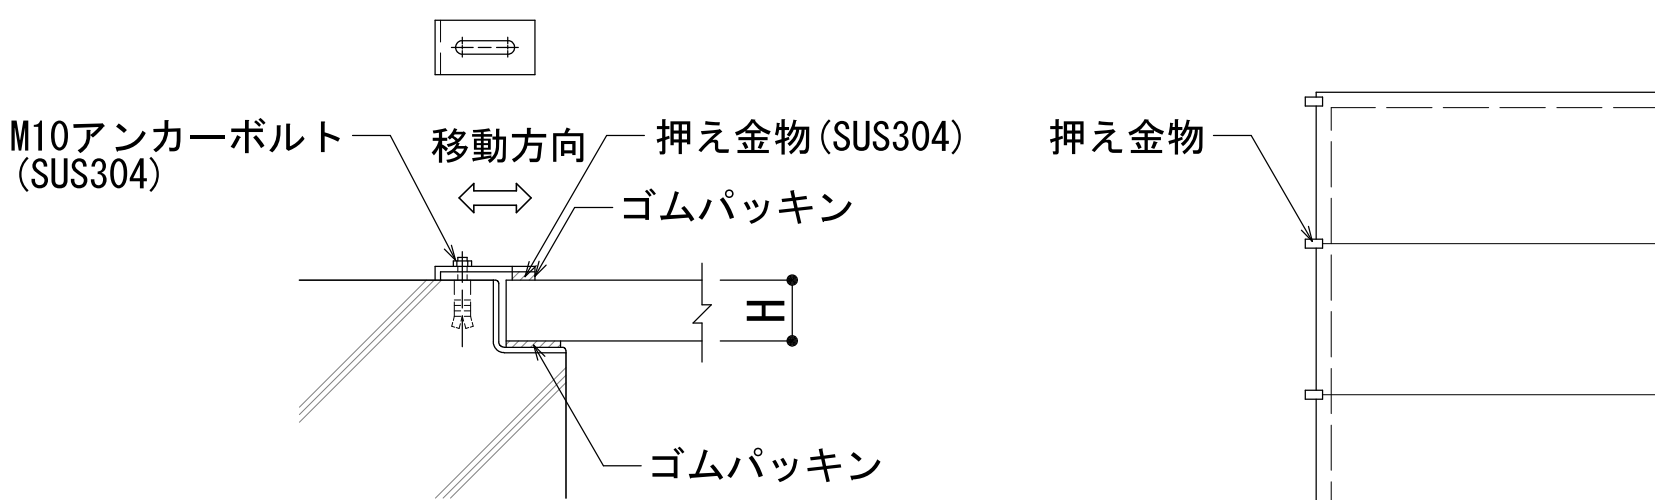


仕様


- 受枠は、アンカー筋（φ9mm）で躯体の鉄筋に溶接し固着する。
固着点は、隅角部については角を構成する辺については1点づつ、辺については500mm以内の等間隔とする。
- 蓋には荷重表示（N、T）を行う。
- 蓋にはすべり止め加工を行う。
- 設計荷重は、3.5kN/m²又は中央部集中荷重1.0kN/枚のいずれか大きい荷重とする。
- 許容たわみ量はL/200以下とする。

特記事項

- 蓋の形式選定は、上記表による。
- 合成木材は、ガラス長繊維強化硬質発砲ウレタン樹脂の材質を示す。
- 屋外設置の場合、強風による蓋の飛散防止を行う。
形状寸法は、製造メーカーの仕様による。
- 板厚は、単板部分33.5mmを基本とする。

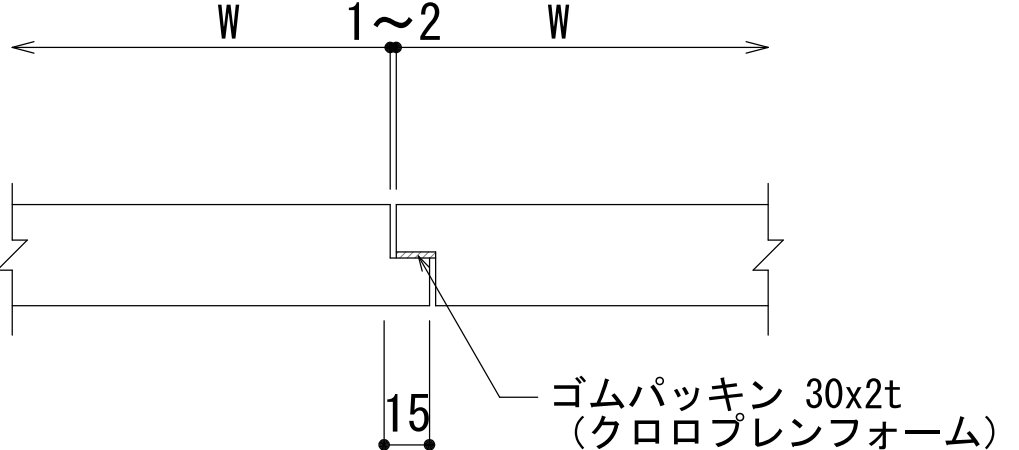


蓋間シール部詳細

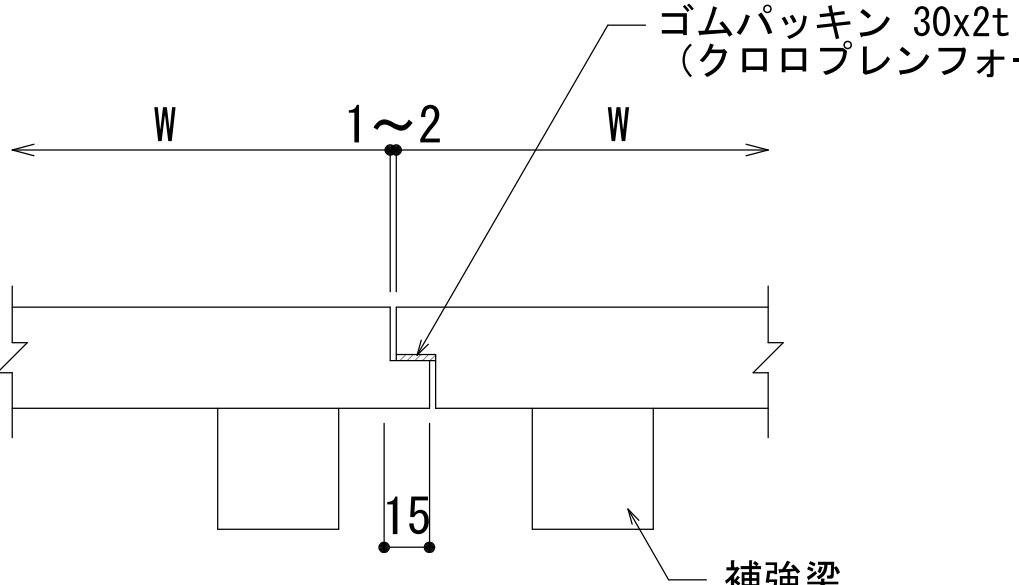




蓋間シール部詳細

落とし込み取手詳細図

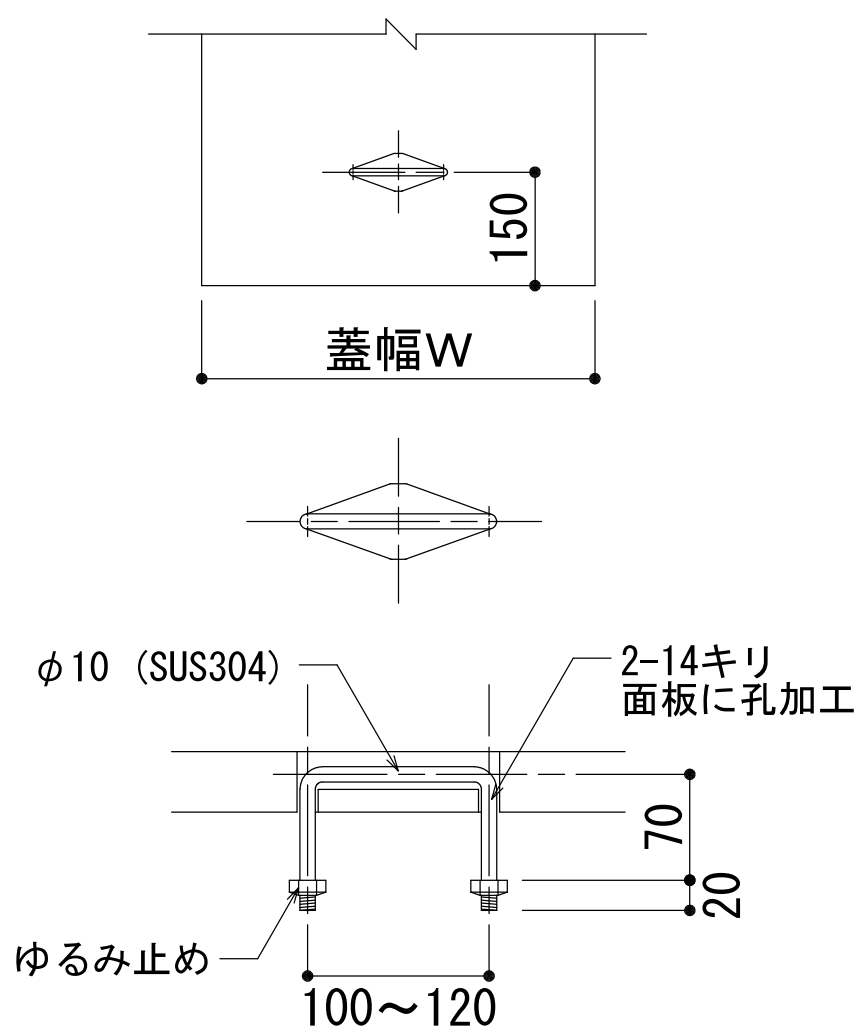


中日本建設コンサルタント株式会社
一級建築士事務所 愛知県知事登録（いー3）第2633号
一級建築士（大臣）登録第185246号
館林 正三

施工年度	令和4年度	工事番号	4魚建第1号
工事名	四日町排水ポンプ場建築・建築機械設備工事		
処理区分名		排水区分	四日町第1排水区
施工箇所	魚沼市 四日町 地内		
図面名称	部分詳細図（5）		
縮尺		図面番号	D-36
設計		監理	
魚沼市産業経済部建設課			

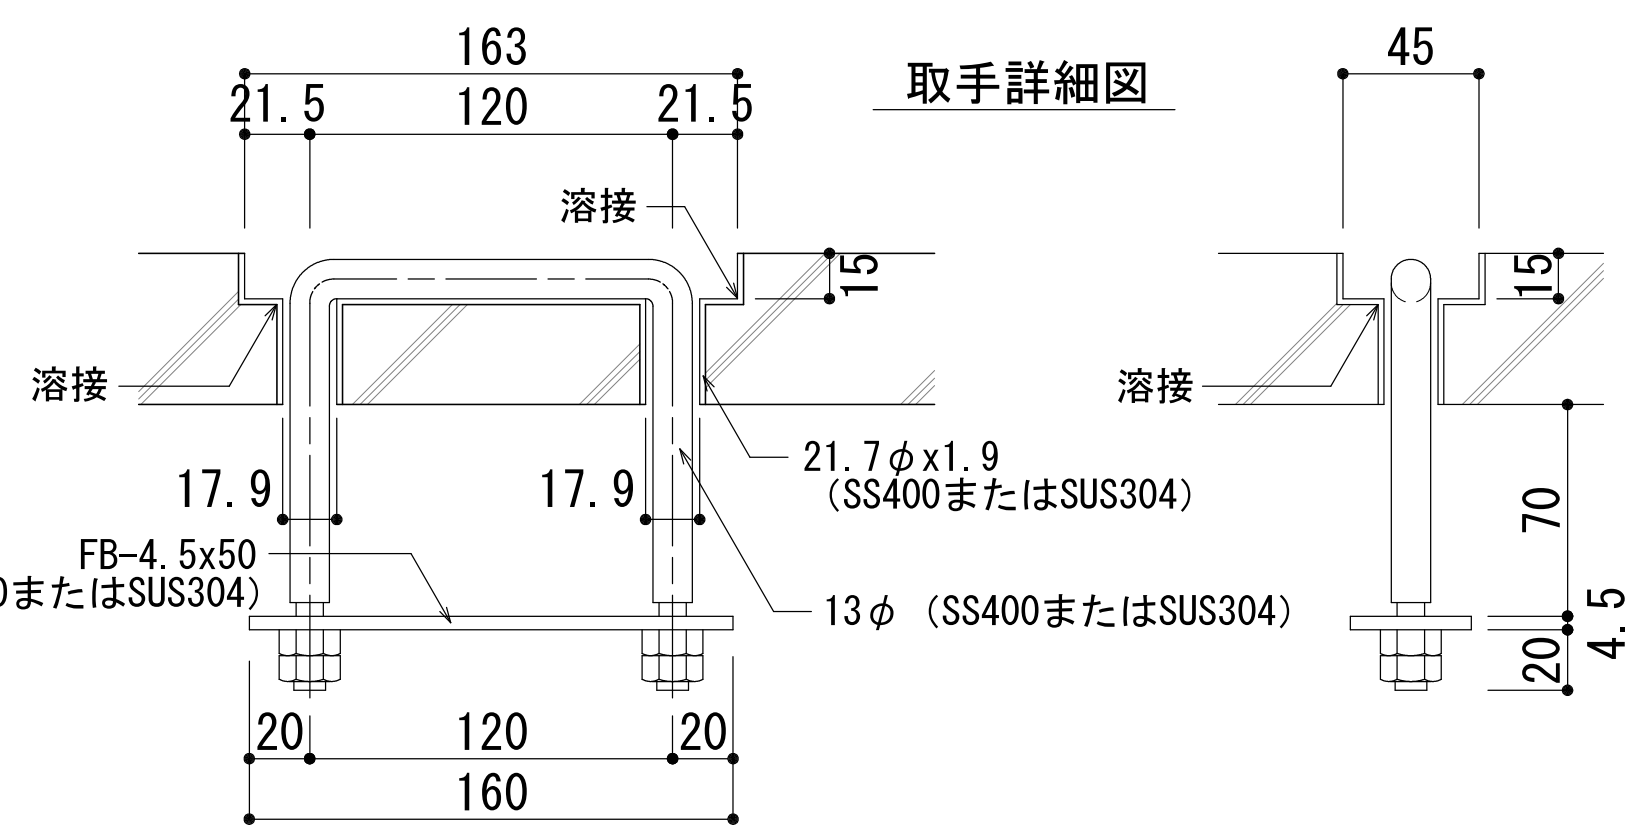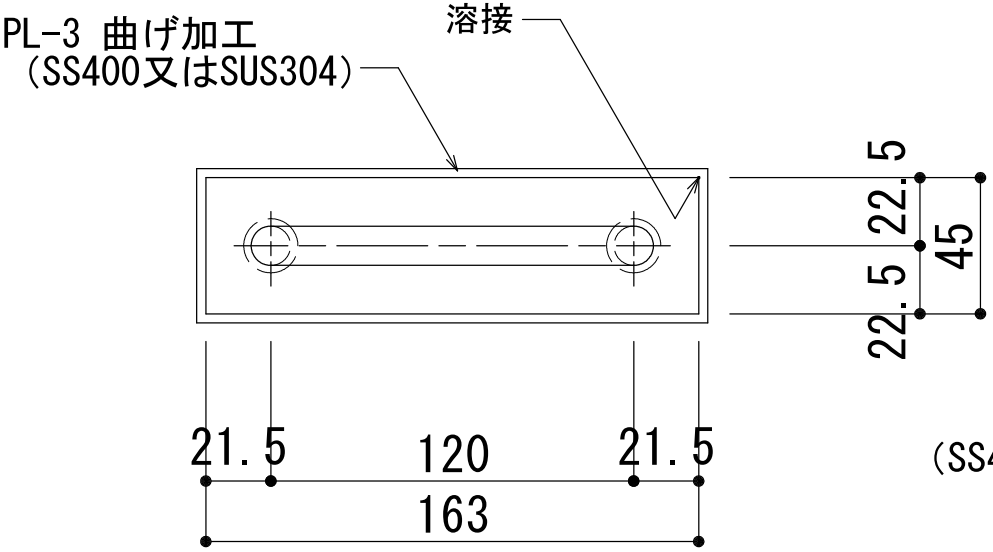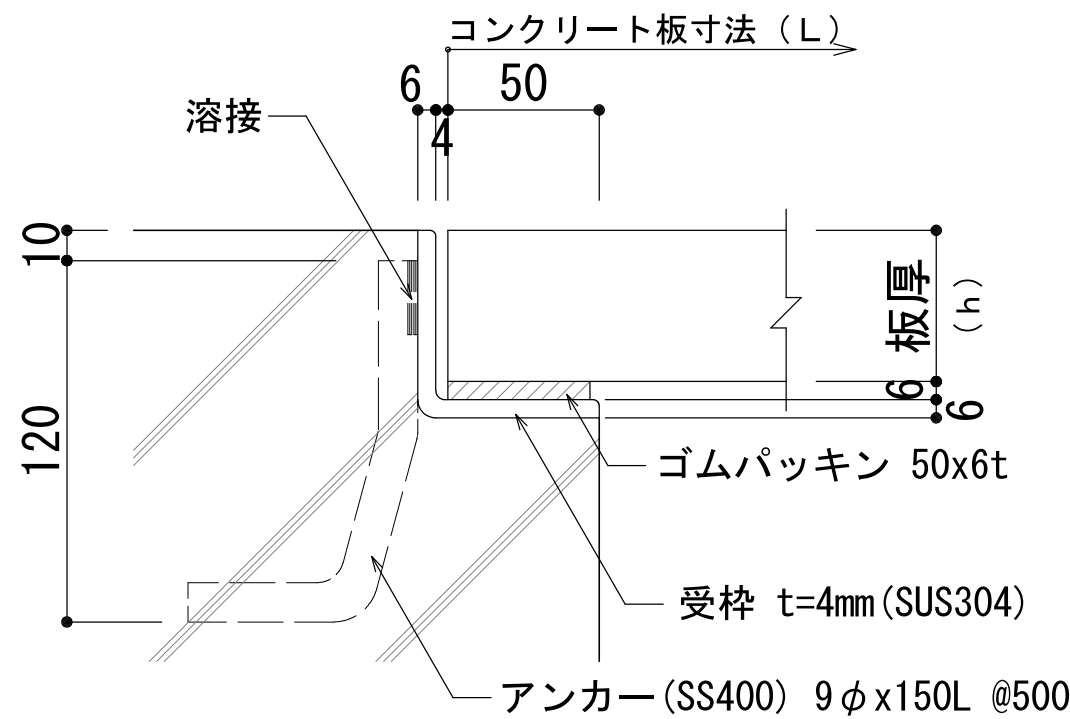

- 仕様
- 蓋の製作はコンクリート標準示方書または公共建築工事標準仕様書による。
 - 短スパン（約1m以内）は、プレストレスが実際に導入されないため、鉄筋コンクリート板とする。
 - 受枠は、アンカー筋で 躯体の鉄筋に溶接して固着する。固着点は、隅角部については、角を構成する辺に1点ずつ、辺については500mm以内の等間隔とする。
 - 受枠及び取手はJIS8641の2種55の溶融亜鉛めっきとする。（SS400の場合）
 - 取手は、2個／枚とする。
 - 蓋には、荷重表示（N、T）を行う。

- 特記事項
- 設計荷重は、3.5kN/m² または中央部集中荷重1.0kN/枚のいずれか大きい荷重荷重とする。
 - 許容たわみ量は L/400以下とする。
 - 取手及び受枠の材質は、耐食性を考慮する場合、SUS304とする。
 - 蓋表面をスリップ防止処理場合は、別途考慮する。
 - 取手の設置間隔については、1枚当りの重量及び取り外し頻度に応じて検討すること。

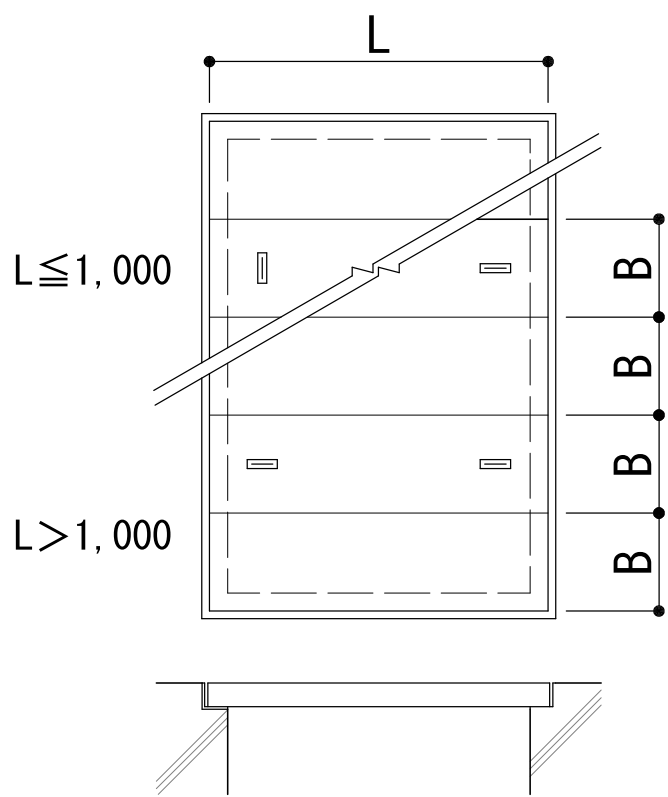

床用コンクリート板選定表（参考）

タイプ	L (mm)	h (mm)	参考重量 (kg/m ²)
C-I	～1,000	50 (40)	96
C-II	1,001～1,400	50 (40)	96
C-III	1,401～1,800	50	120
C-IV	1,801～2,100	60	144
C-V	2,101～2,500	80	192
C-VI	2,501～3,000	80	192

注記 1) 蓋の最小板厚は40mmとする。
2) 寸法の許容誤差は±2mmとする。

コンクリート板蓋リスト


符号	開口寸法		蓋寸法		h	割付枚数 (参考)	箇所	タイプ	取手（組）		設置場所	備考
	L1	B1	L	B					1箇所当り	合計		
PC-1	1000	1500	1100	1600	50	3	1	C-II	2	6	除塵機室	

注記－詳細は、日本下水道事業団 下水道施設標準図（詳細）A-O5-1による

中日本建設コンサルタント株式会社
一級建築士事務所 愛知県知事登録（い-3）第2633号
一級建築士（大臣）登録第185246号
館林 正三




施工年度	令和4年度	工事番号	4魚建第1号
工事名	四日町排水ポンプ場建築・建築機械設備工事		
処理区分名		排水区分	四日町第1排水区
施工箇所	魚沼市 四日町 地内		
図面名称	部分詳細図（6）		
縮尺		図面番号	D-37
課長	係長	審査	設計
魚沼市産業経済部建設課			

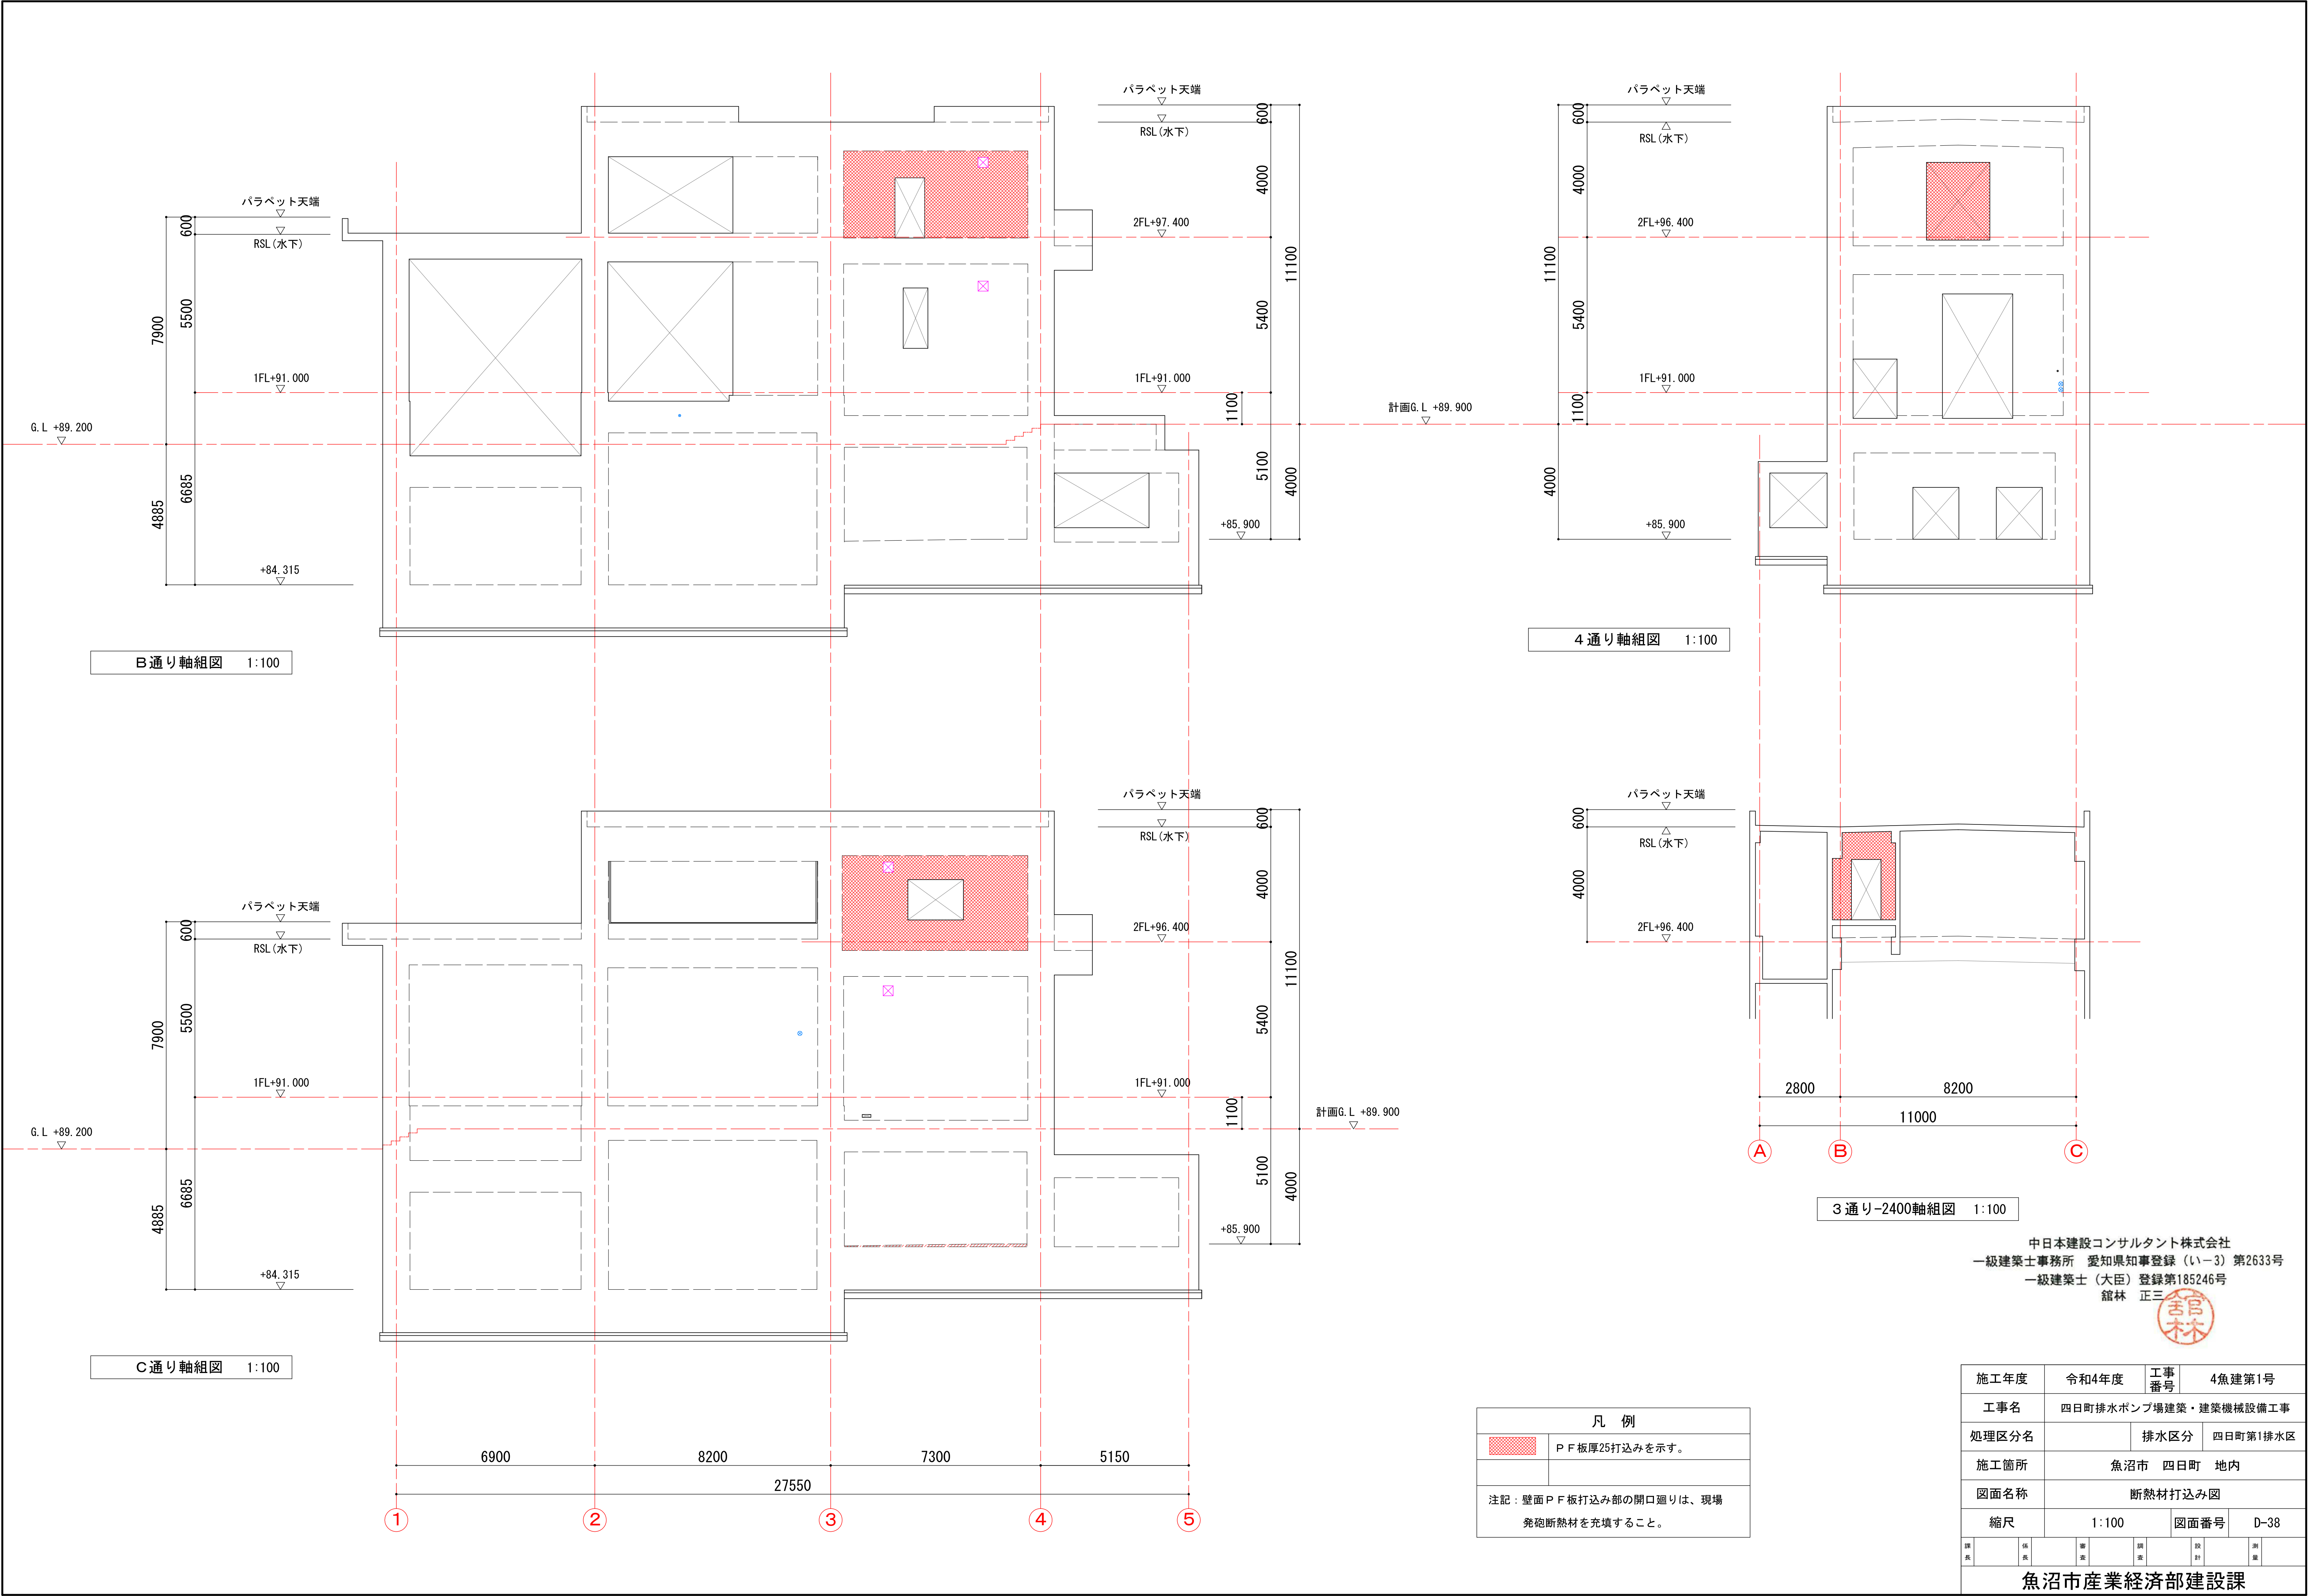


中日本建設コンサルタント株式会社
一級建築士事務所 愛知県知事登録（いー3）第2633号
一級建築士（大臣）登録第185246号
館林 正三

施工年度	令和4年度	工事番号	4魚建第1号
工事名	四日町排水ポンプ場建築・建築機械設備工事		
処理区分名		排水区分	四日町第1排水区
施工箇所	魚沼市 四日町 地内		
図面名称	断熱材打込み図		
縮尺	1:100	図面番号	D-38
課長	係長	審査	調査
設計	測量		
魚沼市産業経済部建設課			

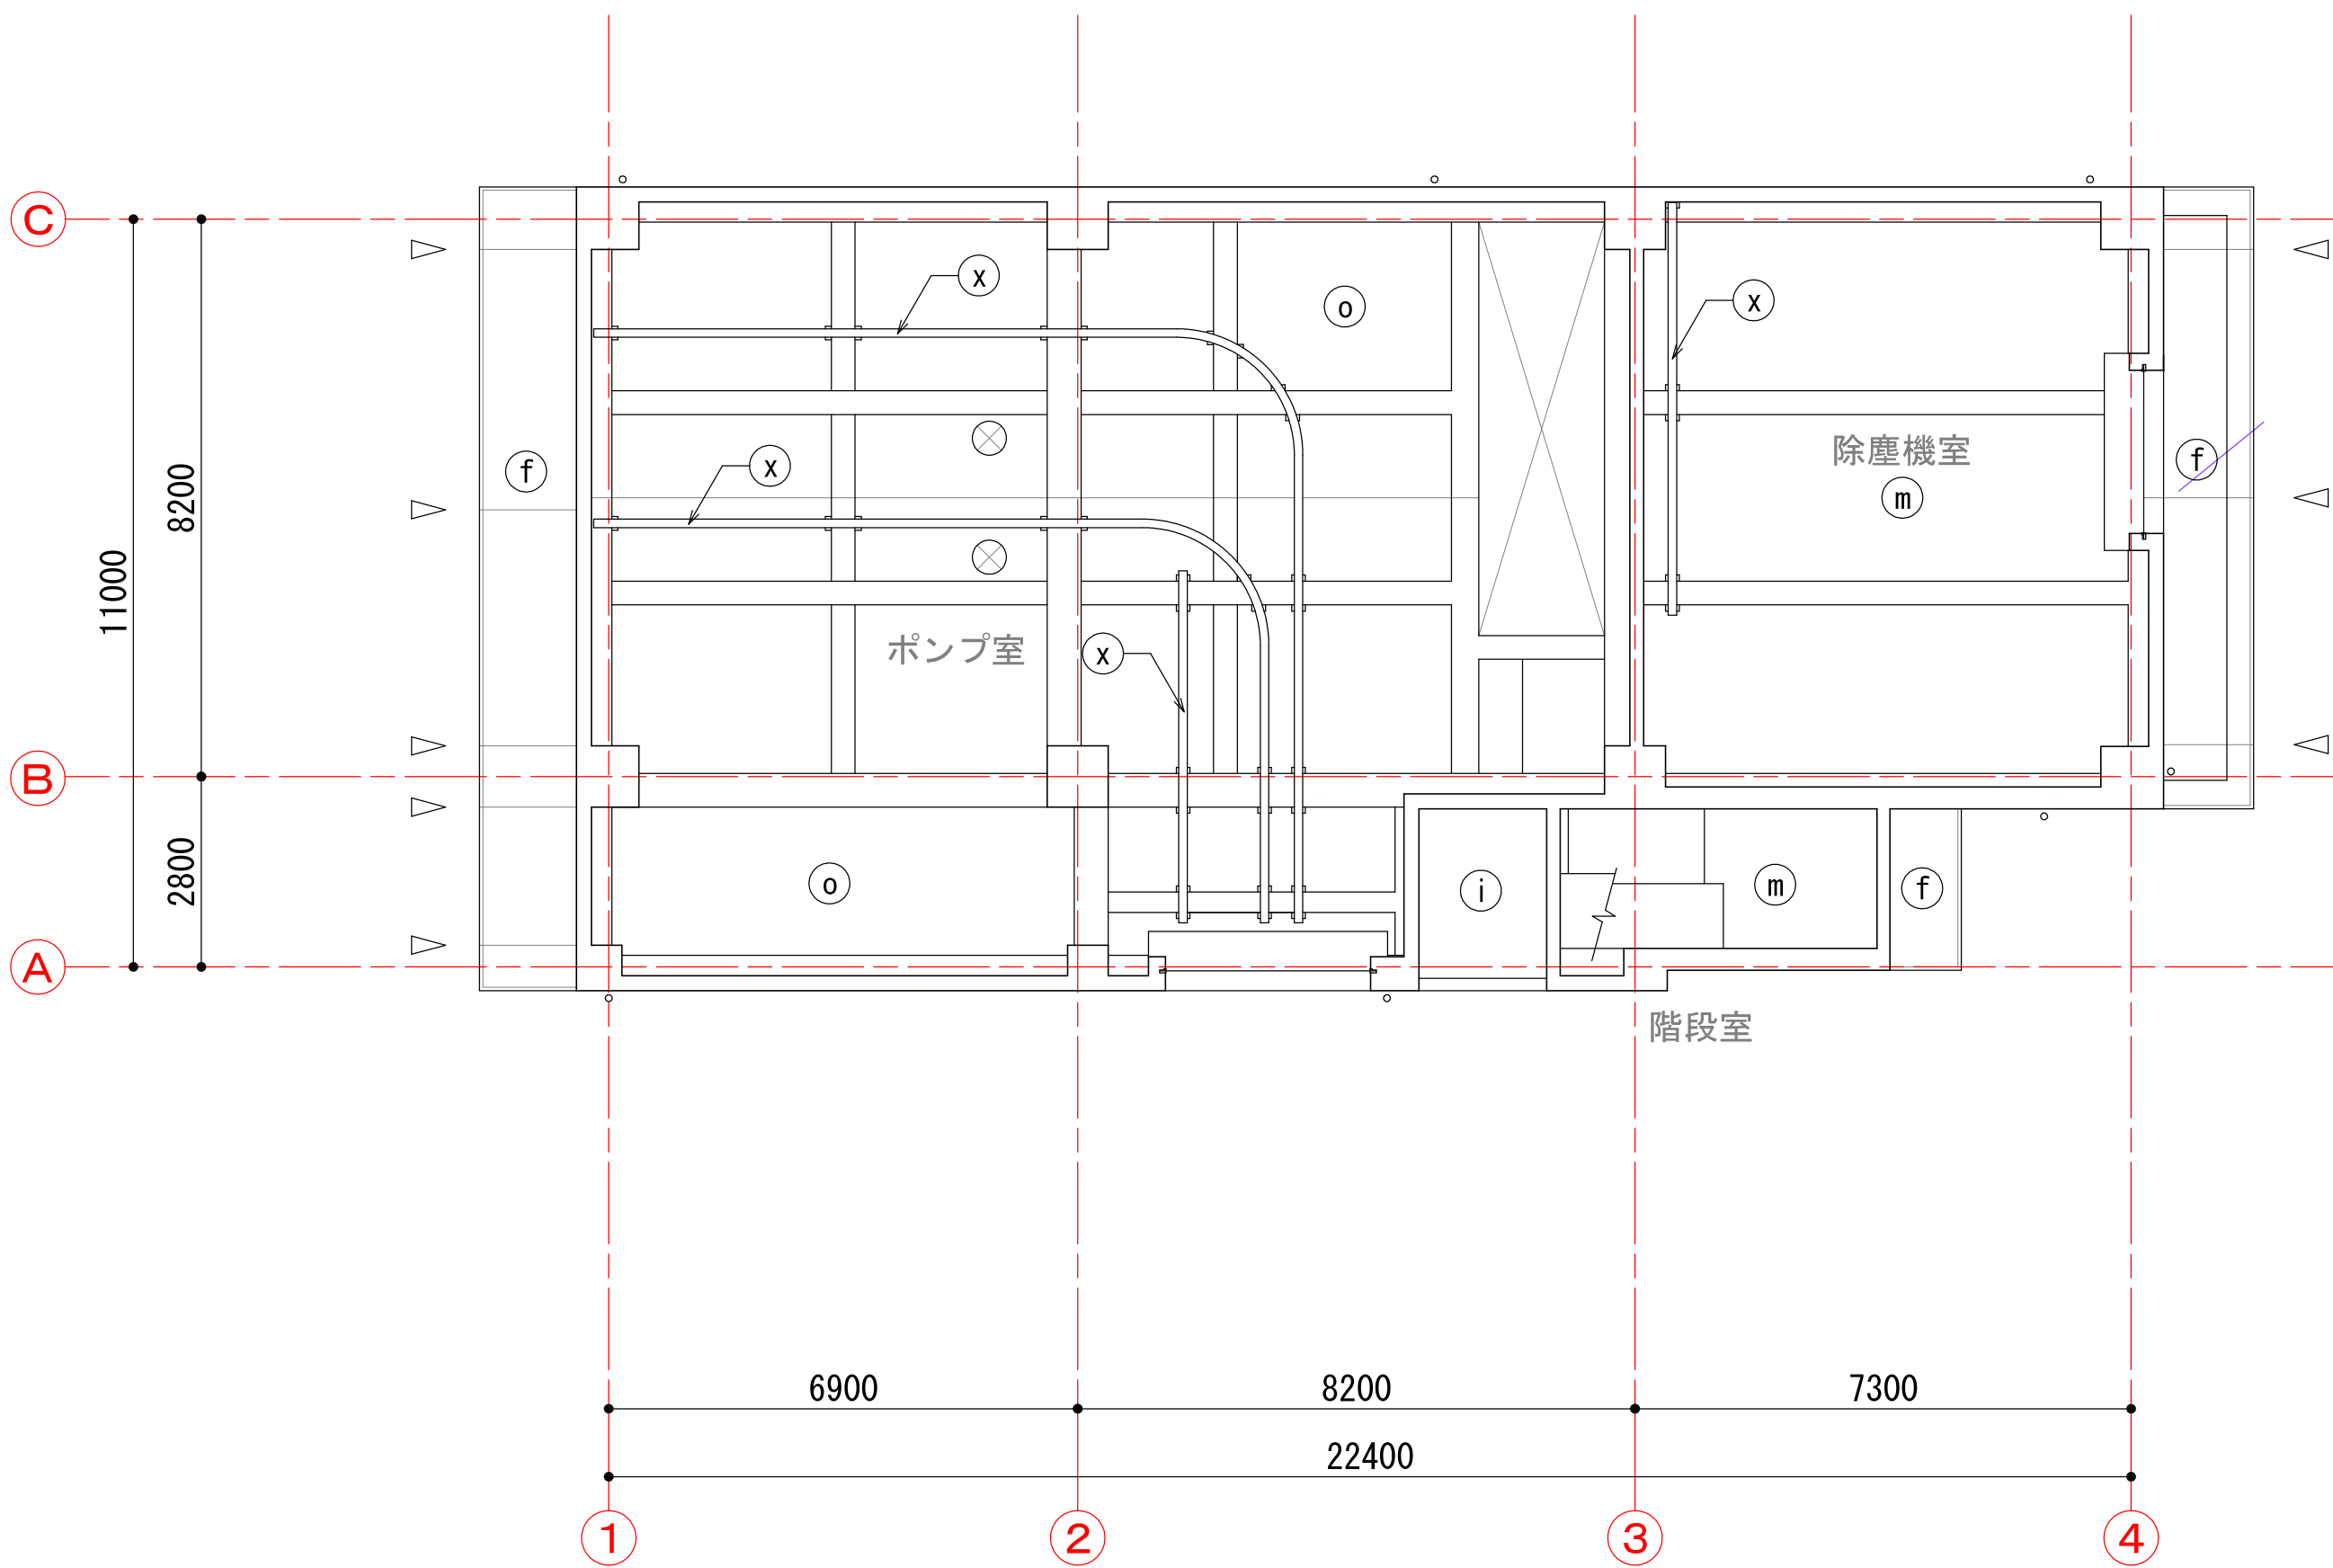

1 階天井伏図 1:100

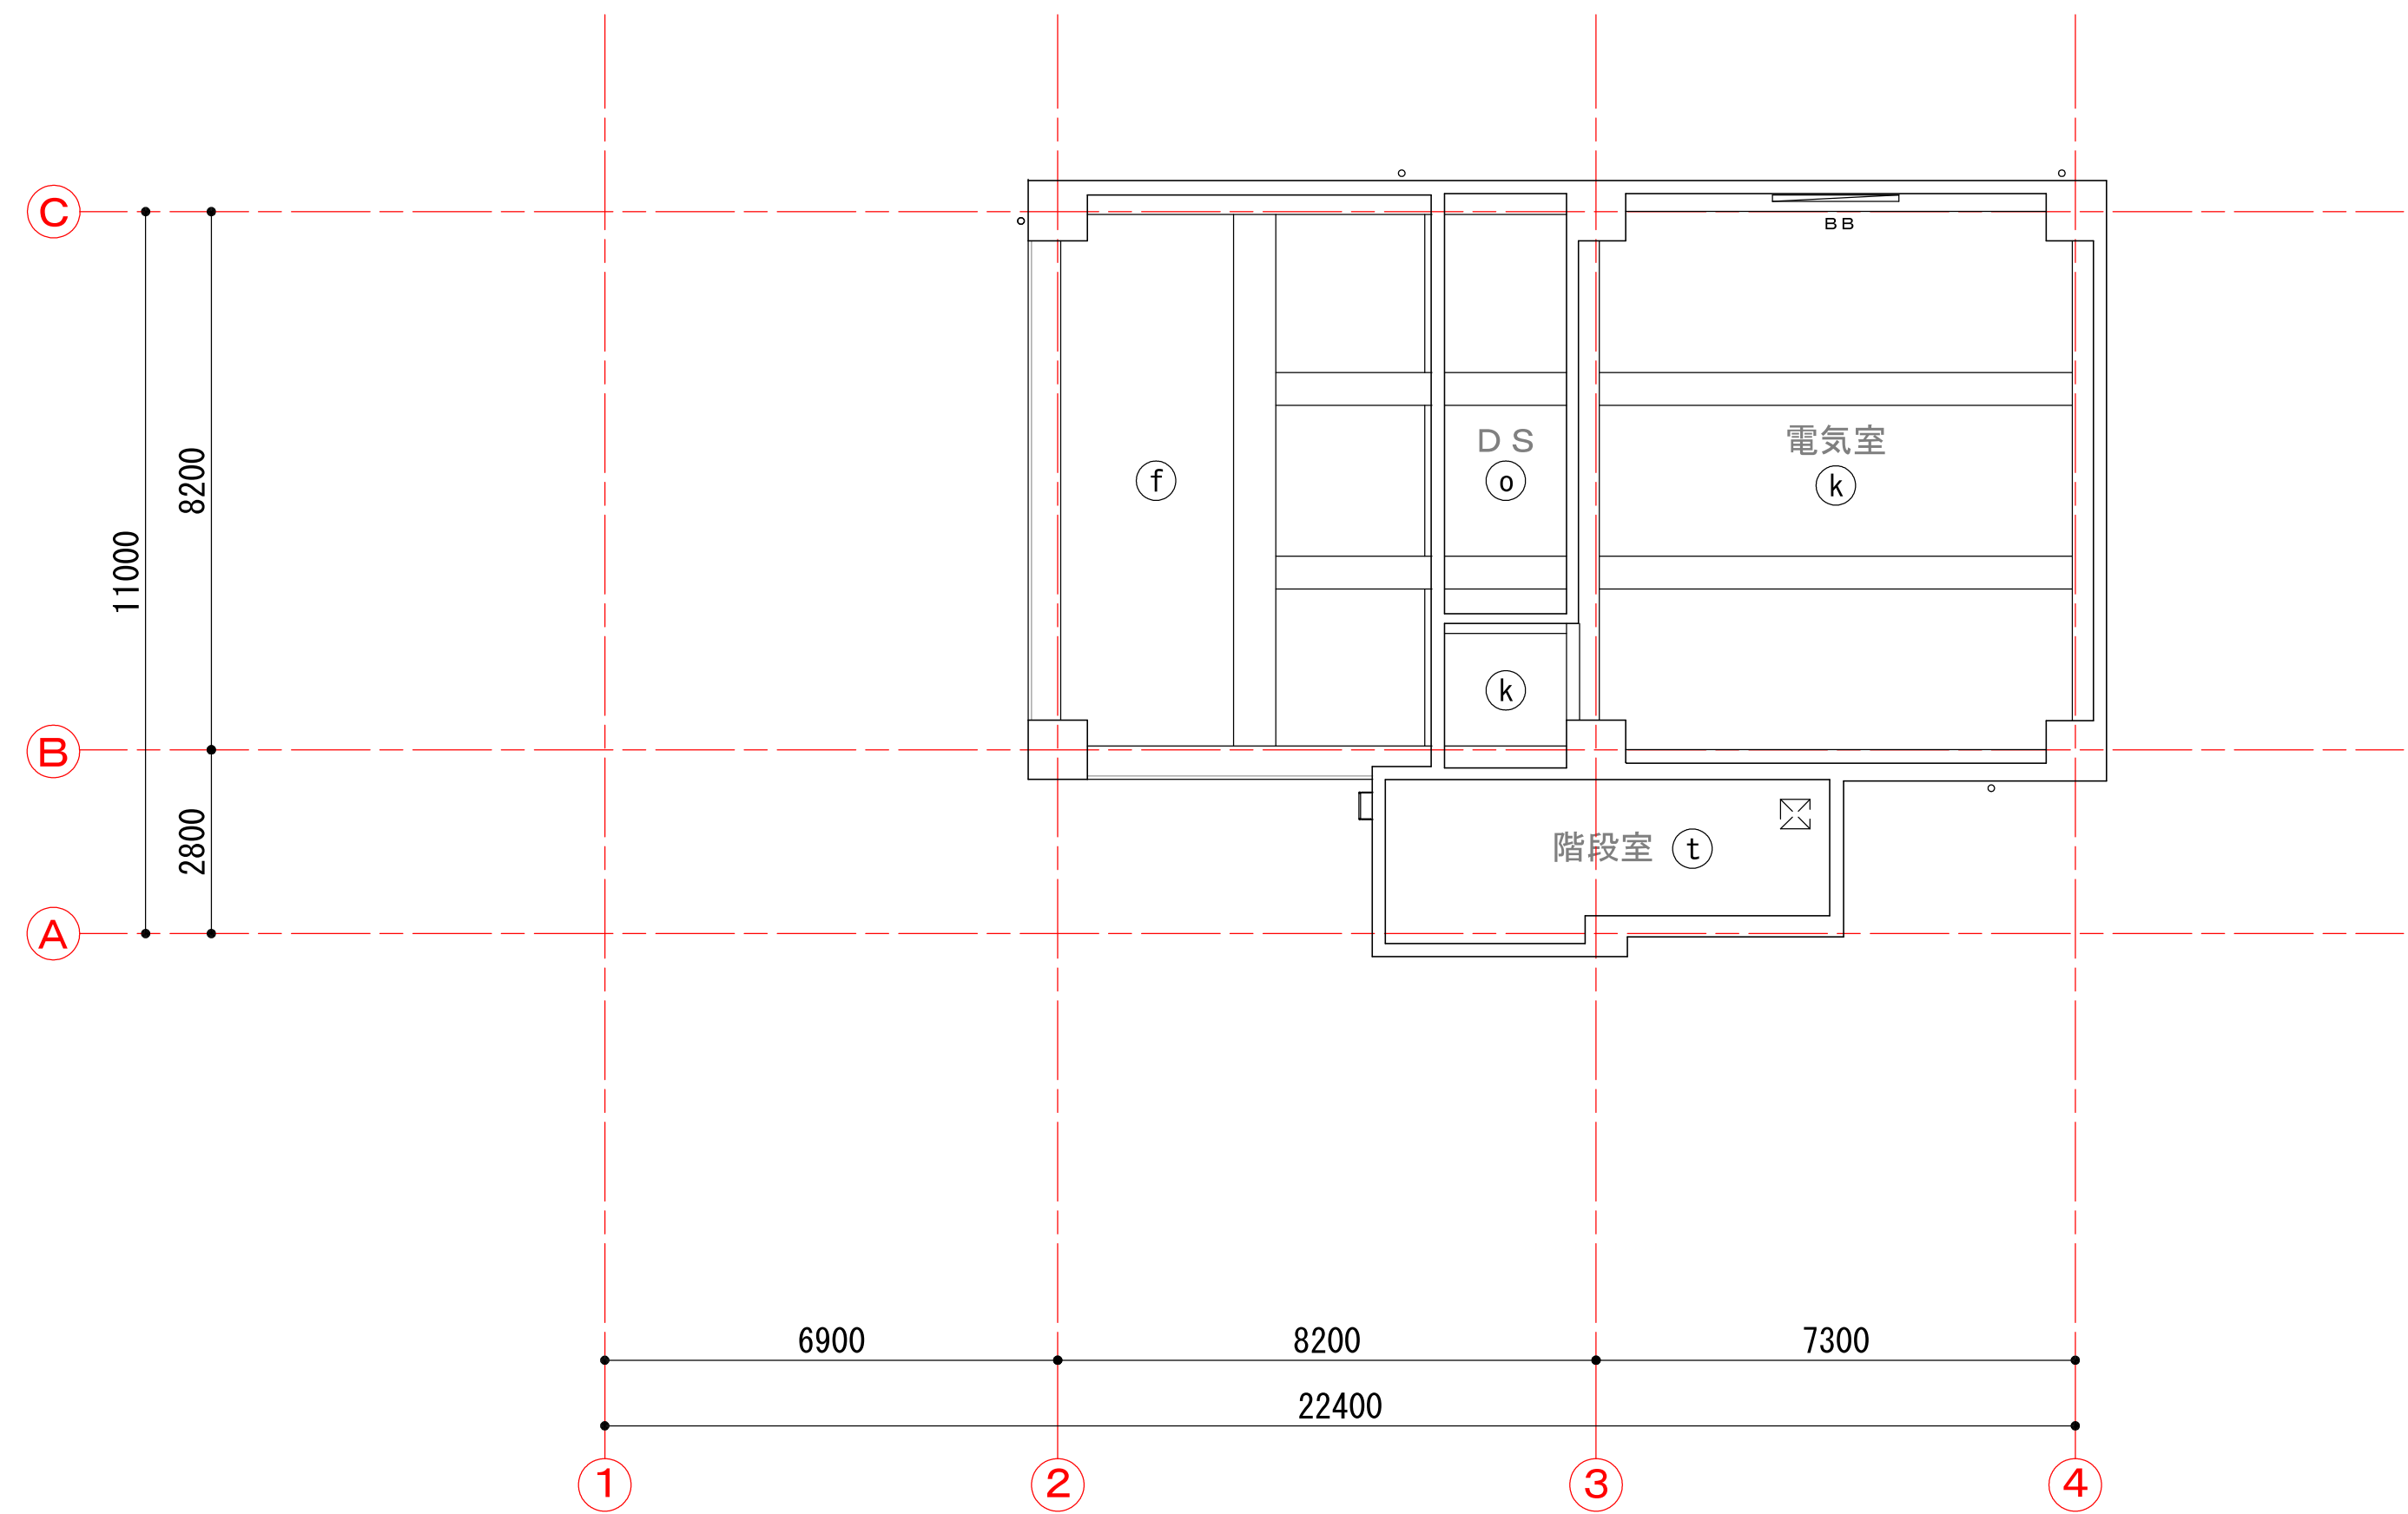


2 階天井伏図 1:100


天井仕上凡例	
Ⓕ	C (C) の上DP (FUE)
Ⓖ	ケイカル板の上AE
Ⓚ	C (C) の上EP-G
Ⓜ	C (C)
⓪	グラスウール吸音板厚50 ガラスクロス押え
Ⓣ	GB-NC (NT)
ⓧ	ホイストレール
▽	誘発目地 (シーリング PU-2 20x10) を示す
BB	ブラインドボックスを示す。
✕	天井点検口 450角

中日本建設コンサルタント株式会社
一級建築士事務所 愛知県知事登録 (い-3) 第2633号
一級建築士 (大臣) 登録第185246号
館林 正三

施工年度	令和4年度	工事番号	4魚建第1号
工事名	四日町排水ポンプ場建築・建築機械設備工事		
処理区分名		排水区分	四日町第1排水区
施工箇所	魚沼市 四日町 地内		
図面名称	天井伏図		
縮尺	1:100	図面番号	D-39
課長	係長	審査	図面
設計	測量		
魚沼市産業経済部建設課			

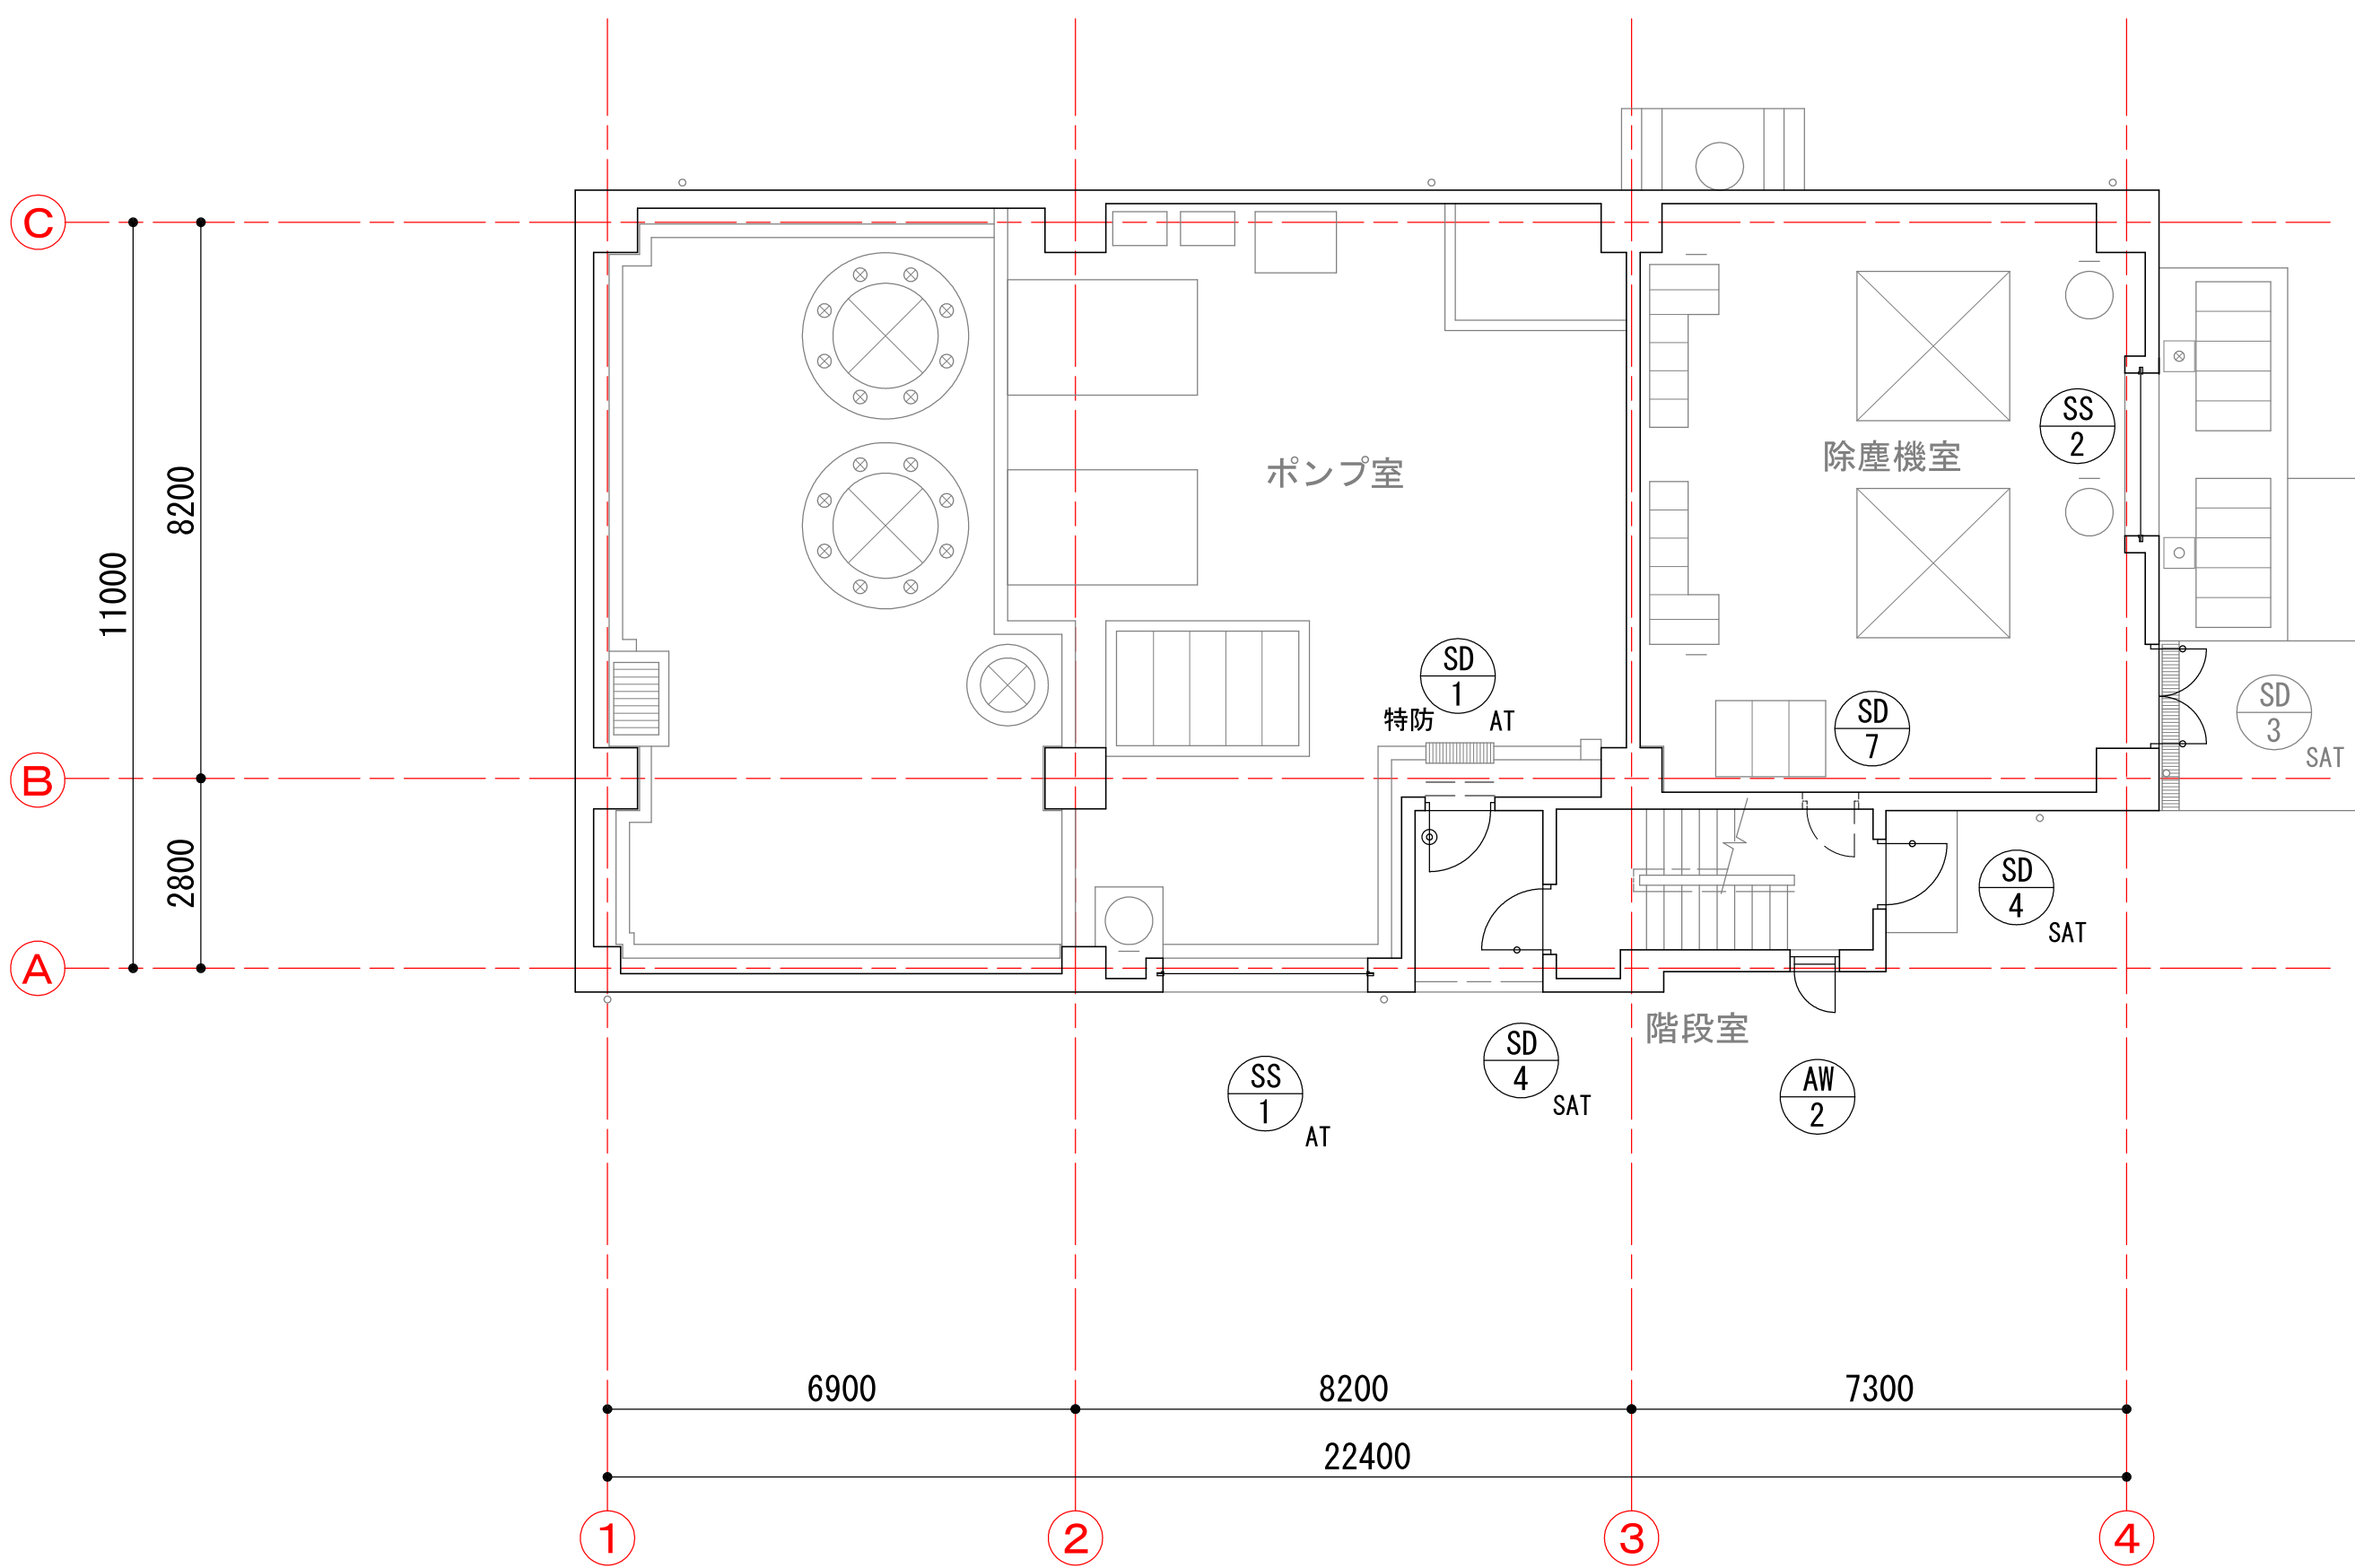

1 階建具配置図 1:100

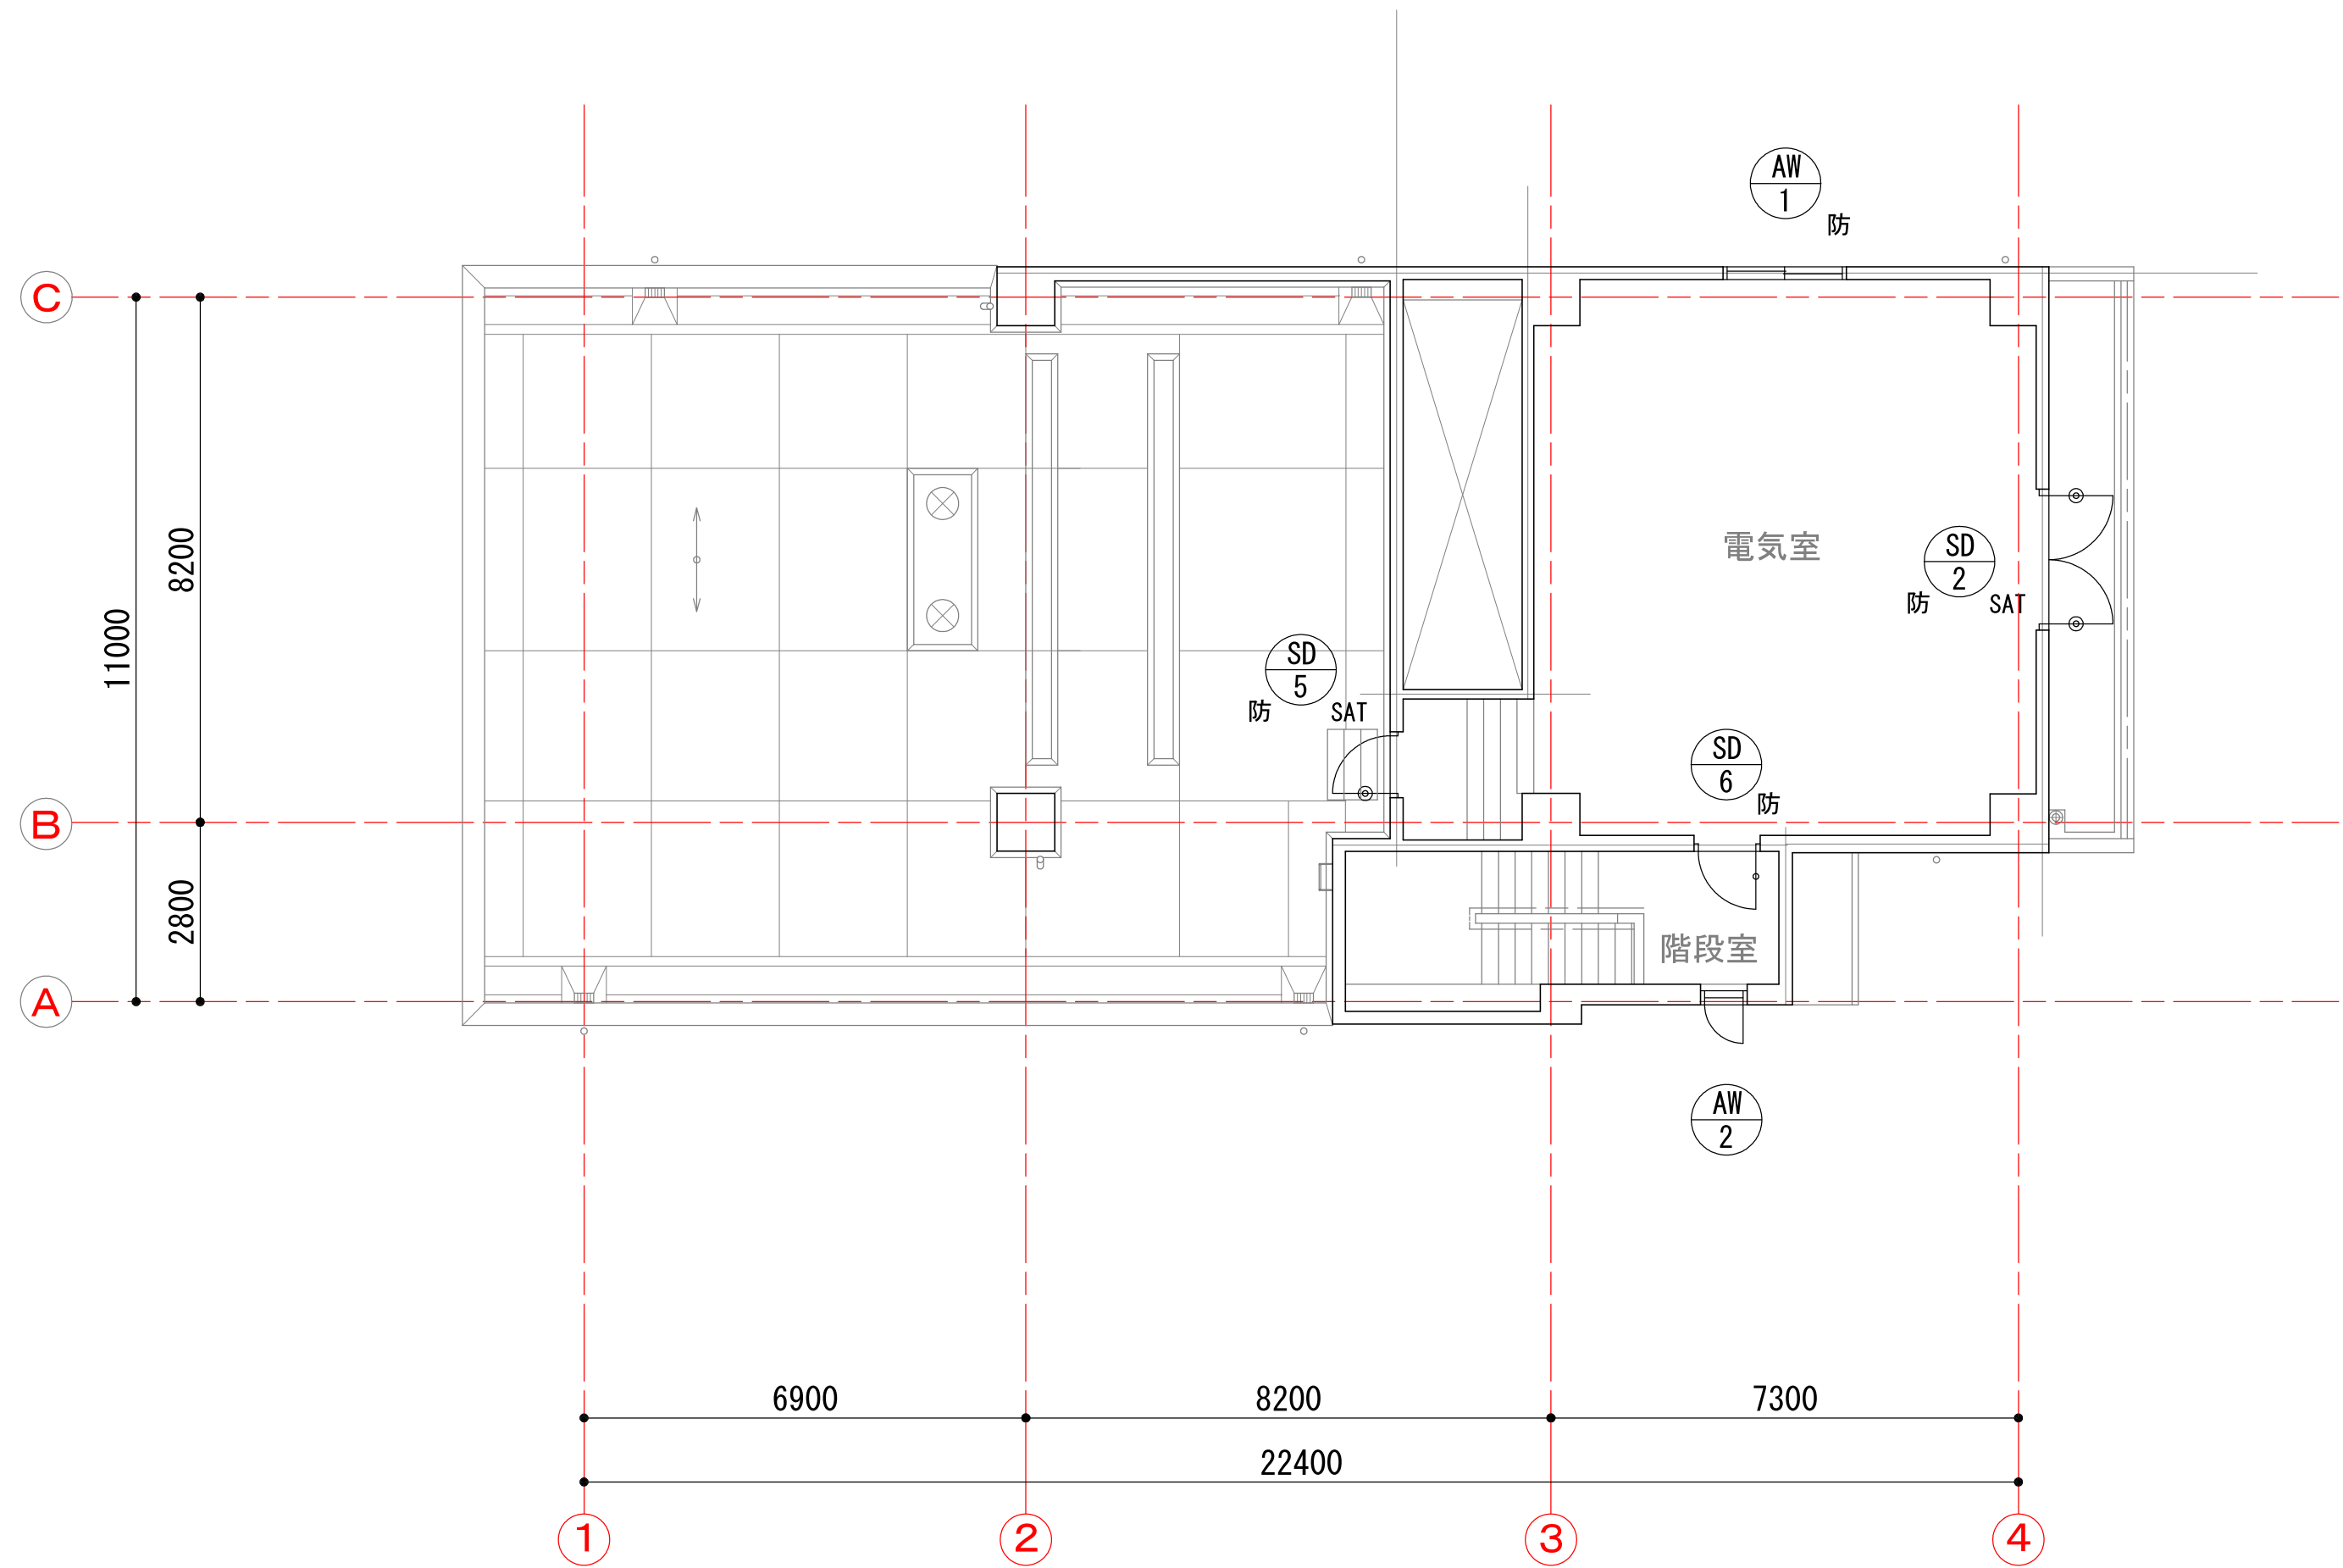








2 階平面図 1:100

凡 例	
	ドアクローザー付き（ストップなし）開き扉を示す
	ドアクローザー付き開き扉を示す
	簡易気密扉を示す。
	防臭、防音扉を示す。
	防火設備を示す。
	特定防火設備を示す。
※ 防火設備は、H12建設省告示第1360号Iに規定する構造又は国土交通大臣認定する認定番号を取得したものとする。	
※ 特定防火設備は、H12建設省告示第1369号に規定する構造とする	

中日本建設コンサルタント株式会社
一級建築士事務所 愛知県知事登録（いー3）第2633号
一級建築士（大臣）登録第185246号
館林 正三





施工年度	令和4年度	工事番号	4魚建第1号
工事名	四日町排水ポンプ場建築・建築機械設備工事		
処理区分名		排水区分	四日町第1排水区
施工箇所	魚沼市 四日町 地内		
図面名称	建具配置図		
縮尺	1:100	図面番号	D-40
課長	係長	審査	調査
設計	測量	設計	測量
魚沼市産業経済部建設課			

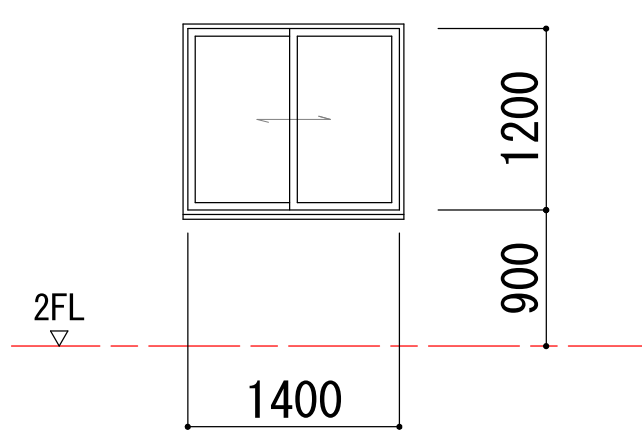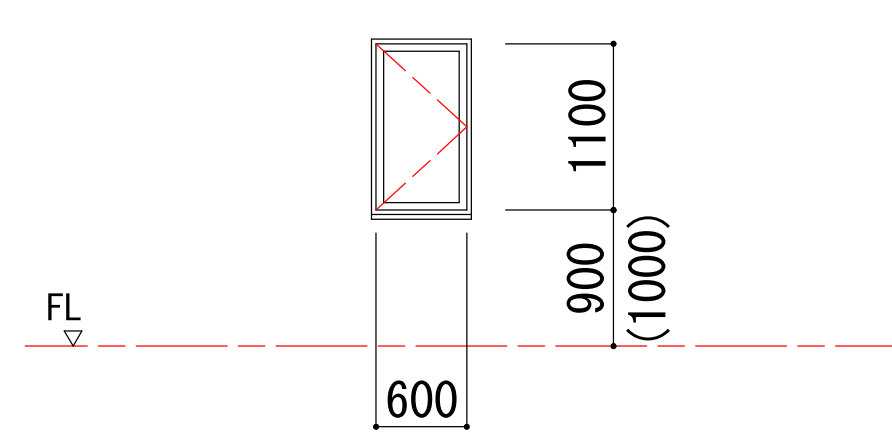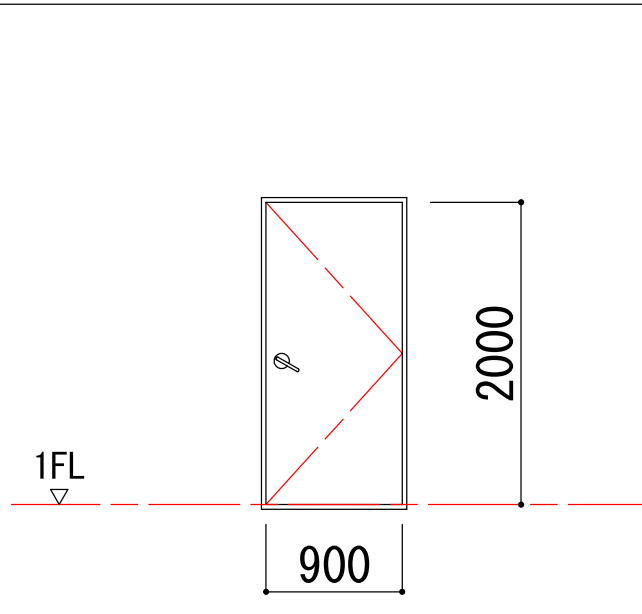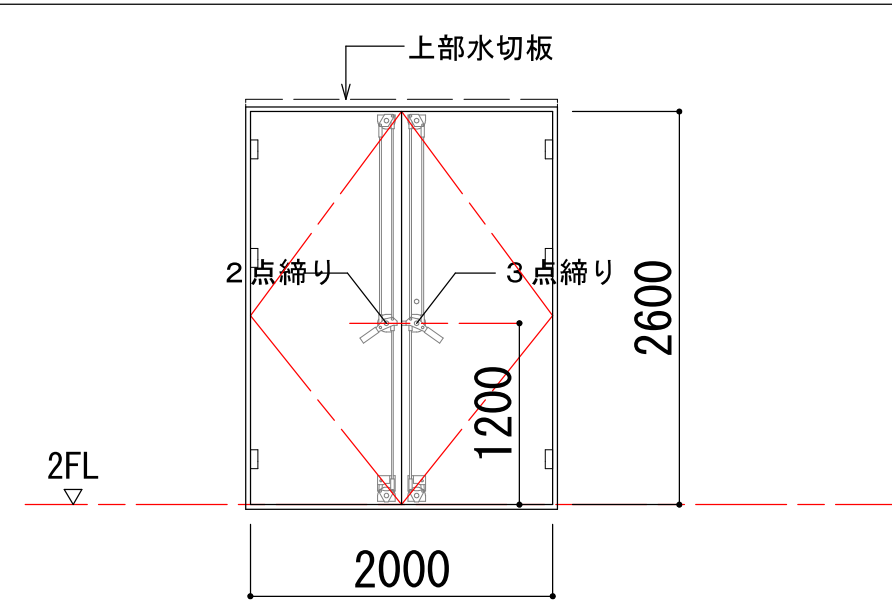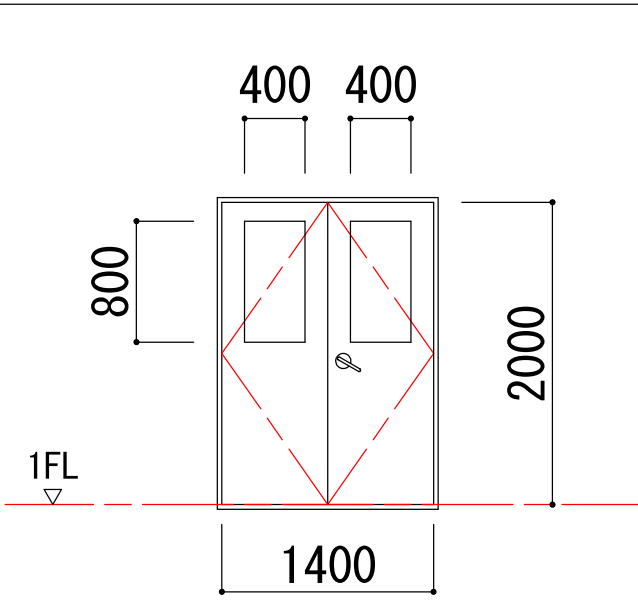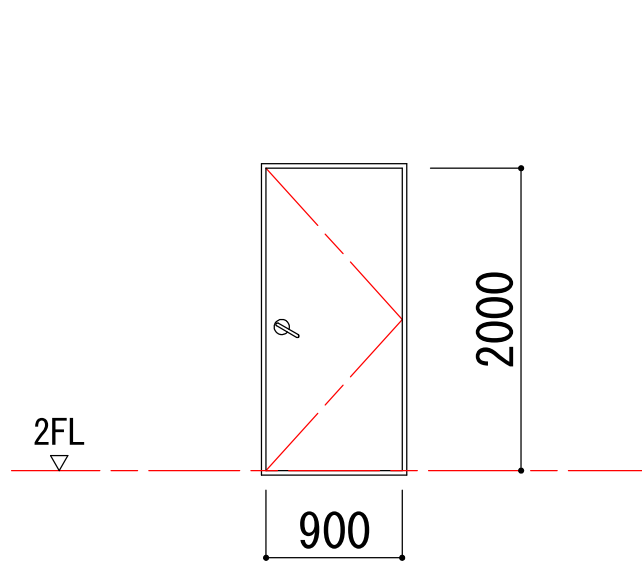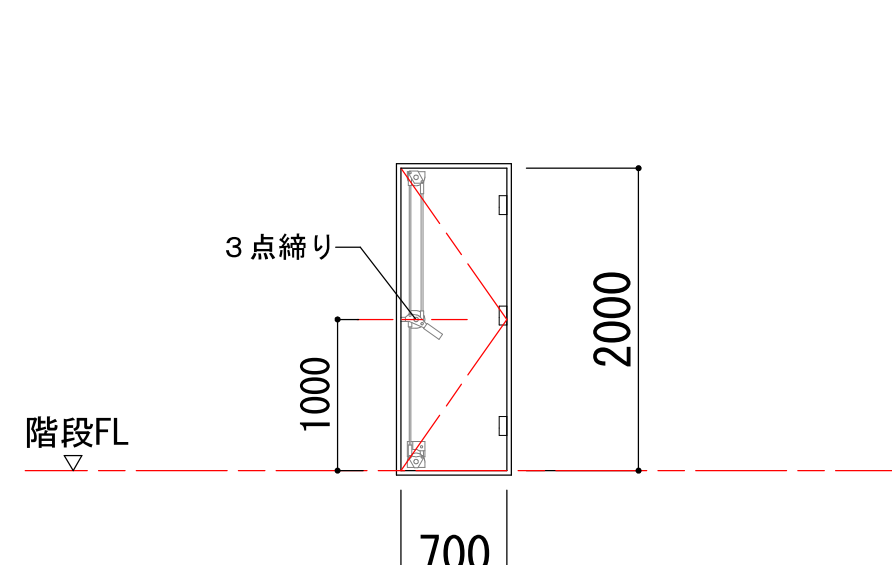建具表									
符号・名称・個数		AW1	引違い窓	1	AW2	片開き窓	3		
場所		電気室			階段室				
仕上（枠共）		B－1種			B－1種				
建具	見込（ランマ）								
	硝子（ランマ）	N 6. 8			N 6. 8				
	ガラリ								
建具枠	見込取合 沓摺	7 0			7 0				
枠記号	沓摺（水切）記号	A－7 a－1			A－1 4 a－1				
建具金物		クレセント 他付属金物一式			レバーハンドル 他付属金物一式				
その他									
形状・寸法									
符号・名称・個数		SD1	片開き防音フラッシュ戸	1	SD2	両開きフラッシュ戸	1	SD3	両開きフラッシュ戸
場所		ポンプ室			2階：電気室			除塵機	
仕上（枠共）		D P			D P			D P	
建具	見込（ランマ）	5 0			6 0			4 0	
	硝子（ランマ）							N 6. 8	
	ガラリ							N 6. 8	
建具枠	見込取合 沓摺	1 5 0			1 7 0			1 2 0	
枠記号	沓摺（水切）記号	A T－4 k			A T－1 k			S A T－3 a	
建具金物		丁番 両面締りハンドル DC（ストッパー無し） シリンダー本締り錠（内部サムターン）			面付本締錠（内部サムターン） 付3点両面+2点締りハンドル 大型丁番（6枚） 大型戸当り・あおり止め DC（ストッパ－無）			丁番 レバーハンドル DC（ストッパー付）	
その他		T－2等級 特定防火設備（自閉式）			順位調整器付き 防火設備			防火設備	
形状・寸法									
符号・名称・個数		SD6	片開きフラッシュ戸	1	SD7	片開きフラッシュ戸	1		
場所		電気室			階段室				
仕上（枠共）		S O P			S O P				
建具	見込（ランマ）	4 0			4 0				
	硝子（ランマ）								
	ガラリ								
建具枠	見込取合 沓摺	1 2 0			1 5 0				
枠記号	沓摺（水切）記号	S－1 d			A T－5 m				
建具金物		丁番（3枚） レバーハンドル（空錠） DC（ストッパ－無）			面付本締錠付き3点両面締りハンドル シリンダー本締り錠 丁番（3枚） DC（ストッパ－付）				
その他		防火設備							
形状・寸法									
共通事項	1.特記なき限り外部はシリンダ箱錠（内部サムターン）とし内部は本締り付きモノロックとする。但し、押板、押棒の場合は、シリンダ本締り錠とする。 2.パイプスペース、ダクトスペースの点検扉の鍵はシリンダ本締り錠（特記なき限り同一キー）とする。（内部サムターン付） 3.便所等の施錠を必要としない箇所は空錠とし、押板、押棒の場合は錠不要とする。 4.A H、F Hを除きD Cの有無にかかわらず出入り口には戸当り、あおり止め（防火戸を除）をつける。壁仕上げボード類等の場合は床付とする。（但し、通行に支障のあるものは除く。） 5.特記なき限り外部に面するガラリは防鳥網付とする。（SUS製1.5φ 網目15×15） 6.アルミニウム製窓の締り金物、排煙口操作レバーの位置は床から1,500以内とする。 7.大型、気密鋼製建具はシリンダ本締り錠付とする。 8.特記なき限り内部建具ガラリはイ型とする。（枠廻り詳細による） 9.特記なき限り鋼製戸の見込みは40mmとする。 10.防火戸の位置は建具配置図による。 11.特記なき限り気密扉・簡易気密扉の吸音材の充填は行なわないものとする。 12.特記なき限り両開きの防火戸は順位調整器付きとする。 13.特記なき限り扉の取手はレバーハンドルとする。 14.詳細番号（D-〇〇-1）は下水道施設標準図（詳細）土木・建築・建築設備（機械）編平成25年度日本下水道事業団 編著の詳細番号を示す。 15.1枚の戸の H>2400 又は W>950 の場合の鋼板類の厚さは公共建築工事標準仕様書（「建築工事編」平成28年版）の表16.4.2、表16.5.1、表16.6.1の厚さ以上とする。 16.階段室の施錠を必要としない箇所は空錠とする。								
	建具略号	種別	戸窓ガラリ	ネット	紙障子	ふすま	シャッター	網戸	
		アルミニウム製	A D A W	A G A O D				A S a W	
		鋼製	S D S W	S G S O D				S S	
		鋼製軽量	L D					L S	
		ステンレス製	S S D S S W	S S G				S S S	
		木製	W D W W	W G		P	H		
	ガラス略号	F	型板ガラス		金物略号	D C ドアクローザー			
		P	フロート板ガラス			A H オートヒンジ			
		N	網入型板ガラス			F H フロアヒンジ			
ガラス略号	N P	網入みがき板ガラス		号	P H ビボットヒンジ				
※防火設備はH12建設省告示第1360号に規定する構造又は国土交通大臣が認定する認定番号を取得したものである。 ※特定防火設備はH12建設省告示第1369号に規定する構造とする。									
施工年度				令和4年度	工事番号	4魚建第1号			
工事名				四日町排水ポンプ場建築・建築機械設備工事					
処理区分名				排水区分	四日町第1排水区				
施工箇所				魚沼市 四日町 地内					
図面名称				建具表					
縮尺				図面番号			D-41		
図	表	保	保	審	図	表	設	計	測
魚沼市産業経済部建設課									

※建築工事標準詳細図（平成28年版 国土交通大臣官房官庁営繕部監修）参照
※下水道施設標準図（詳細）（平成25年版 日本下水道事業団 編著）参照

水切り

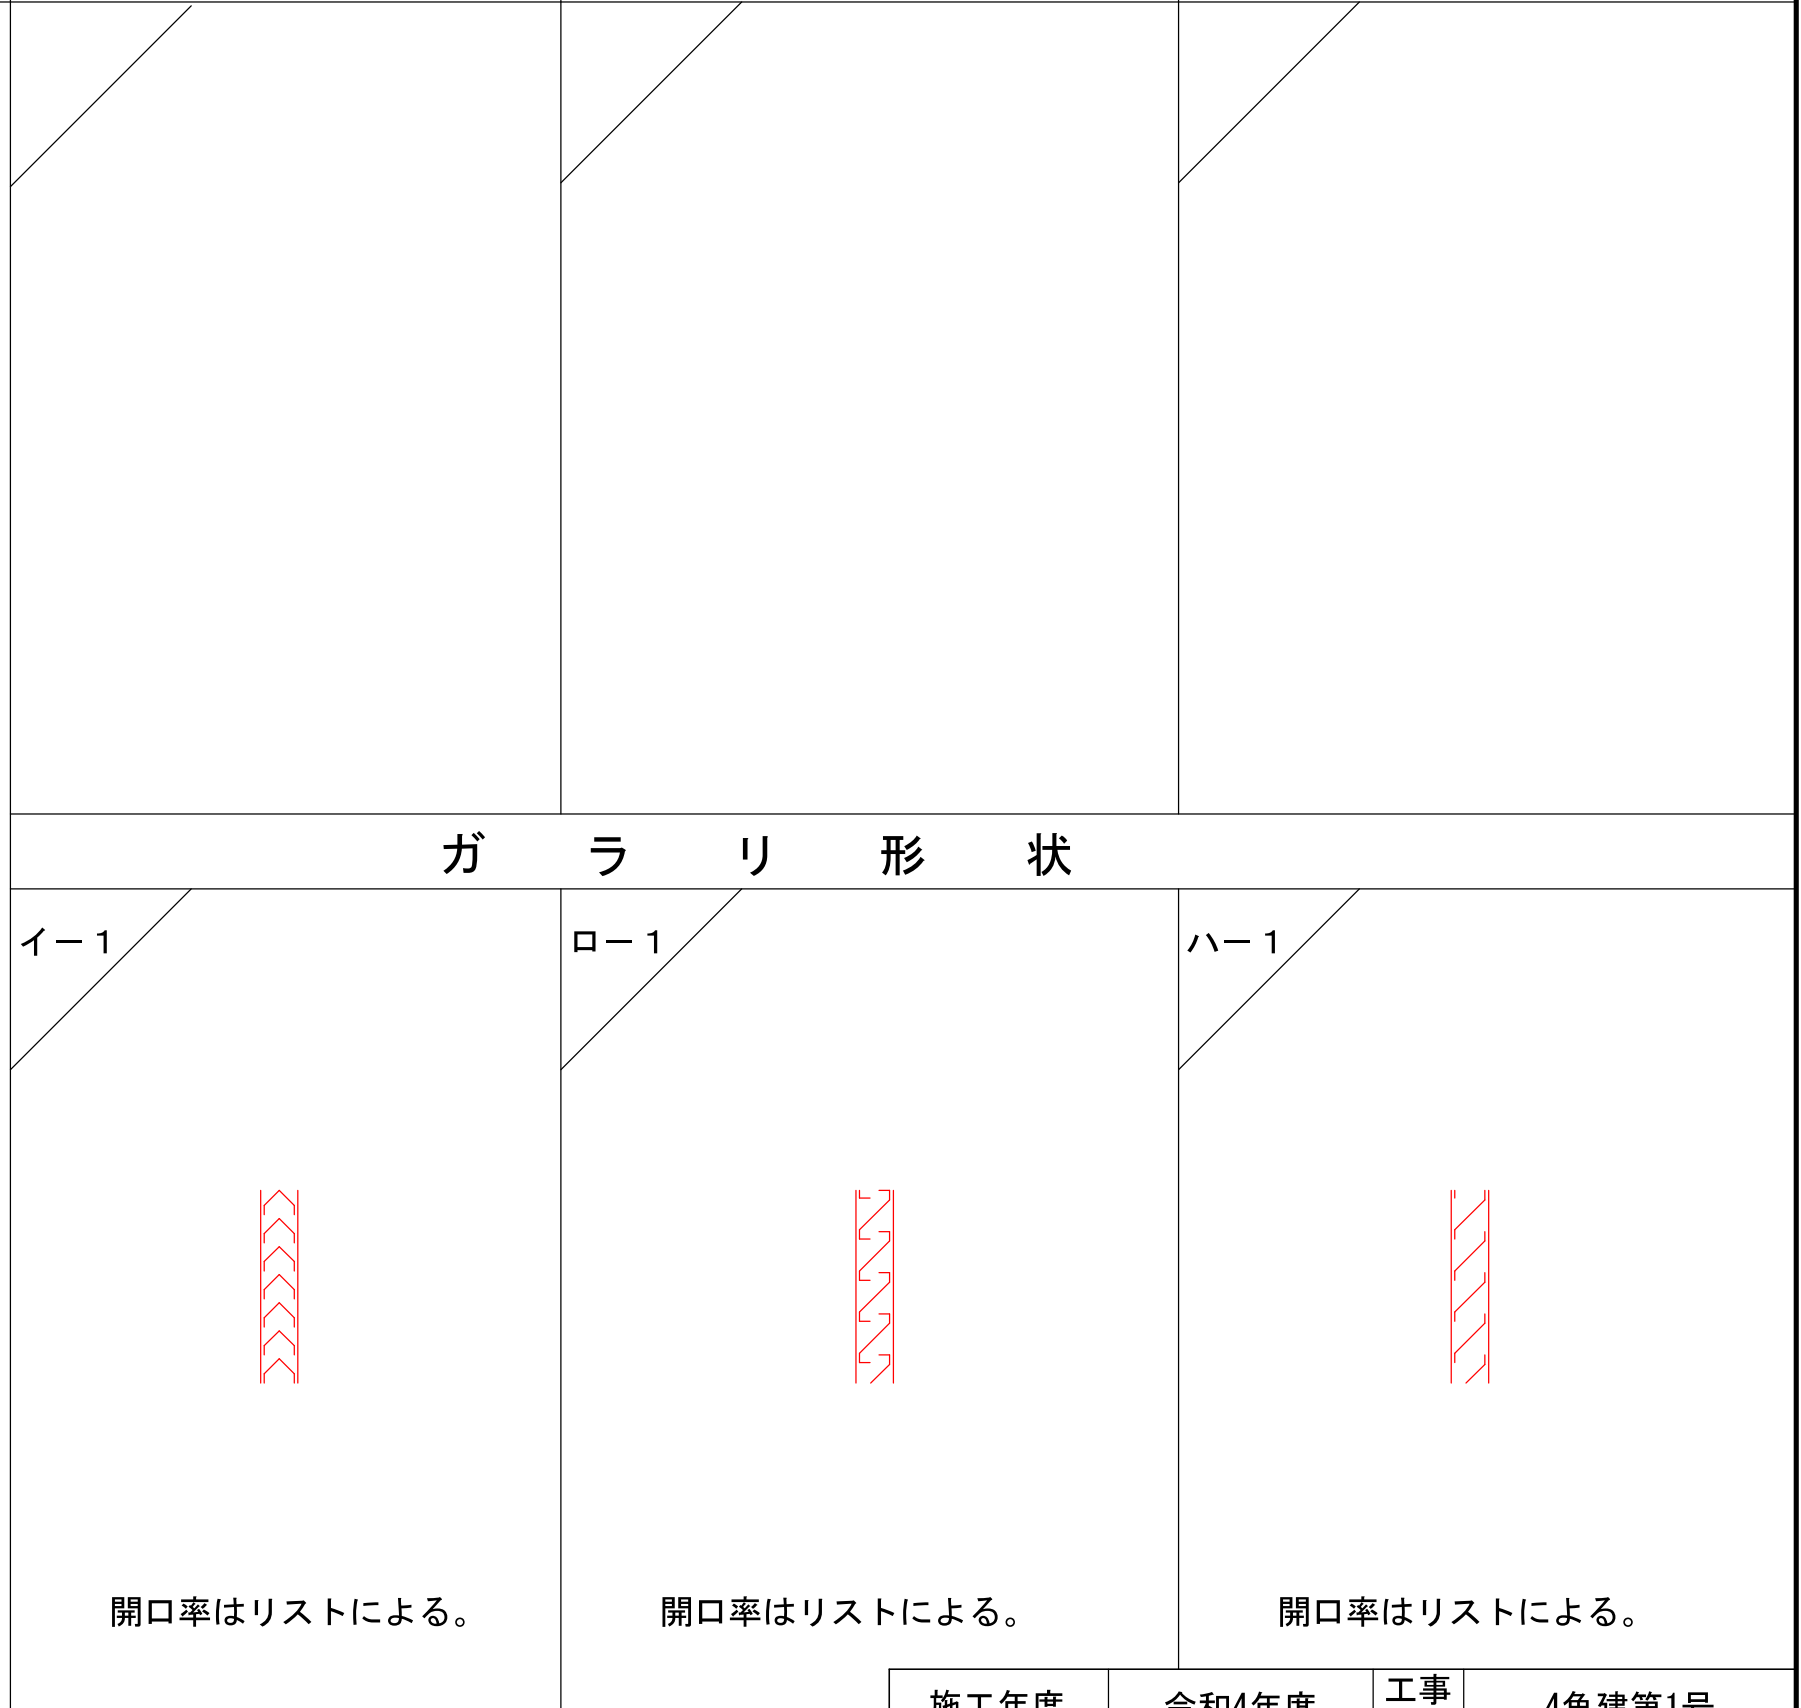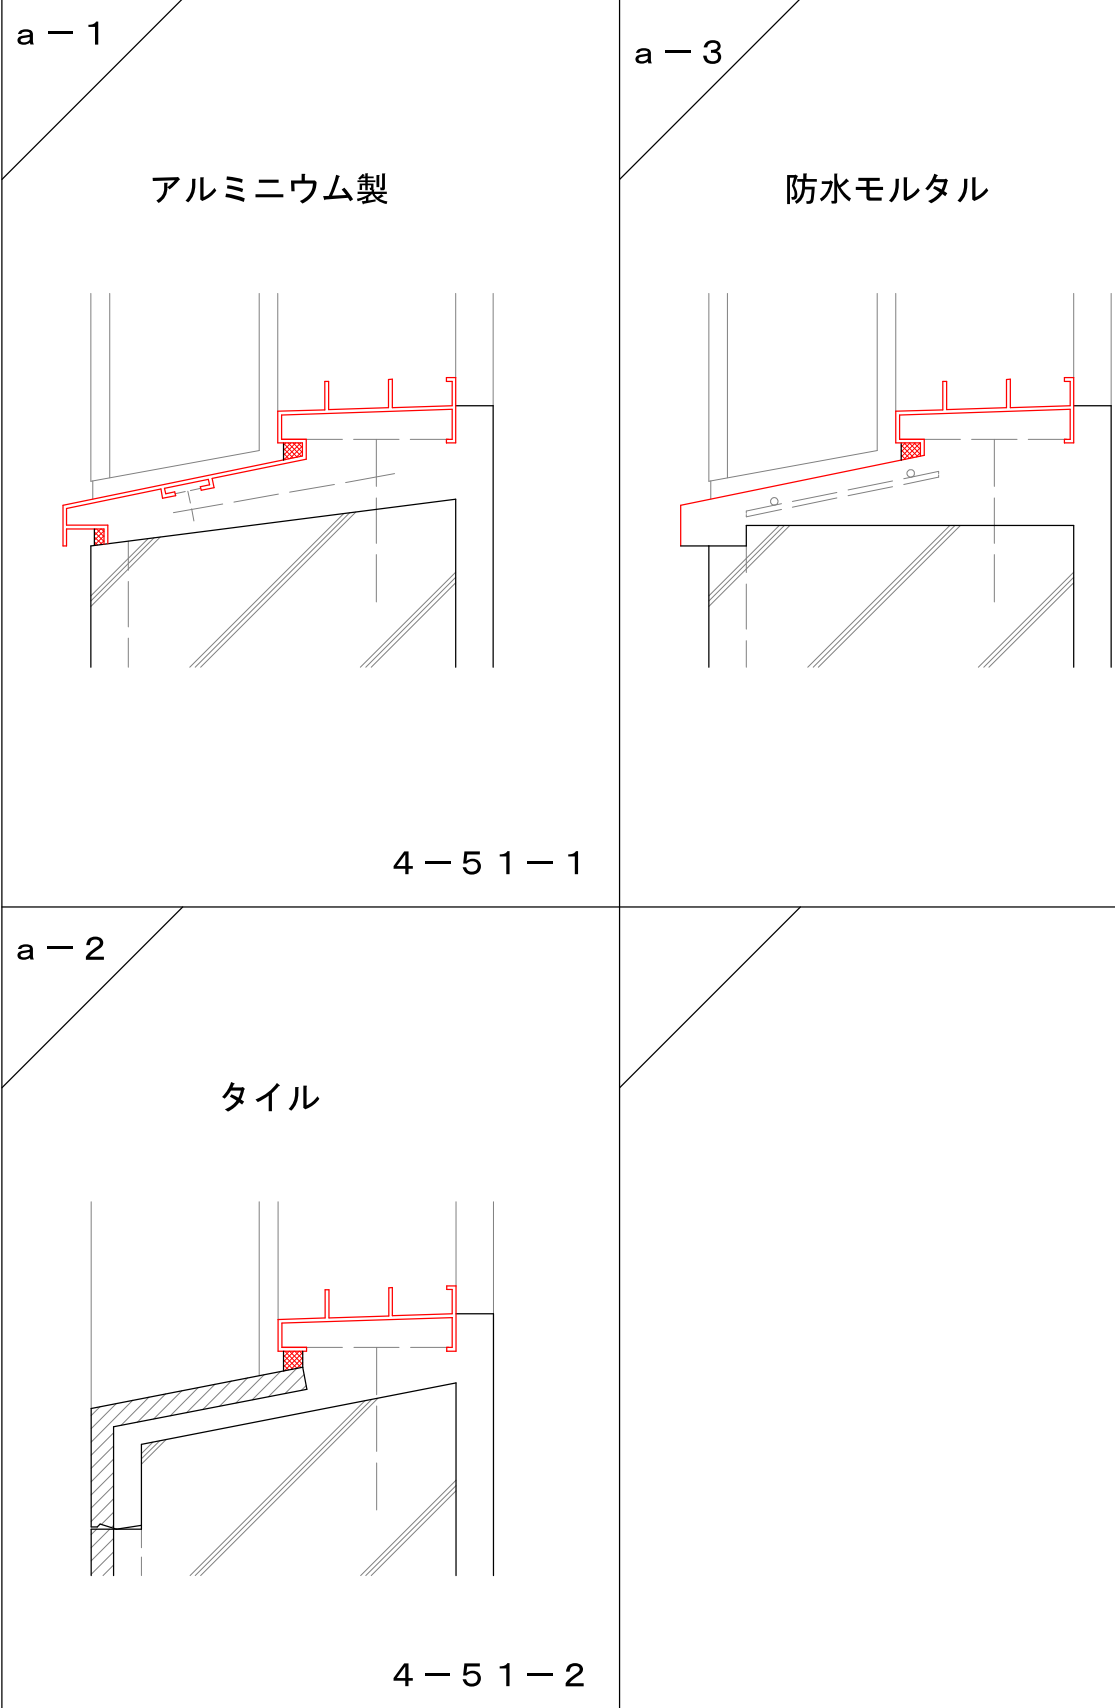


施工年度		令和4年度		工事番号		4魚建第1号	
工事名		四日町排水ポンプ場建築・建築機械設備工					
処理区分名				排水区分		四日町第1排水	
施工箇所		魚沼市 四日町 地内					
図面名称		建具枠廻り詳細図（1）					
縮尺				図面番号		D-42	
図表	係		審査	図表	設計	測量	
魚沼市産業経済部建設課							





建具枠廻り詳細及び記号（鋼製建具）

※ステンレス製建具も下図に準ずる

※建築工事標準詳細図（平成28年版 国土交通大臣官房官庁営繕部監修）参照
※下水道施設標準図（詳細）（平成25年版 日本下水道事業団 編著）参照

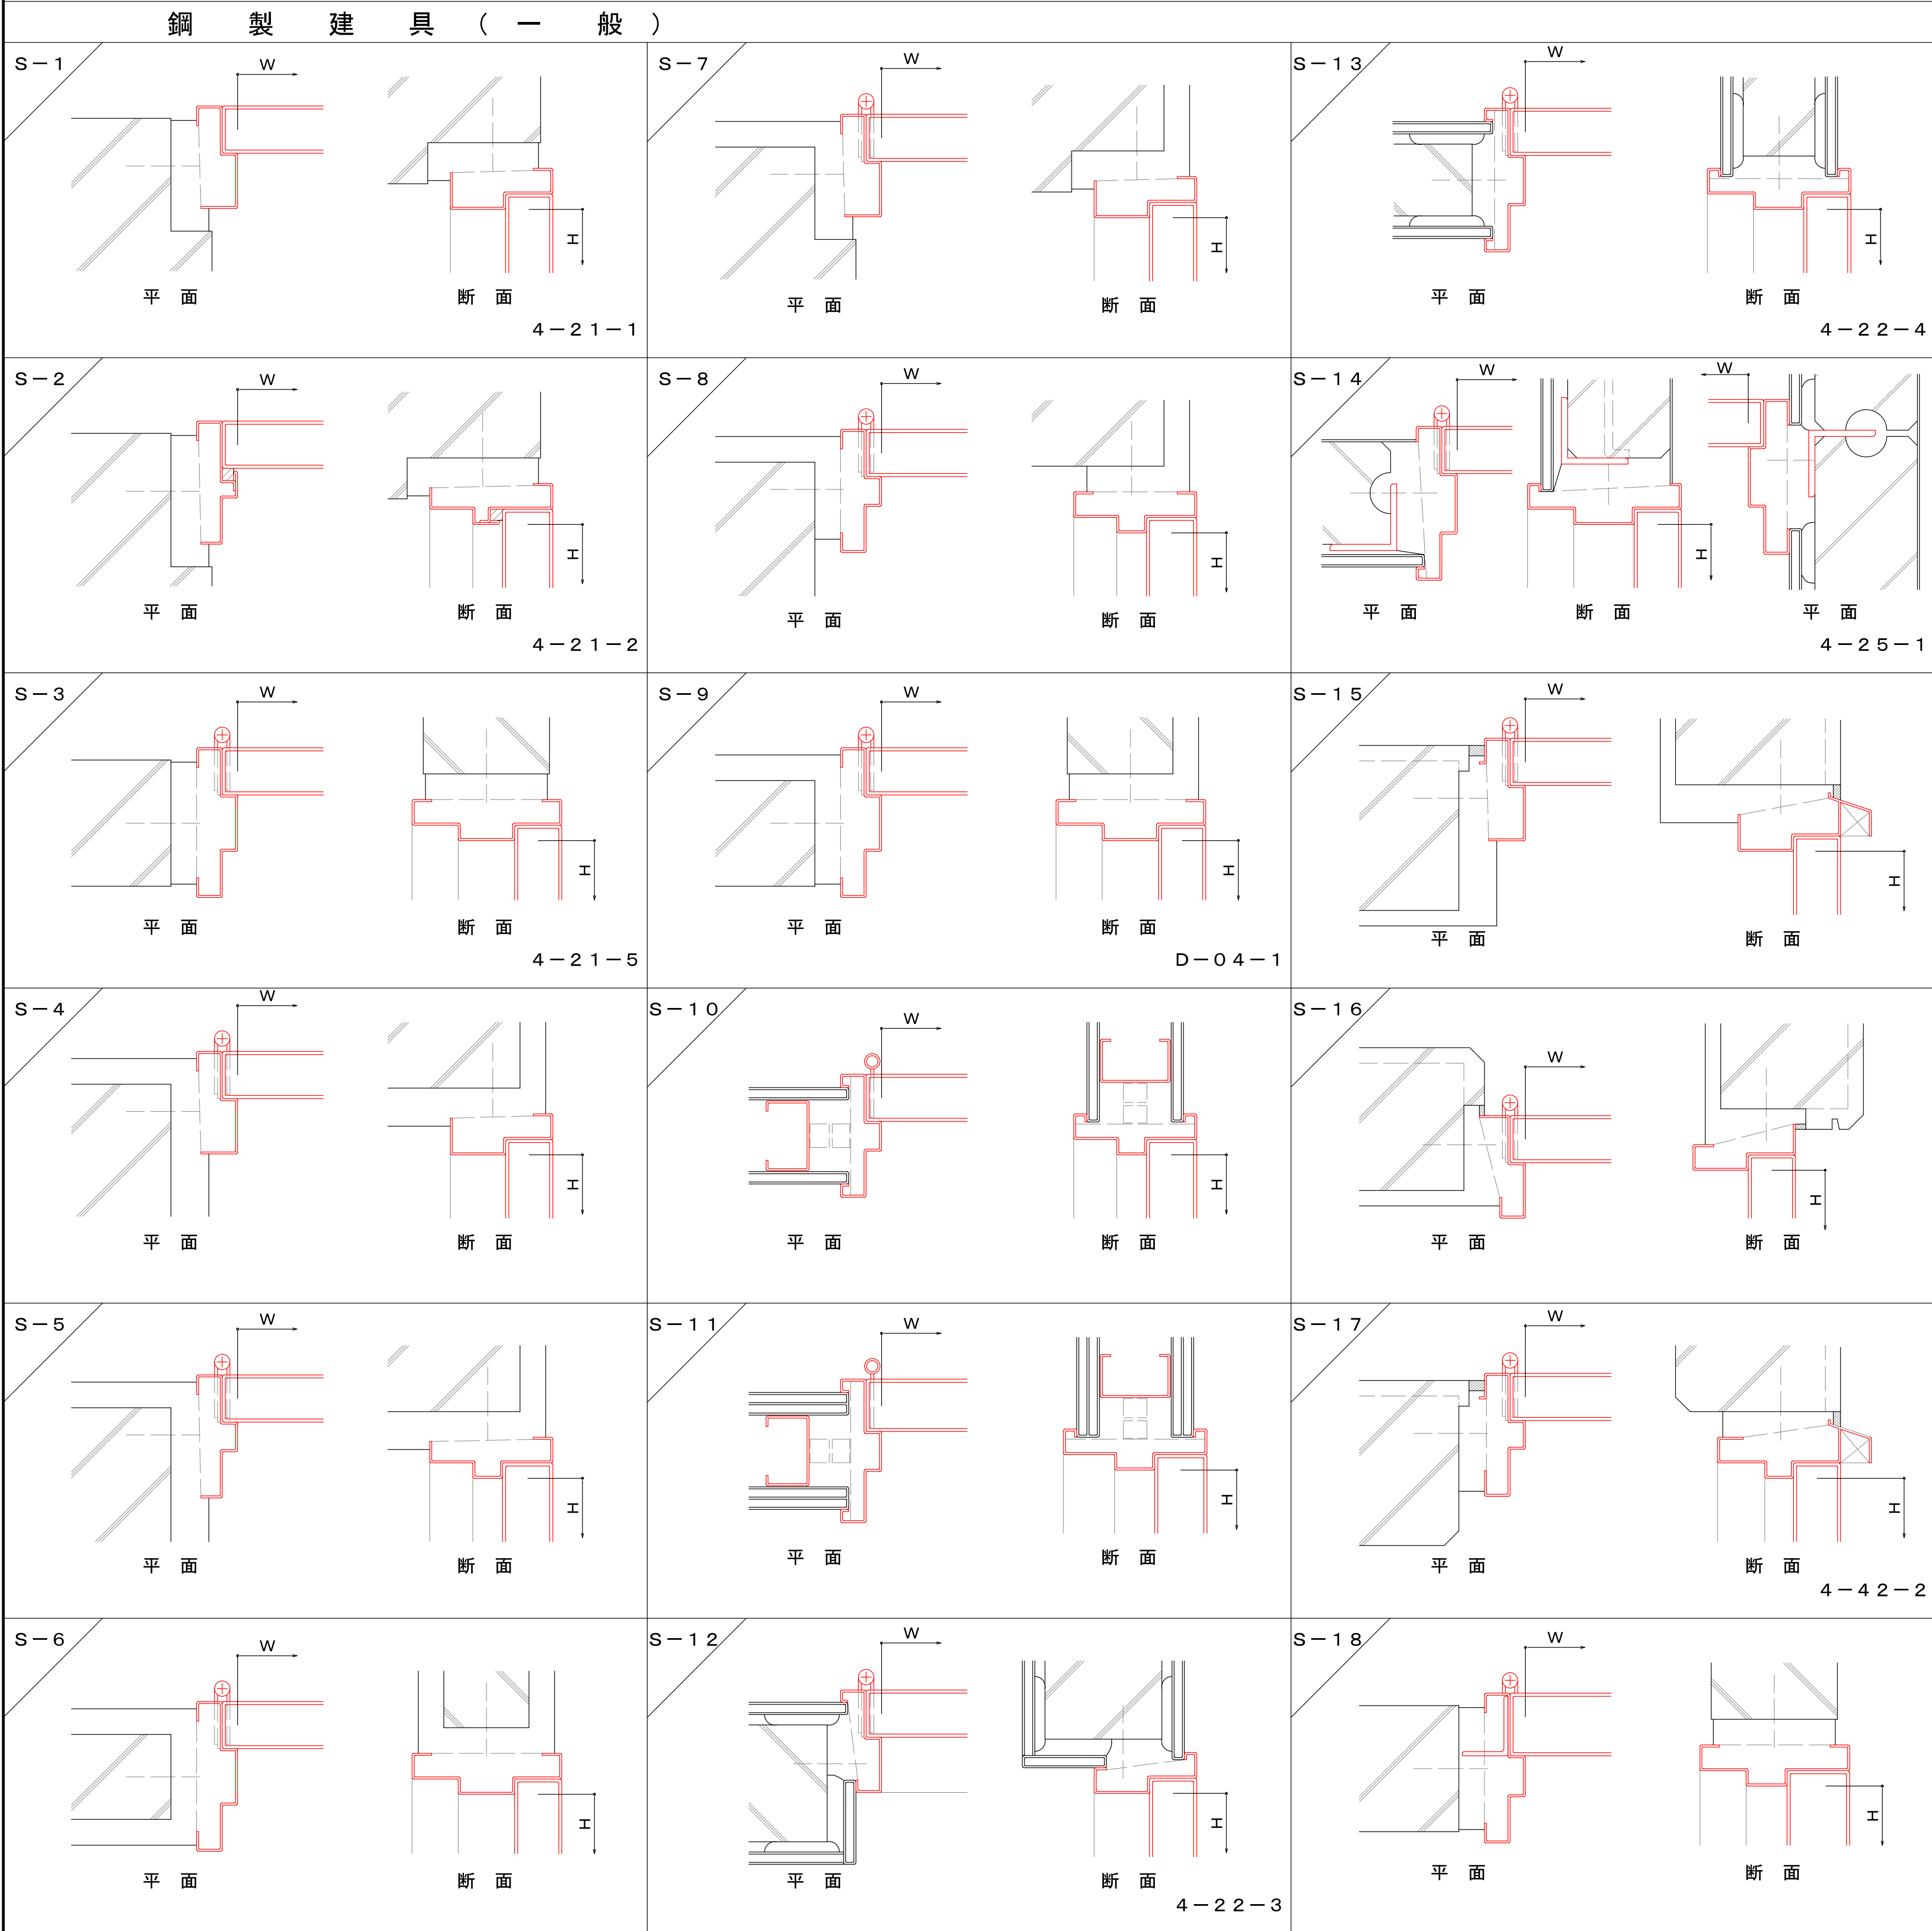


大型、気密ドアの仕様 D-01-1、D-02-1

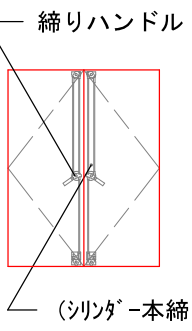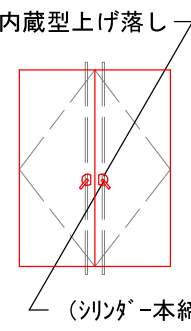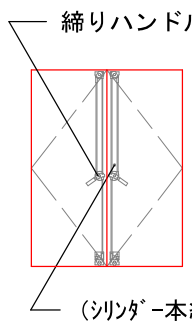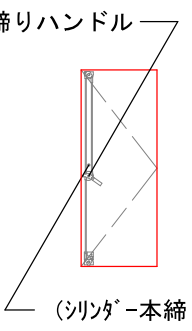	大型鋼製建具（外部用）	大型鋼製建具（内部用）	気密鋼製建具		
姿 図	 （シリンダ・本締り錠）	 （シリンダ・本締り錠）	 （シリンダ・本締り錠）	 （シリンダ・本締り錠）	
	H>2400 W>950	H>2400 W>950	H≥2100 W≥950	H≥2100 W≥950	
一般丁番（150）	形状別原見寸法、丁番表による。				
大型丁番					

※ 扉面積 2.5㎡以上の場合は大型戸当り、あおり止めを設ける。 [D-01-1]

ドア見込み及び丁番表

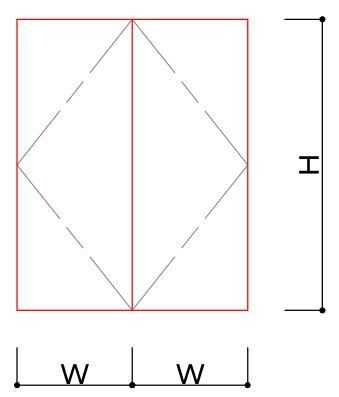

- 1) [] 内数値は扉の見込寸法を示す。
2) ※は「公共建築工事標準仕様書」による。

H \ W	950未満		1,250未満		1,500未満		1,750未満	
	大 型	気 密	大 型	気 密	大 型	気 密	大 型	気 密
2,000未満	※	[40] 一般 (150) 3枚	[40] 一般 (150) 3枚	[40] 一般 (150) 3枚	[50] 大型 3枚	[50] 大型 3枚	[60] 大型 3枚	[60] 大型 3枚
2,400未満	※	[50] 一般 (150) 3枚	[40] 一般 (150) 3枚	[50] 大型 3枚	[50] 大型 3枚	[50] 大型 3枚	[60] 大型 3枚	[60] 大型 3枚
3,000未満	[50] 大型 3枚	[60] 大型 3枚	[60] 大型 3枚	[60] 大型 3枚	[60] 大型 3枚	[60] 大型 3枚	[60] 大型 3枚	[80] 大型 3枚
3,500未満			[60] 大型 3枚	[80] 大型 4枚	[60] 大型 3枚	[80] 大型 4枚	[60] 大型 3枚	[80] 大型 4枚

[D-02-1]

中日本建設コンサルタント株式会社
一級建築士事務所 愛知県知事登録（いー3）第2633号
一級建築士（大臣）登録第185246号
館林 正三



共通事項

- 特記なき限り外部はシリンダ箱錠（内部サムターン）とし内部は本締り付きモノロックとする。
但し、押板、押棒の場合は、シリンダ本締り錠とする。
- パイプスペース、ダクトスペースの点検扉の鍵はシリンダ本締り錠（特記なき限り同一キー）とする。
（内部サムターン付）
- 便所等の施錠を必要としない箇所は空錠とし、押板、押棒の場合は錠不要とする。
- AH、FHを除きDCの有無にかかわらず出入口には戸当り、あおり止め（防火戸を除）をつける。
壁仕上げボード類等の場合は床付とする。（但し、通行に支障のあるものは除く。）
- 特記なき限り外部に面するガラリは防鳥網付とする。（SUS製1.5φ 網目15×15）
- アルミニウム製窓の締り金物、排煙口操作レバーの位置は床から1,500以内とする。
- 大型、気密鋼製建具はシリンダ本締り錠付とする。
- 特記なき限り内部建具ガラリはI型とする。（枠廻り詳細による）
- 特記なき限り鋼製戸の見込みは40mmとする。
- 防火戸の位置は建具配置図による。
- 特記なき限り気密扉・簡易気密扉の吸音材の充填は行わないものとする。
- 特記なき限り両開きの防火戸は順位調整器付きとする。
- 特記なき限り扉の取手はレバーハンドルとする。
- 詳細番号（D-〇〇-1）は下水道施設標準図（詳細）土木・建築・建築設備（機械）編平成25年度日本下水道事業団 編著の詳細番号を示す。
- 1枚の戸の H>2400 又は W>950 の場合の鋼板類の厚さは公共建築工事標準仕様書（「建築工事編」平成28年版）の表16.4.2、表16.5.1、表16.6.1の厚さ以上とする。
- 階段室の施錠を必要としない箇所は空錠とする。


種 別	戸	窓	ガラリ	オート ネットドア	紙障子	ふすま	シャッター	網戸
アルミニウム製	AD	AW	AG	AOD			AS	Aw
鋼 製	SD	SW	SG	SOD			SS	
鋼 製 軽 量	LD						LS	
ステンレス製	SSD	SSW	SSG				SSS	
木 製	WD	WW	WG		P	H		
ガラ ラス 号	F 型板ガラス			DC ドアクローザー				
	P フロート板ガラス			AH オートヒンジ				
	N 網入型板ガラス			FH フロアヒンジ				
号	NP 網入みがき板ガラス			PH ピボットヒンジ				

施工年度	令和4年度	工事 番号	4魚建第1号
工事名	四日町排水ポンプ場建築・建築機械設備工事		
処理区分名	排水区分 四日町第1排水区		
施工箇所	魚沼市 四日町 地内		
図面名称	建具枠廻り詳細図（3）		
縮尺	図面番号		D-44
課長	係長	審査	図面計測
魚沼市産業経済部建設課			

貫通孔、埋込管及び機器基礎仕様書

[illegible]

貫通孔・埋込管 断面図 (1) S=1:50

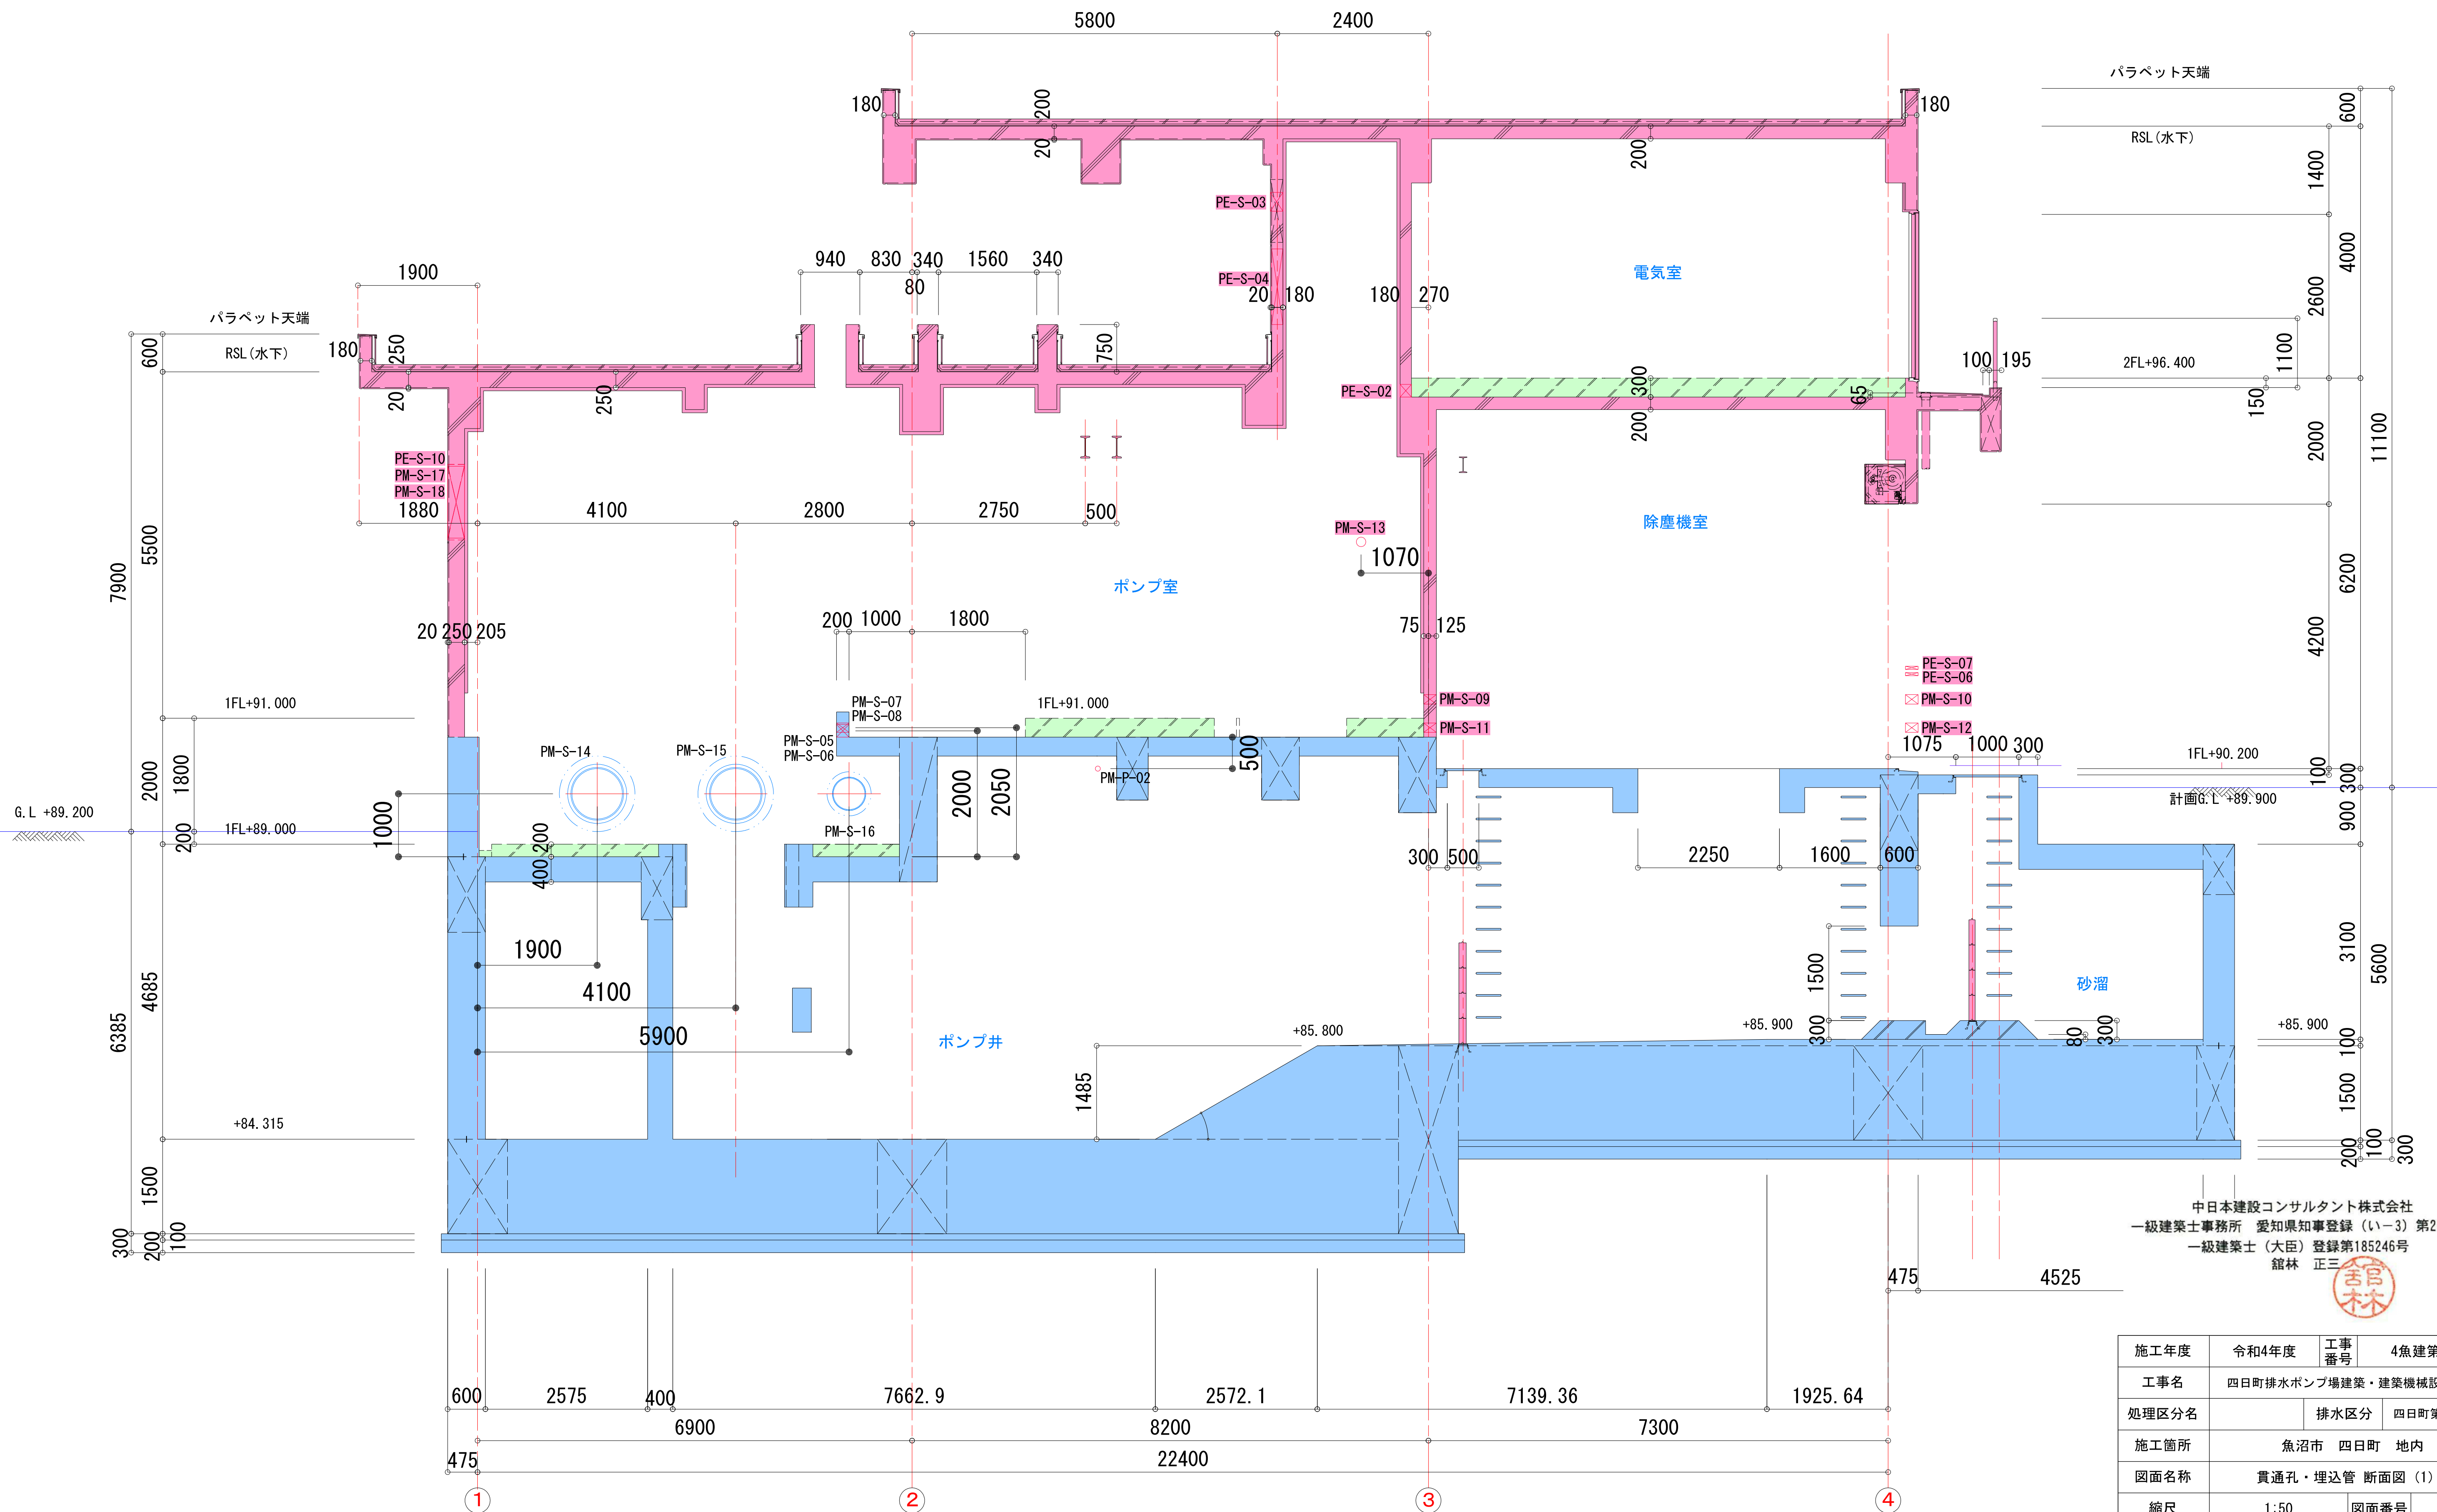


中日本建設コンサルタント株式会社
一級建築士事務所 愛知県知事登録 (い-3) 第2633号
一級建築士 (大臣) 登録第185246号
舘林 正三

施工年度		令和4年度		工事番号		4魚建第1号	
工事名		四日町排水ポンプ場建築・建築機械設備工事					
処理区分名				排水区分		四日町第1排水区	
施工箇所		魚沼市 四日町 地内					
図面名称		貫通孔・埋込管 断面図 (1)					
縮尺		1:50			図面番号		D-47
図長	図高	図幅	図深	図表	図底	図左	図右

魚沼市産業経済部建設課



貫通孔・埋込管 断面図（2） S=1:50

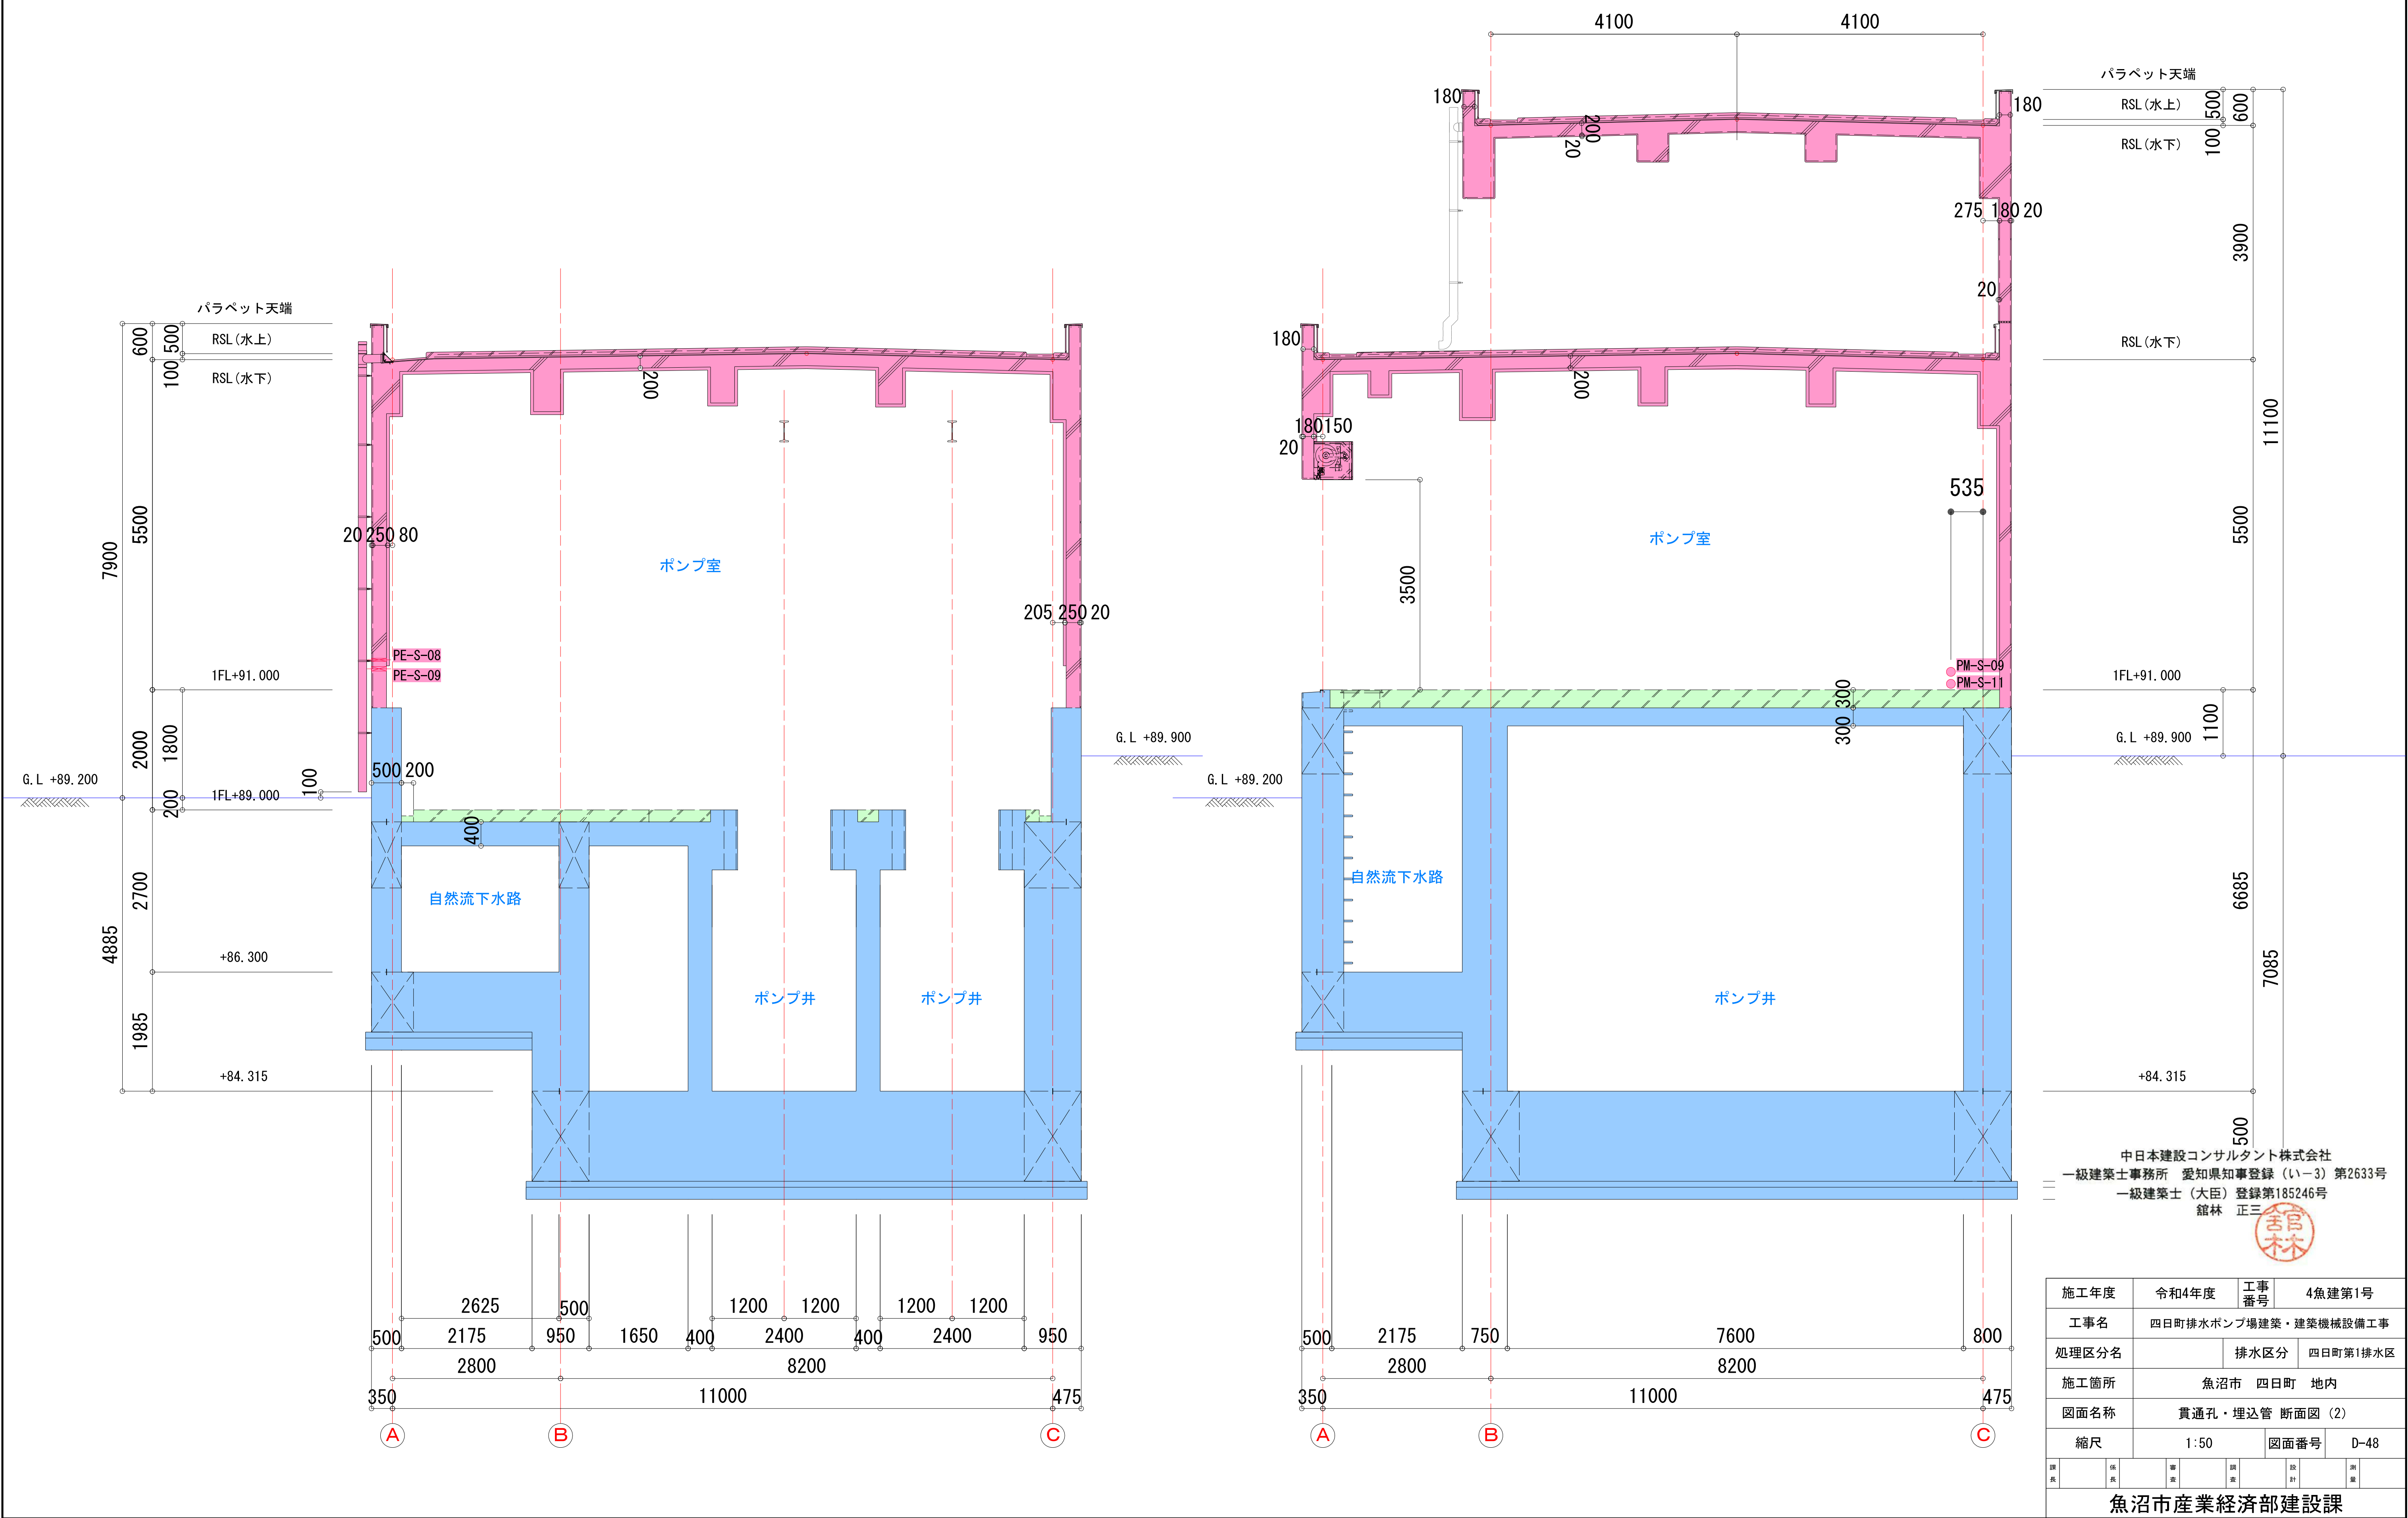



施工年度		令和4年度		工事番号		4魚建第1号	
工事名		四日町排水ポンプ場建築・建築機械設備工事					
処理区分名				排水区分		四日町第1排水区	
施工箇所		魚沼市 四日町 地内					
図面名称		貫通孔・埋込管 断面図 (3)					
縮尺		1/50		図面番号		D-49	
課長	係長	審査	課長	設計		測量	
魚沼市産業経済部建設課							

貫通孔・埋込管 1階平面図 S=1:50

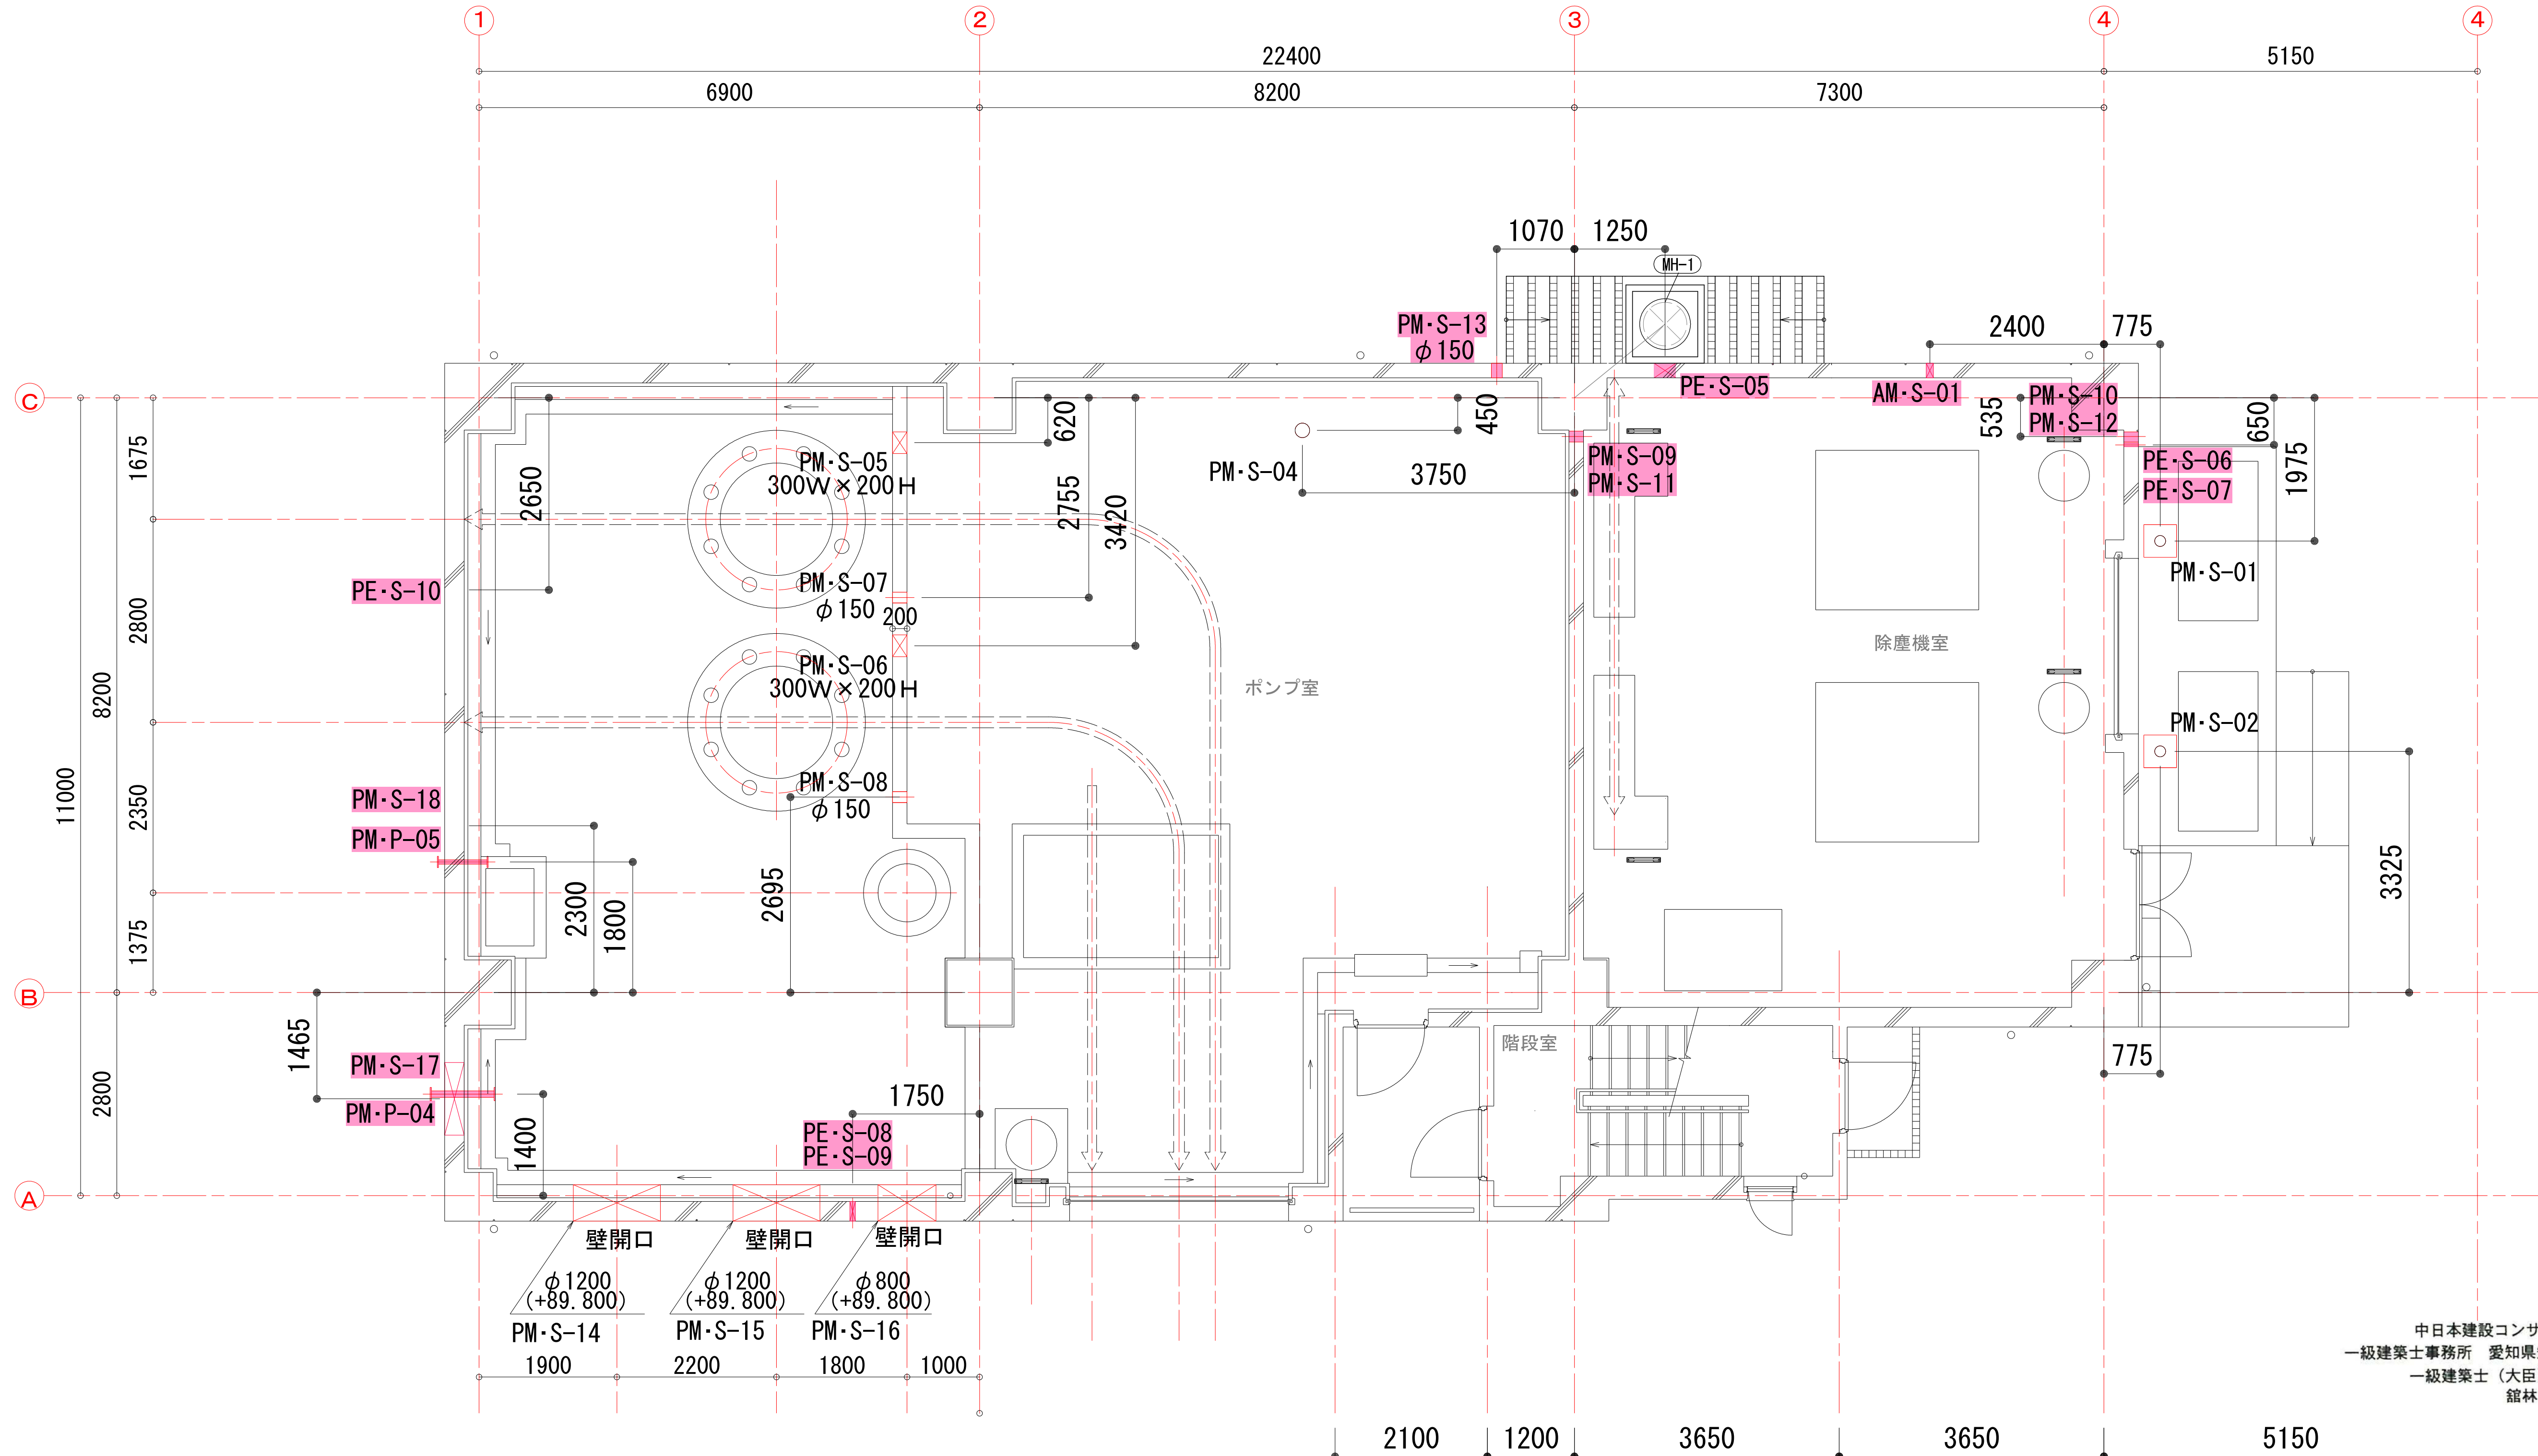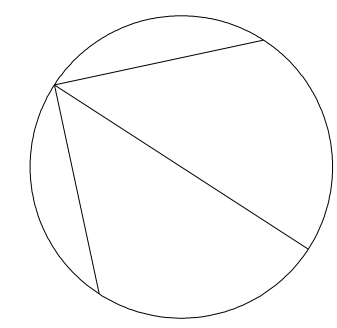


中日本建設コンサルタント株式会社
一級建築士事務所 愛知県知事登録 (いー3) 第2633号
一級建築士 (大臣) 登録第185246号
館林 正三



施工年度		令和4年度		工事番号		4魚建第1号								
工事名										四日町排水ポンプ場建築・建築機械設備工事				
処理区分名					排水区分			四日町第1排水区						
施工箇所					魚沼市					四日町		地内		
図面名称					貫通孔・埋込管					1階平面図				
縮尺					1:50			図面番号			D-50			
課長		係長		審査		図面		設計		測量				
魚沼市産業経済部建設課														

貫通孔・埋込管 2階平面図 S=1:50

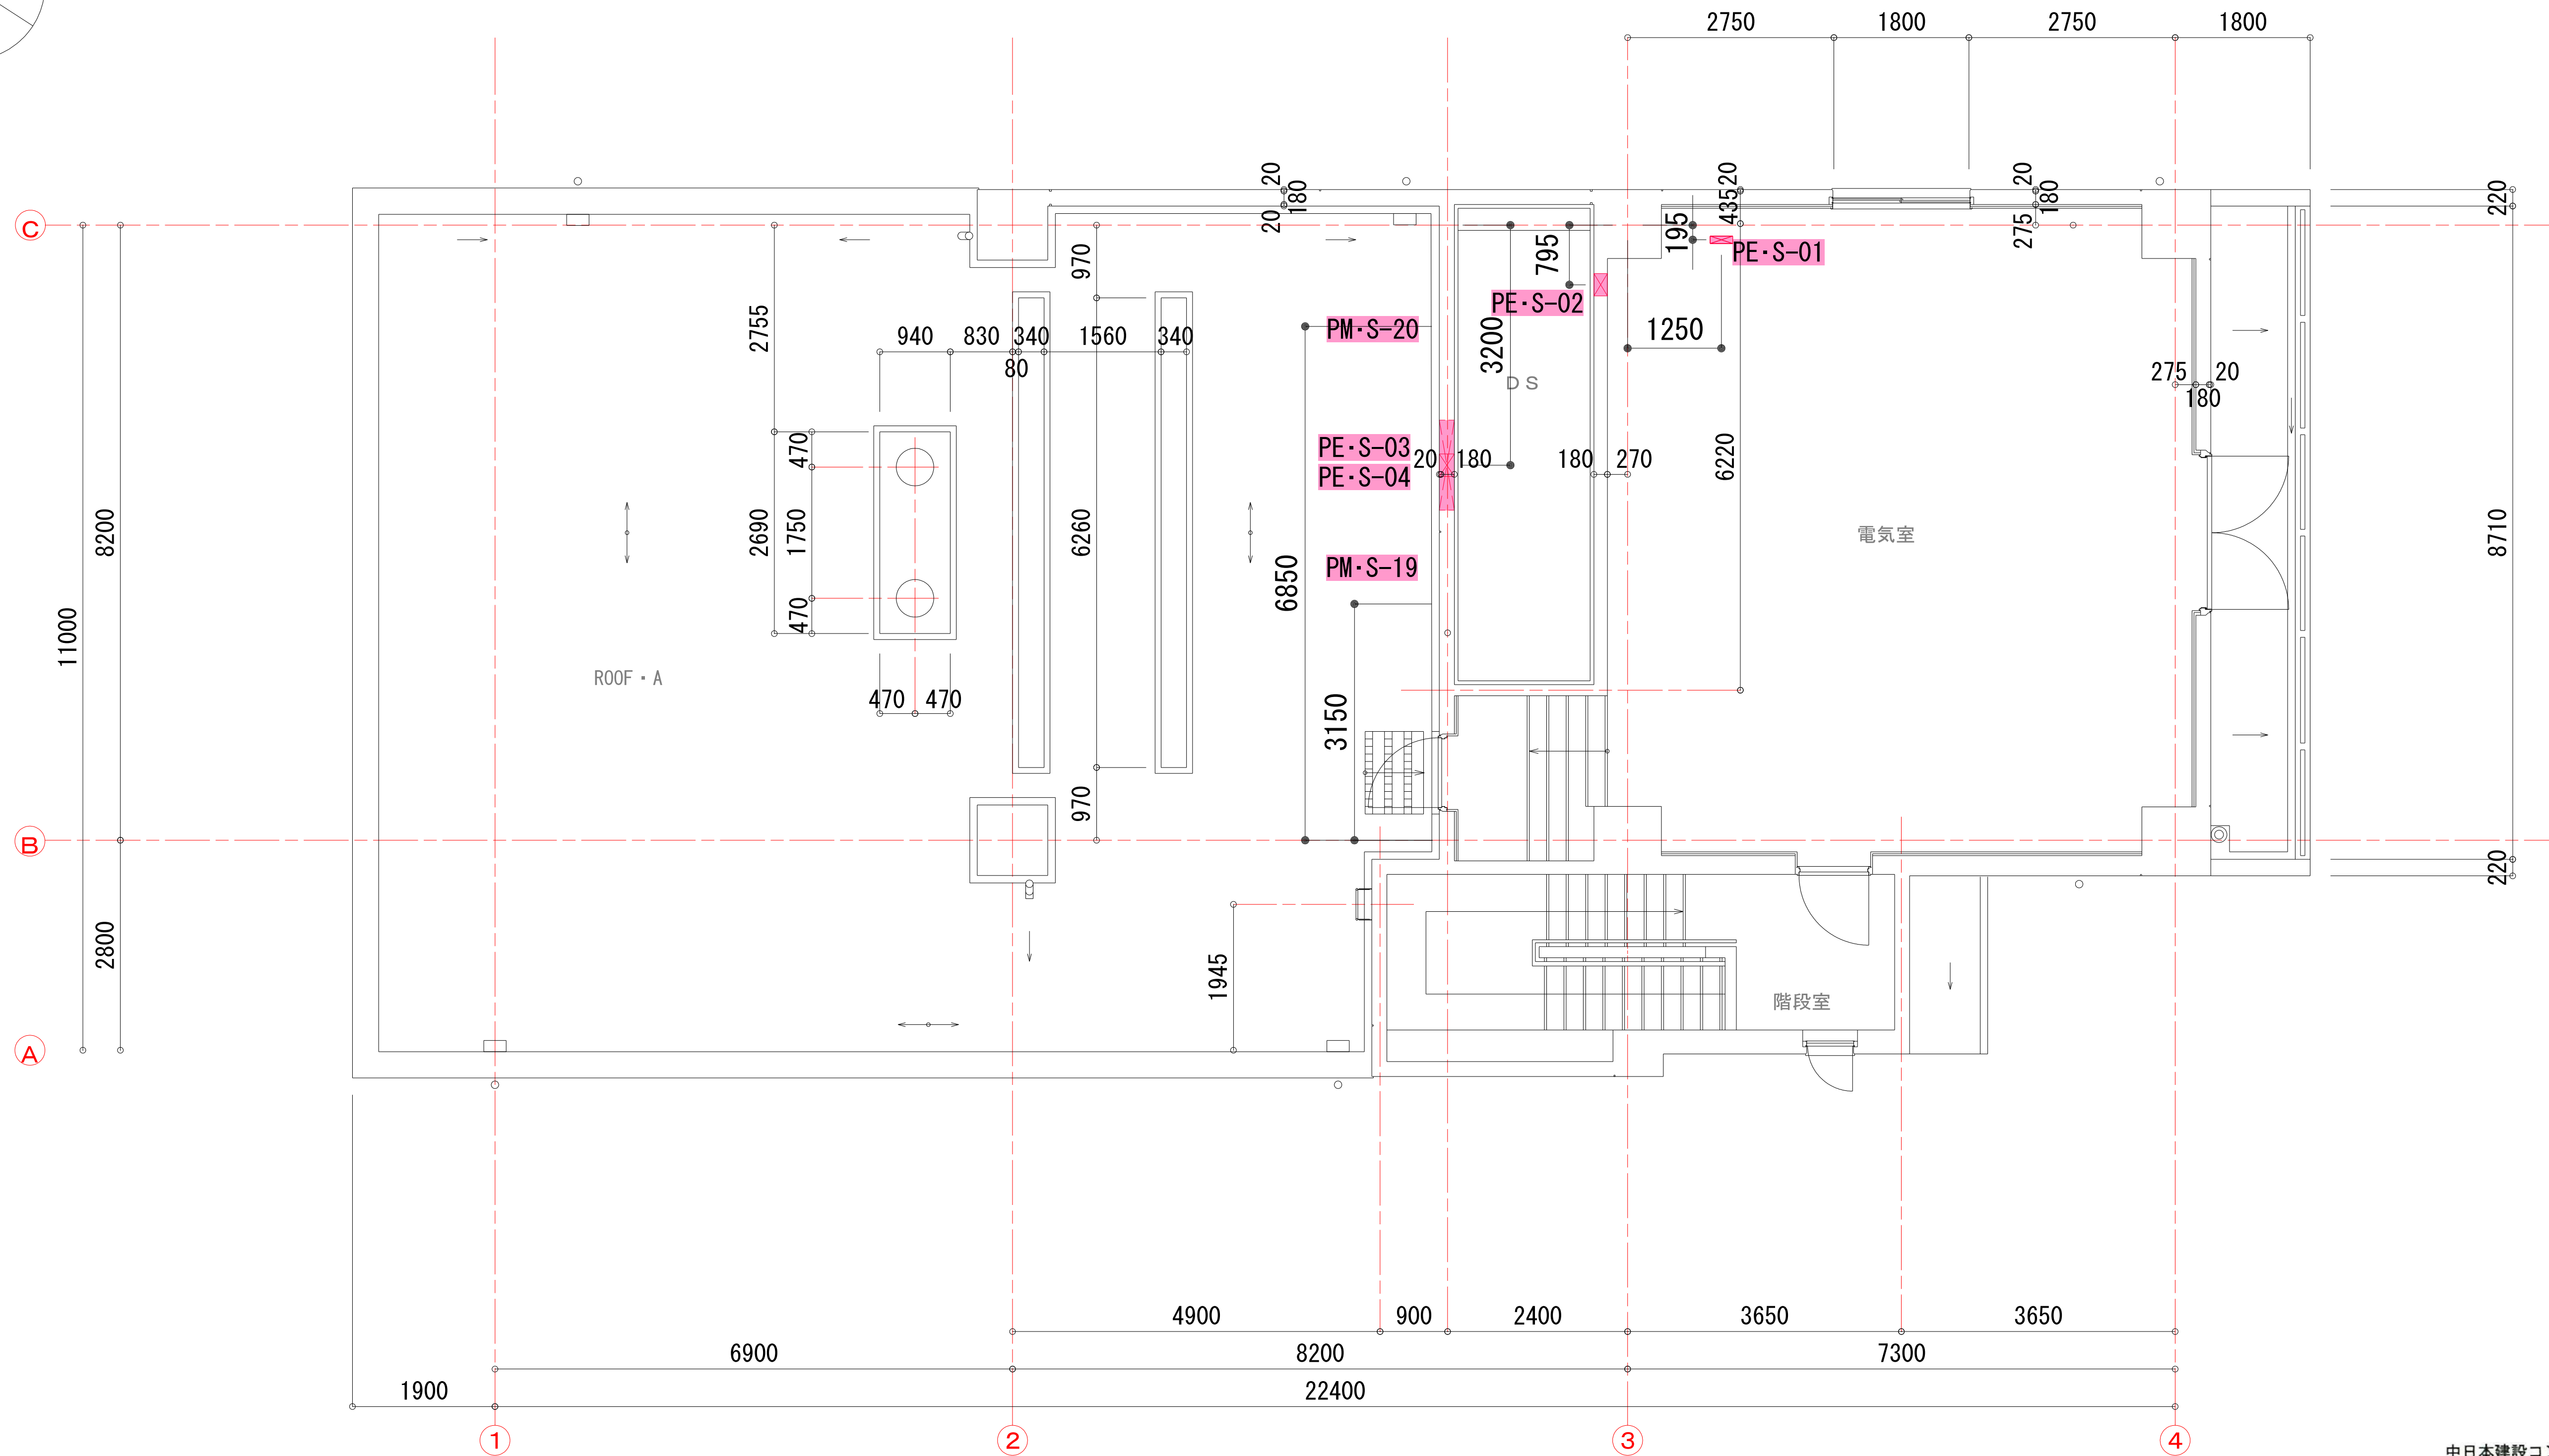

施工年度		令和4年度		工事番号		4魚建第1号	
工事名 四日町排水ポンプ場建築・建築機械設備工事							
処理区分名				排水区分		四日町第1排水区	
施工箇所		魚沼市 四日町 地内					
図面名称		貫通孔・埋込管 2階平面図					
縮尺		1:50		図面番号		D-51	
課長	係長		室	課長	設計		測量
魚沼市産業経済部建設課							